



Ведомость рабочих чертежей марки ВК.

№ листа	Наименование	Примечание	Секция 17					
			Блок-секция 17					
1/1-1/2	Общие данные.							
2	План на отм.-5,400. Системы В1,Т3,Т4.							
3	План на отм.-5,400. Системы К1,К2.							
4	План на отм.-3,000. Системы В1,Т3,Т4,К1,К2.							
5	План 1 этажа. Системы В1,В2,Т3,Т4,К1,К2							
6	План 2-8 этажа. Системы В1,В2,Т3,Т4,К1,К2.							
7	План 9 этажа. Системы В1,В2,Т3,Т4,К1,К2.							
8	План 10 этажа. Системы В1,В2,Т3,Т4,К1,К2.							
9	План 11 этажа. Системы В1,В2,Т3,Т4,К1,К2.							
10	План 12-14 этажа. Системы В1,В2,Т3,Т4,К1,К2.							
11	План 15-16 этажа. Системы В1,В2,Т3,Т4,К1,К2							
12	План 17 этажа. Системы В1,В2,Т3,Т4,К1,К2.							
13	План чердака. Системы В1,Т3,Т4,К1,К2.							
14	План кровли. Система К1,К2.							
15	Схема стояка К2-1. Схемы Т3,Т4,К1 (чердак). Схема гл. стояка 14-1 (верхняя зона). Схема стояков В2.							
16	Схемы стояков Т3,К1. Схема подключения полотенцесушителя							
17	Схемы гл.стояка В1,Т3,Т4(нижняя зона).							
18	Схема гл.ст.В1.Т3(верхняя зона).							
19	Схема В1 (отм.-5,400 нижняя зона). Схема Т3,Т4 (отм.-5,400 нижняя зона).							
20	Схемы В1,Т3,Т4 (общественные помещения). Схема В1 (отм.-5,400 верхняя зона).							
21	Схема К1 ниже отм.0,000. Схема Т3,Т4(от.-5,400; 3,600 верхняя зона)							
22	Техническое помещение для размещения водомеров							
23	Схема К1 обществ. помещений (отм.0,000).							
24	Схема К1,К1общ.пом., К2 (проезд автостоянки).							
	Схема установки пожарных кранов							
25	Квартирный водомерный узел. Неподвижная опора.							
26	План блокировки сек.16 и сек.17(-5,400). Система В1,Т3,Т4,К1,К2.							

Основные показатели по чертежам марки ВК

Наименование системы	Потребный напор, м в.ст.	Расчетный расход			Установленная мощн. электродвигателей, кВт	Примеч. (ккал/час)
		м³/сут	м³/час	л/с		
Секция 17						
Водопровод хоз-питьевой: -жилье: -общественные помещения: №1 -№2 -№3 -посред. Услуги -инфо.центр -пом.ком.дейт	40,4 (ниж.з.) 73,43(верх.з.) 17,0	43,18 0,11 0,08 0,12 0,07 0,10 0,06	4,58 0,183 0,16 0,20 0,15 0,18 0,13	1,92 0,15 0,14 0,16 0,13 0,15 0,12		
Внутреннее пожаротушение: -сек 17			28,08		3стр x 2,6	сухотруб
Горячее водоснабжение: -жилье: -общественные помещения: №1 -№2 -№3 -посред.услуги -инфо.центр -пом.ком.дейт	40,4 +Нбайл 73,43+Нбайл 17,0+Нбайл	33,02 0,08 0,06 0,10 0,06 0,08 0,04	3,19 (ниж. зона) 3,19 (верх.зо на)	2,15 0,15 0,14 0,20 0,16 0,18 0,12		180950 180950
Хозбытовая канализация: -жилье -общественные помещения: №1 -№2 -№3 -посред.услуги -инфо.центр -пом.ком.дейт		76,20 0,19 0,14 0,22 0,13 0,18 0,10	9,11 0,30 0,26 0,32 0,24 0,28 0,21	5,29 0,24 0,21 0,25 0,21 0,23 0,19		Qs=qtot+ 1.6л/сек
ИТОГО: В1 общ -жилье -общ. помеш.		76,20 0,96				
ИТОГО: К1 -жилье -общ. помеш.		76,20 0,96				

05-1/16-17-ВК					
Многоэтажный жилой дом с помещениями культурно-бытового и социального назначения, подземной автостоянкой, сквером по ул. Старовая в Ленинском районе					
Изм.	Кол. уч.	Лист	№ док.	Подп.	Дата
ГИП	Огурченок				
Разраб.	Ефремова				
Проверил	Ефремова				
Н.контроль	Неманов				
Блок-секция 17					
Общие данные					
ООО «Оклэнд»					
Формат					A3

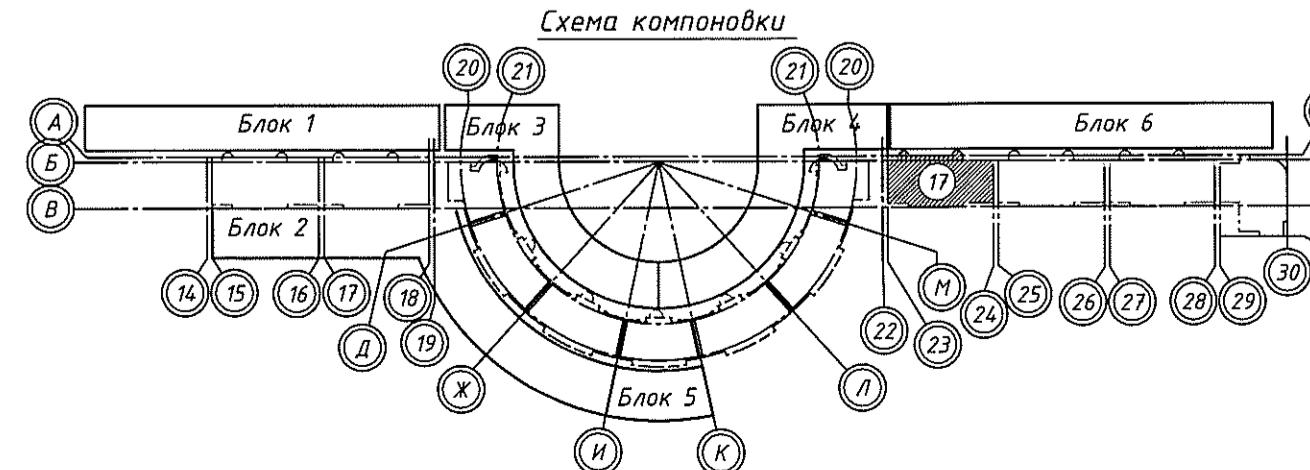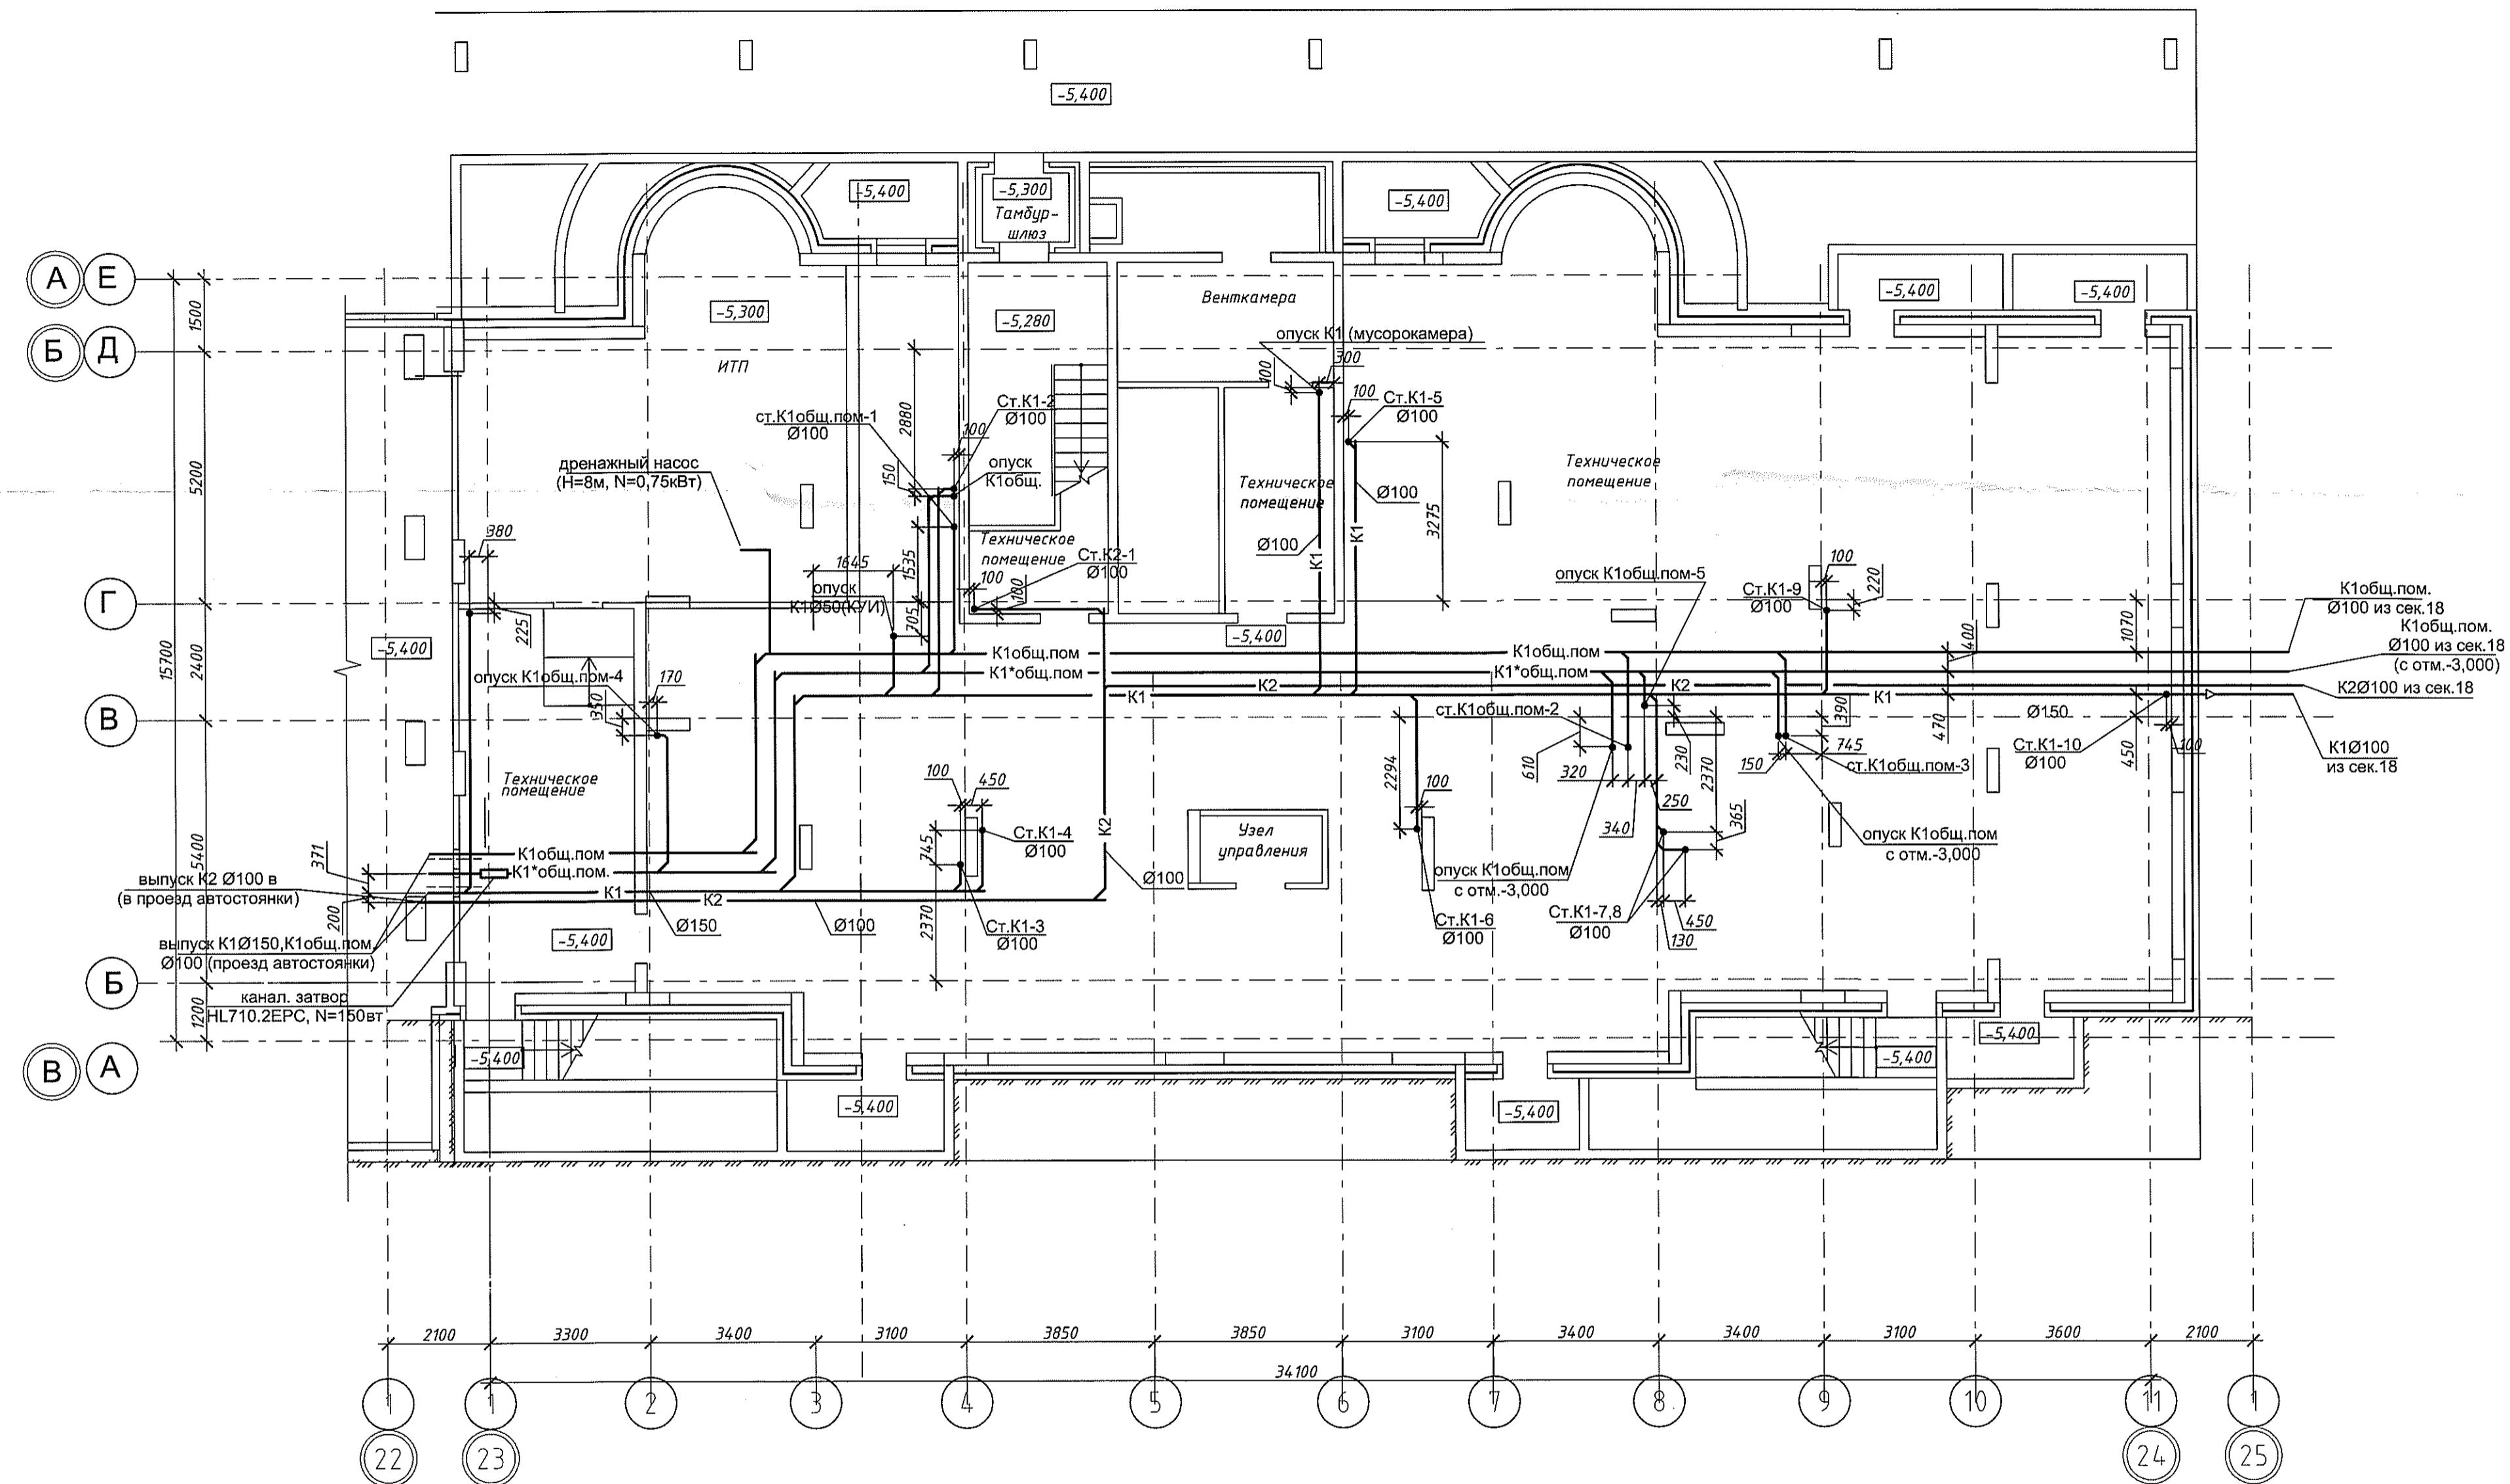

05-1/17-16-BK



Многозэтажный жилой дом с помещениями культурно-бытового и социального назначения, подземной автостоянкой, сквером по ул.Стартовой в Ленинском районе г.Новосибирска II очередь строительства

Изм.	Кол.уч.	Лист	№ док.	Подп.
Разработал		Ефремова А		<i>Ефремова</i>
Проверил		Ефремова Н		<i>Ефремова</i>
Н.контроль		Неманов		<i>Кедров</i>

Блок-секция №17

План на отм. -5,400. Системы В1, Т3, Т4

ООО "Оклэнд"

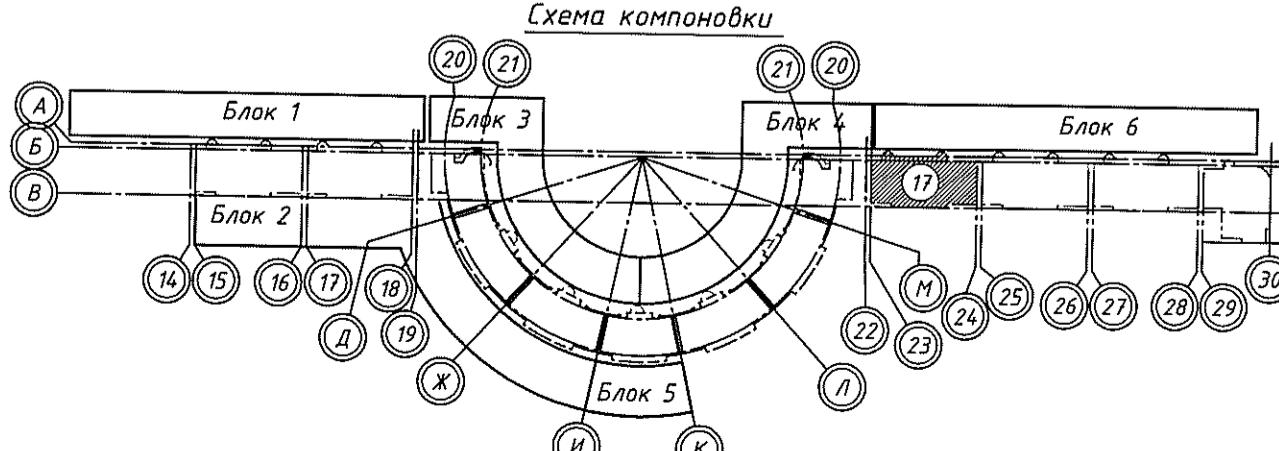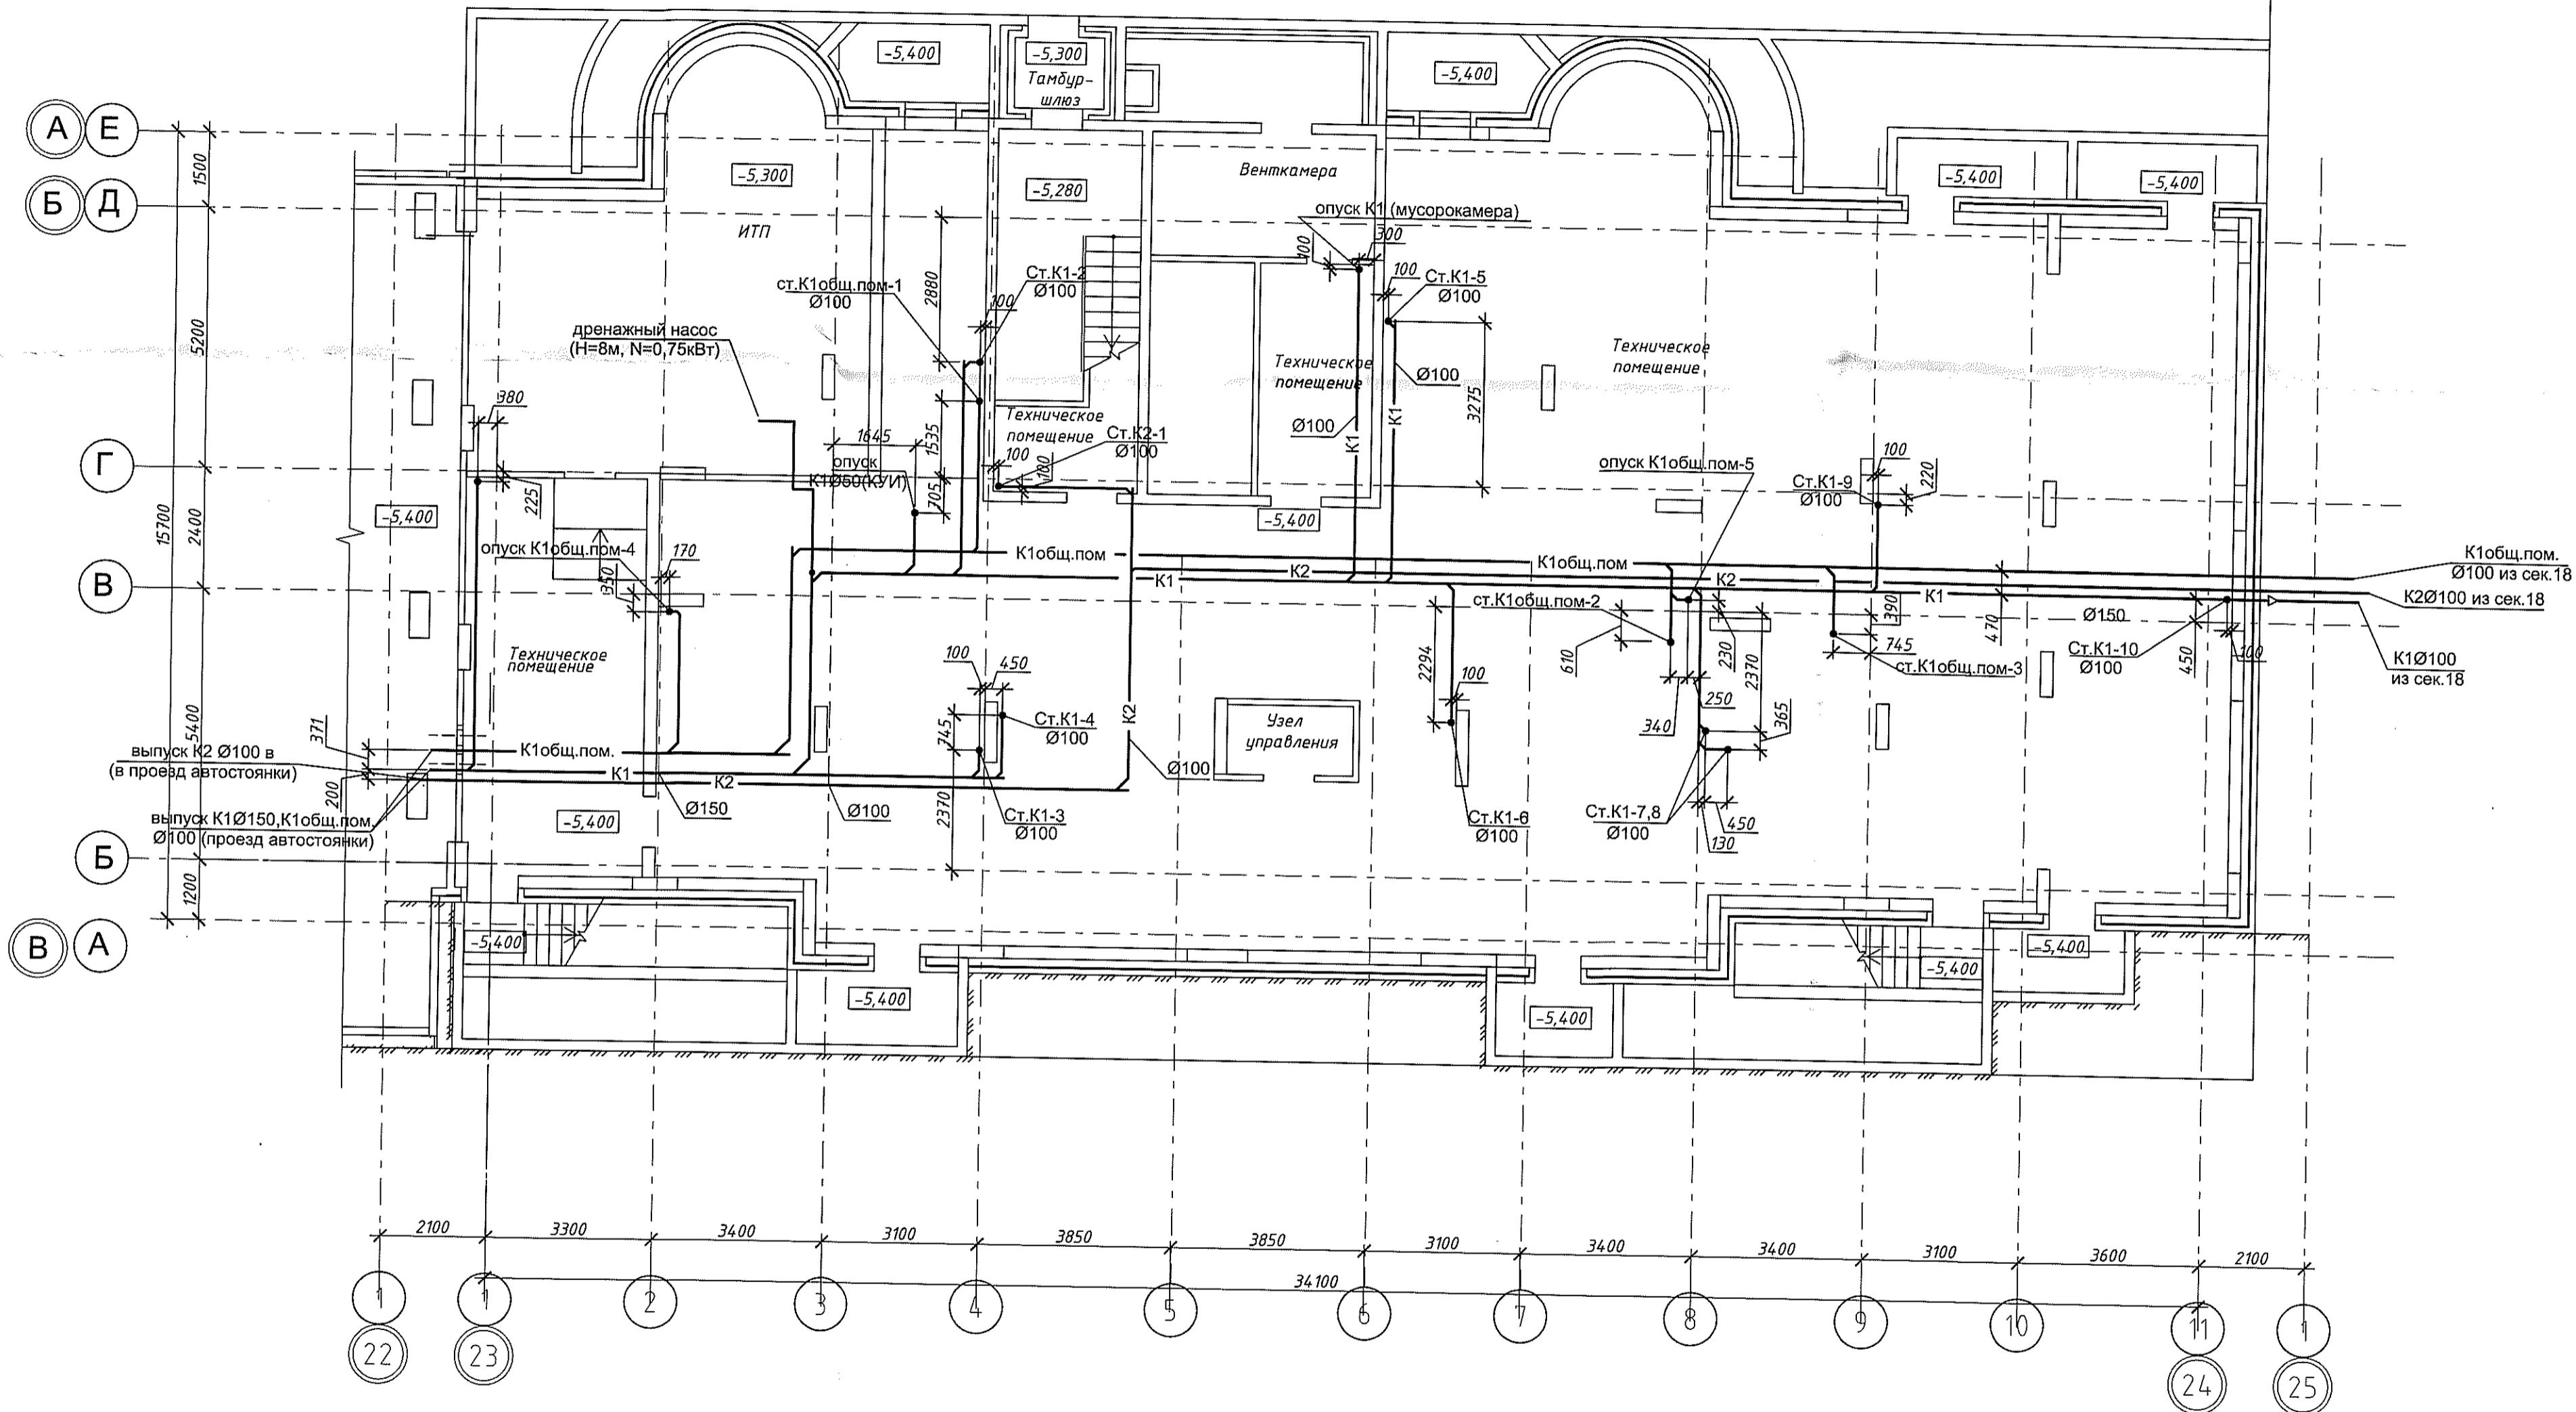


05-1/17-16-BK


					05-1/17-16-ВК		
Изм.	Кол. уч.	Лист	№ док.	Подп.	Дата		
Разработал	Ефремова А				05.18.2		
Проверил	Ефремова Н				05.18.2		
Н.контроль	Неманов				<i>Константин</i>		
Блок-секция №17					Стадия	Лист	Листов
					P	3	
План на отм. -5,400. Системы К1, К2					ООО "Оклэнд"		

План на отм. -5,400. Системы K1, K2



000 "Оклэнд"

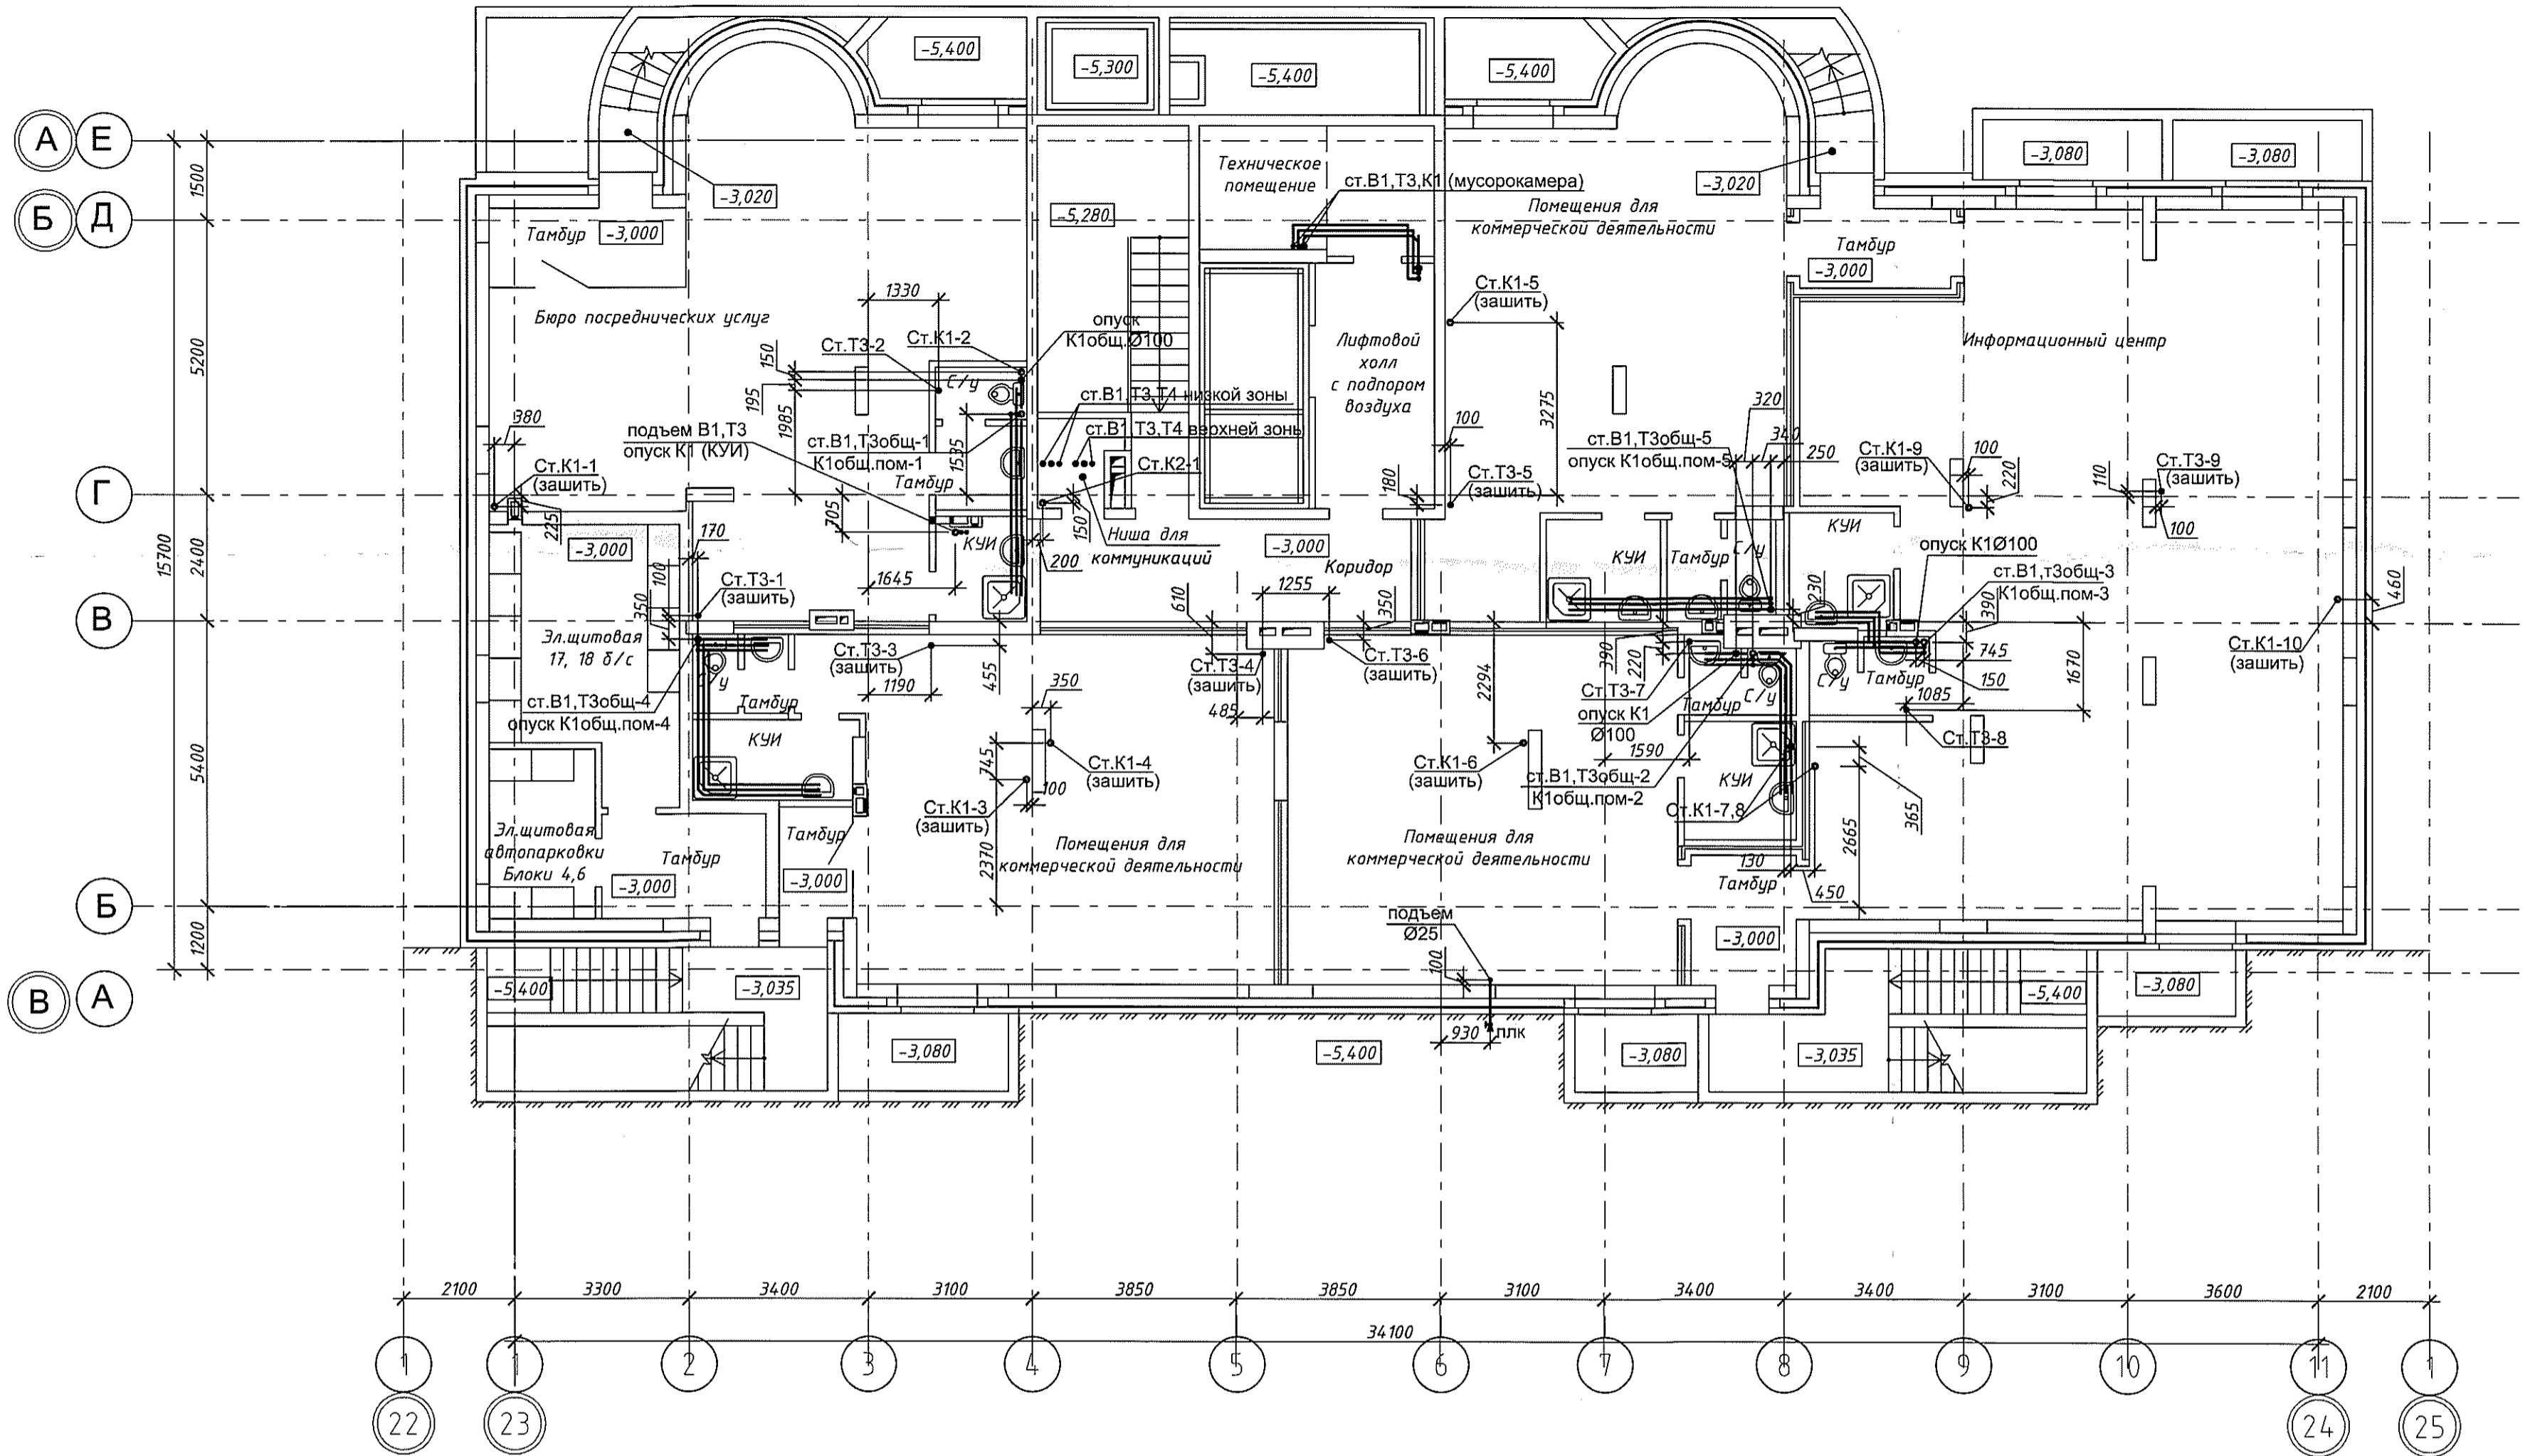

Инд. № подл.	Поряд. ч. дипла	Взам. инд. №

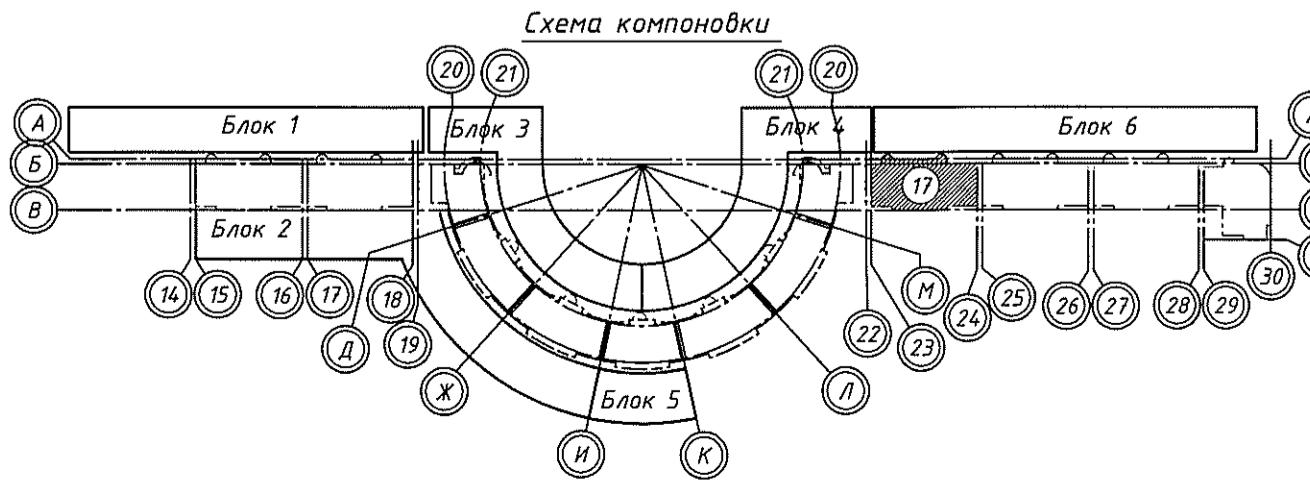

05-1/17-16-ВК					
Многоэтажный жилой дом с помещениями культурно-бытового и социального назначения, подземной автостоянкой, сквером по ул. Старовойт в Ленинском районе г. Новосибирска. II очередь строительства					
Изм.	Кол. ч.	Лист	№ док.	Подп.	Дата
Разработал	Ефремова А	Формуляры	15.08.		
Проверил	Ефремова Н	Формуляры			
Н.контроль	Неманов	Контроль			
Блок-секция №17					
Стадия	Лист	Листов			
P	4				
План на отм. -3,000. Системы В1, Т3, Т4, К1, К2					
ООО "Оклэнд"					

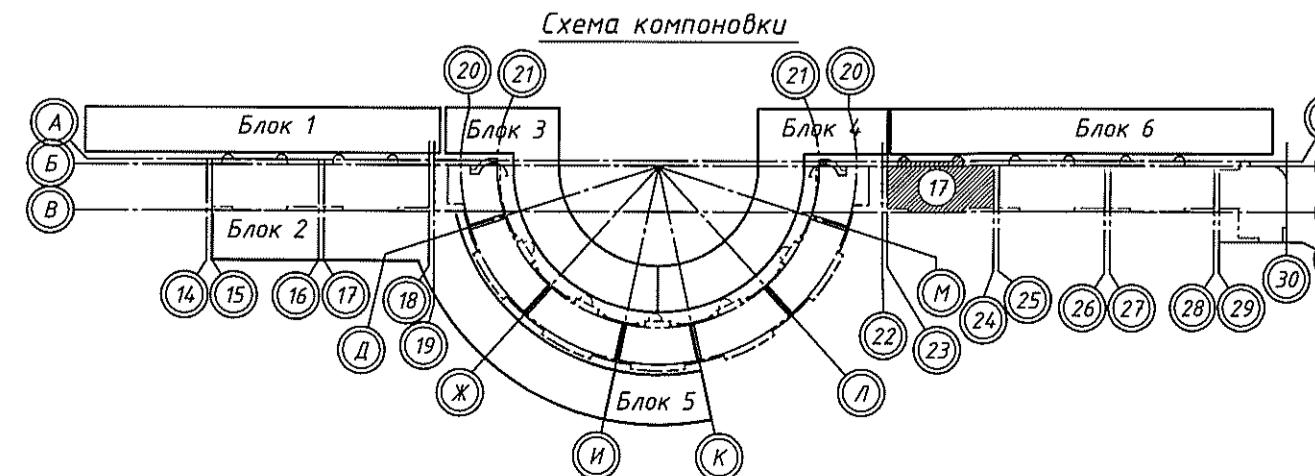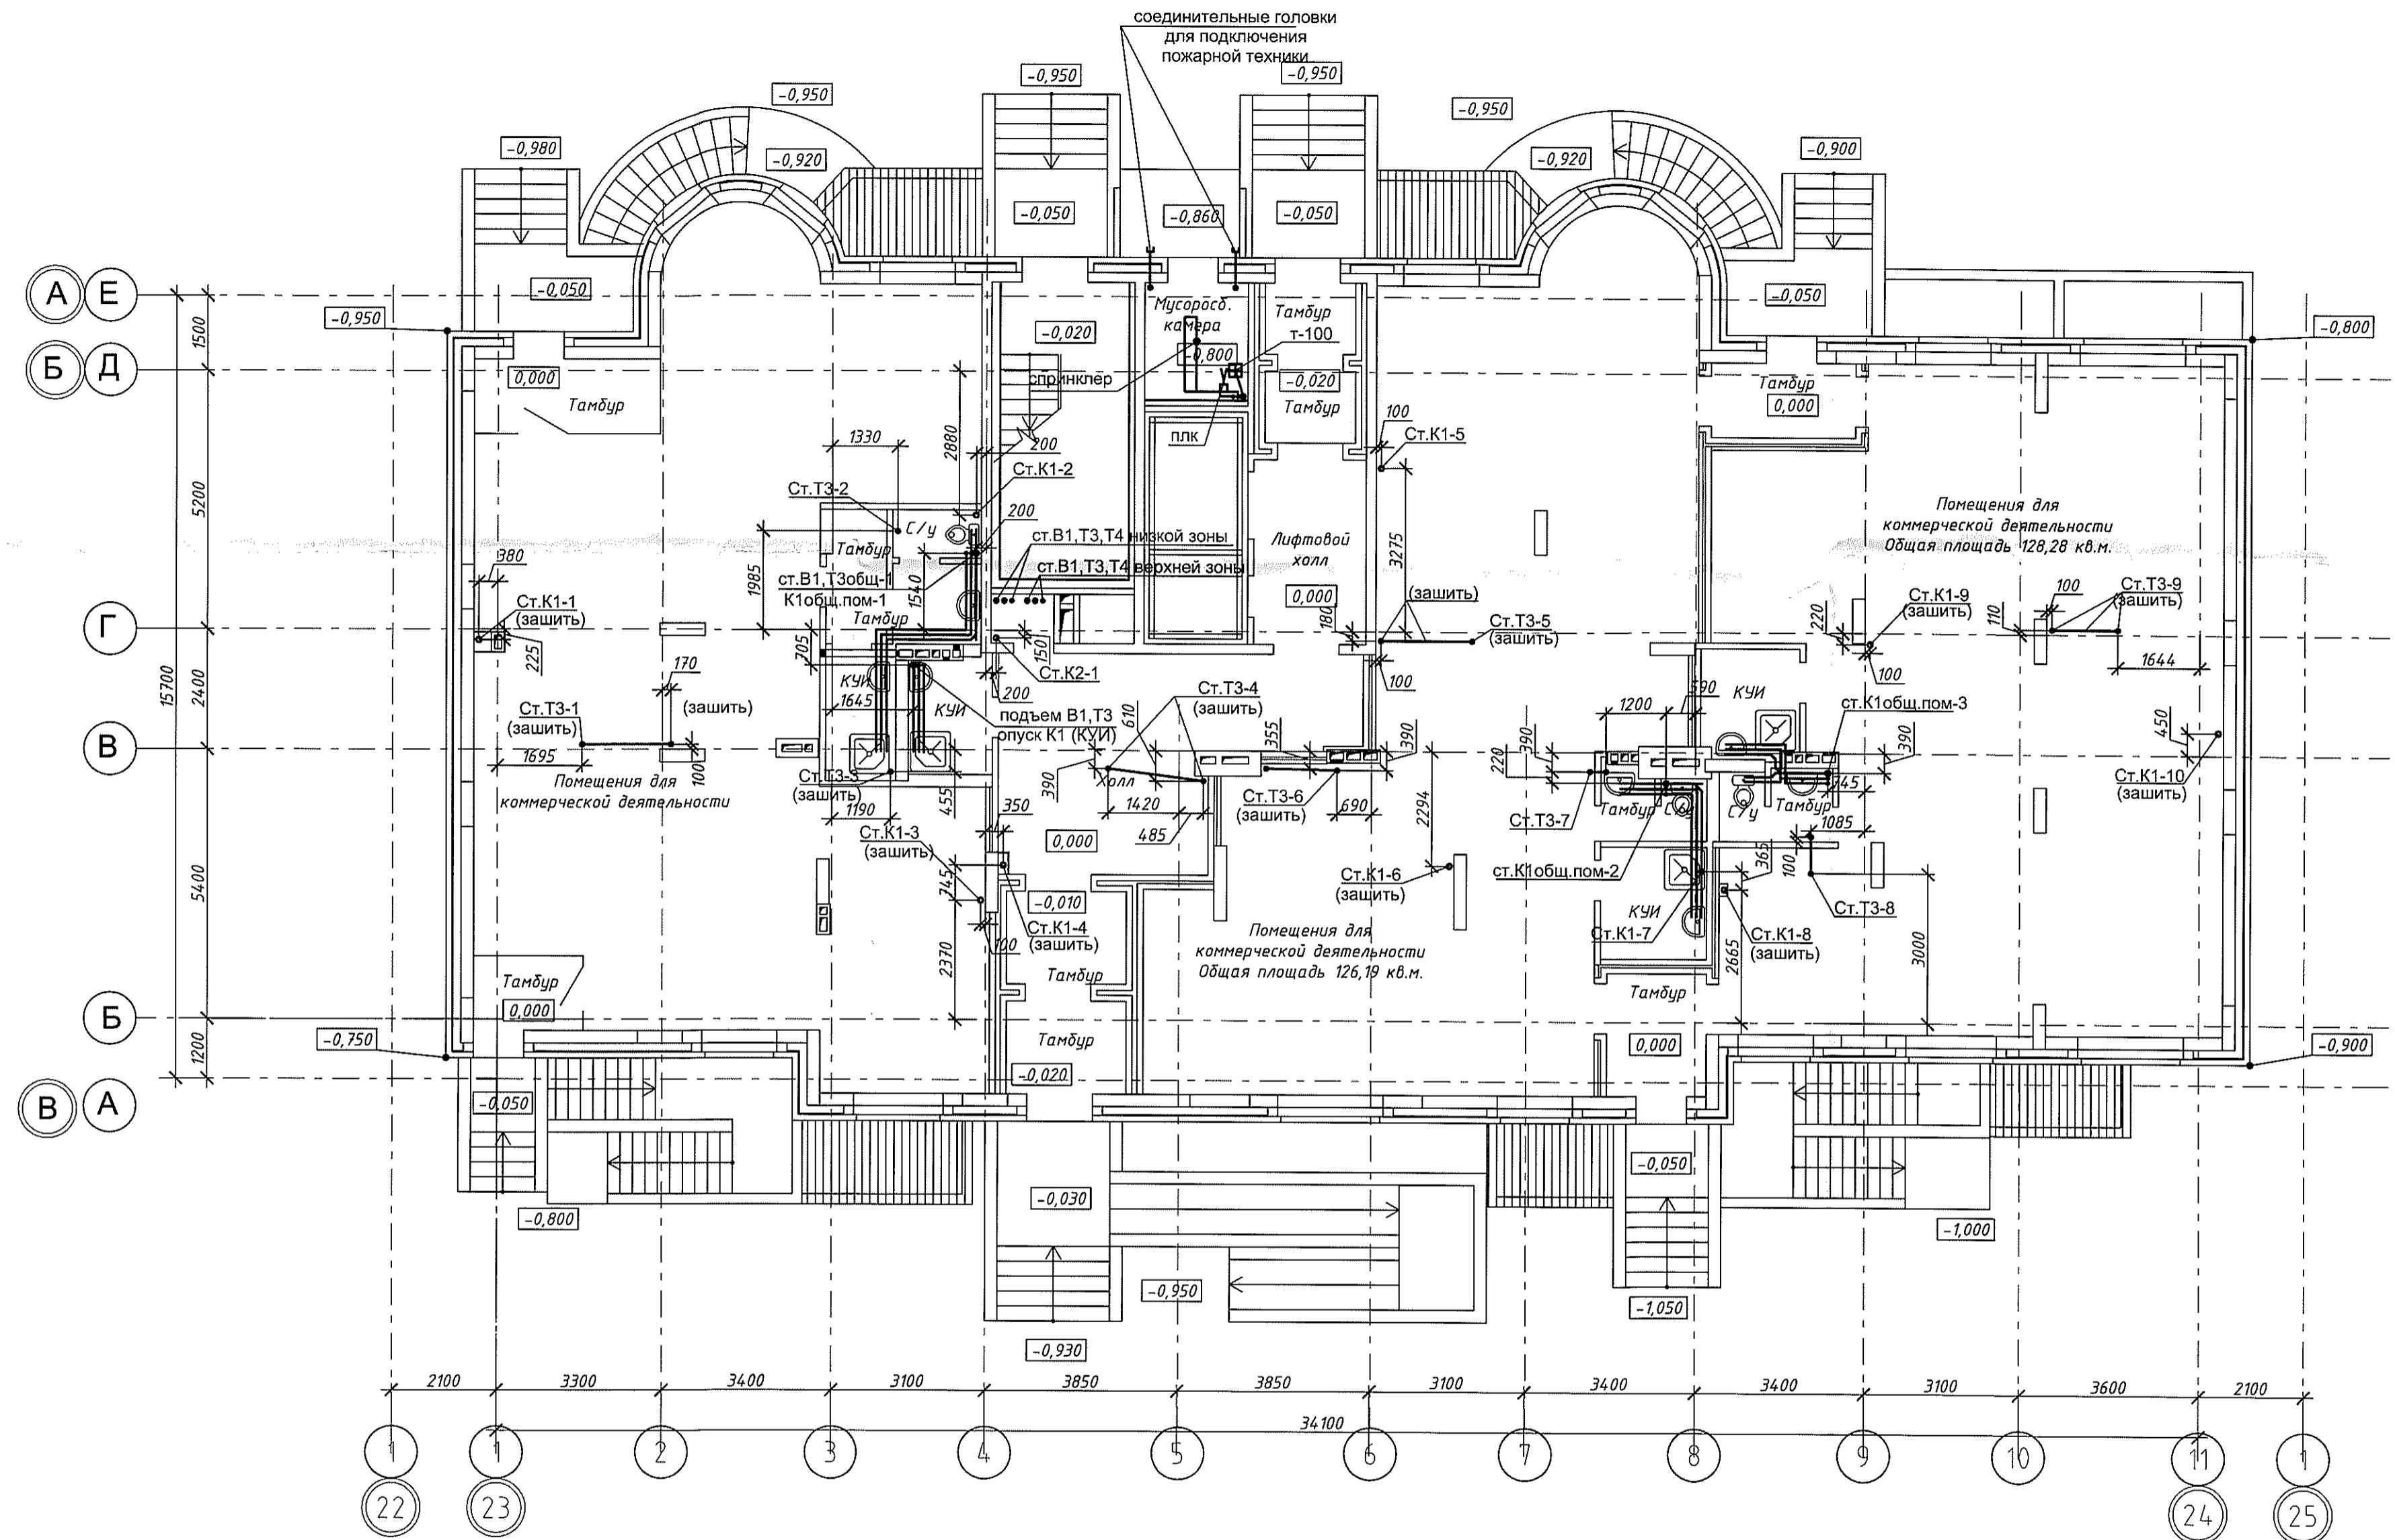


05-1/17-16-BK

Многозажный жилой дом с помещениями культурно-бытового и социального назначения, подземной автостоянкой, сквером по ул. Стартовой в Ленинском районе г. Новосибирска II очередь строительства


Фрагмент сетей ВК для 3-8 этажей

Привязку пробивки отверстия для K1 см. на фрагментах

B1 расположена выше пола на 200мм, T3 - 300мм

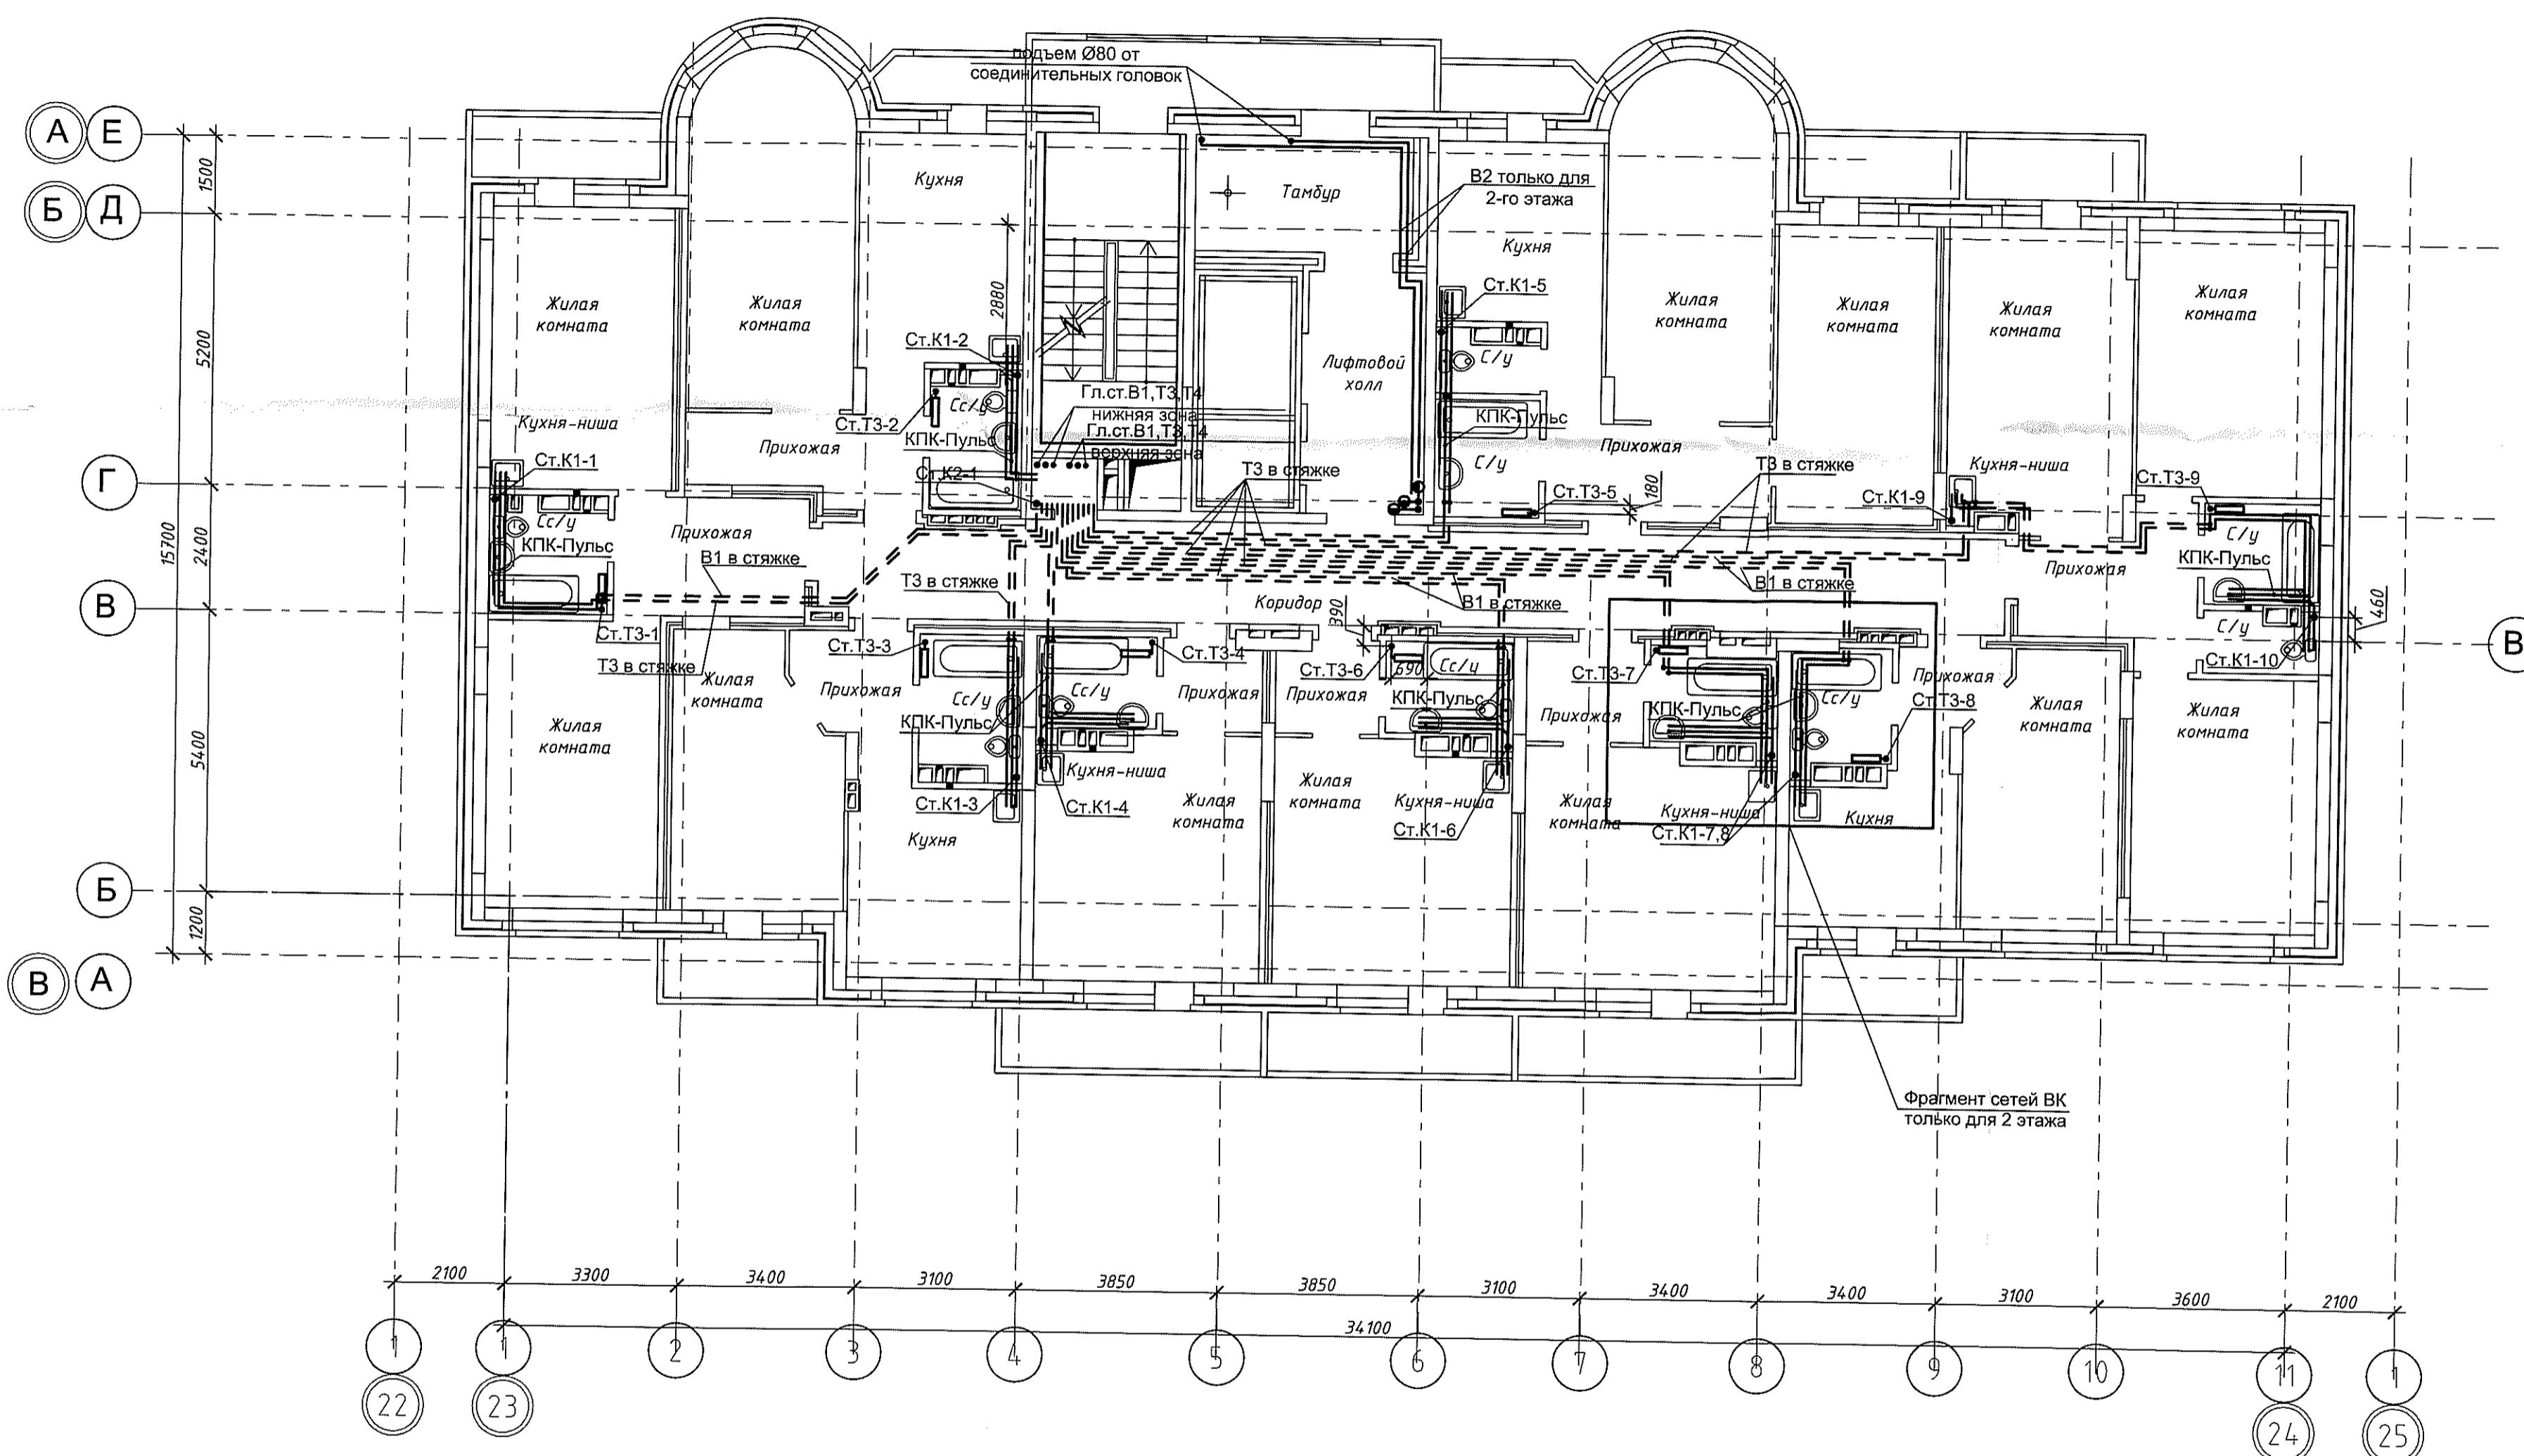

Фрагмент сетей ВК для 3-8 этажей

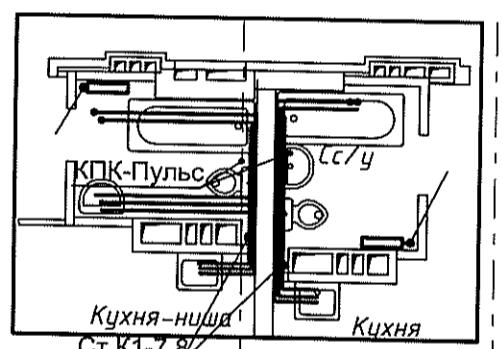

05-1/17-16-ВК

Многоэтажный жилой дом с помещениями культурно-бытового и социального назначения, подземной автостоянкой, сквером по ул. Старовой в Ленинском районе г. Новосибирска II очередь строительства

Изм.	Кол. уч.	Лист	№ док.	Подп.	Дата
Разработал	Ефремова А				25.02.13
Проверил	Ефремова Н				25.02.13

Блок-секция №17

Стадия Лист Листов

P 6

Н.контроль


Неманов


Кен

План 2-8 этажа. Системы В1, В2, Т3, Т4, К1, К2


ООО "Оклэнд"

Инд. № подп.	Подп. и дата	Взам. инв. №	Согласовано

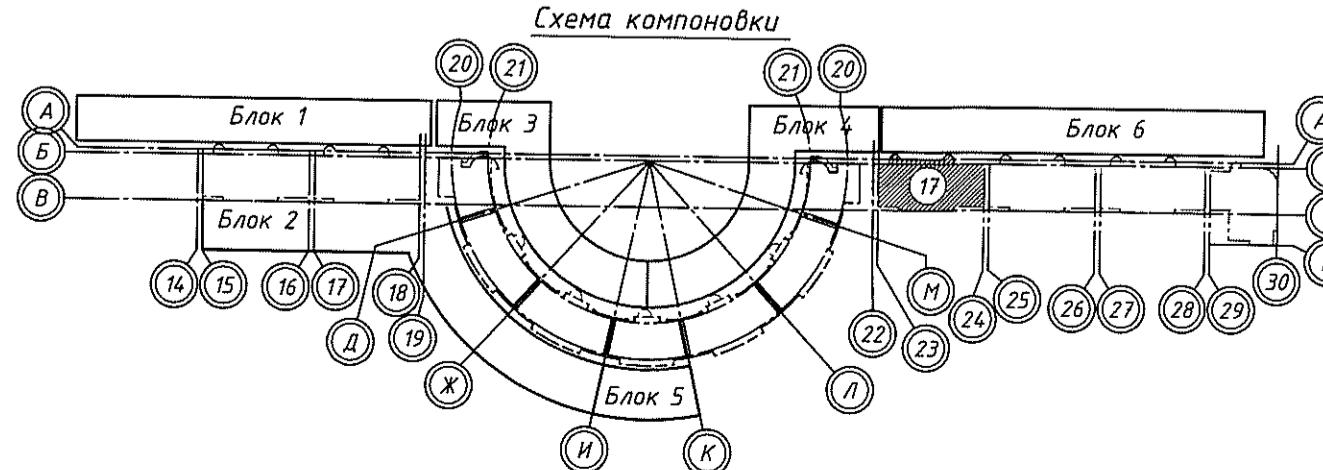

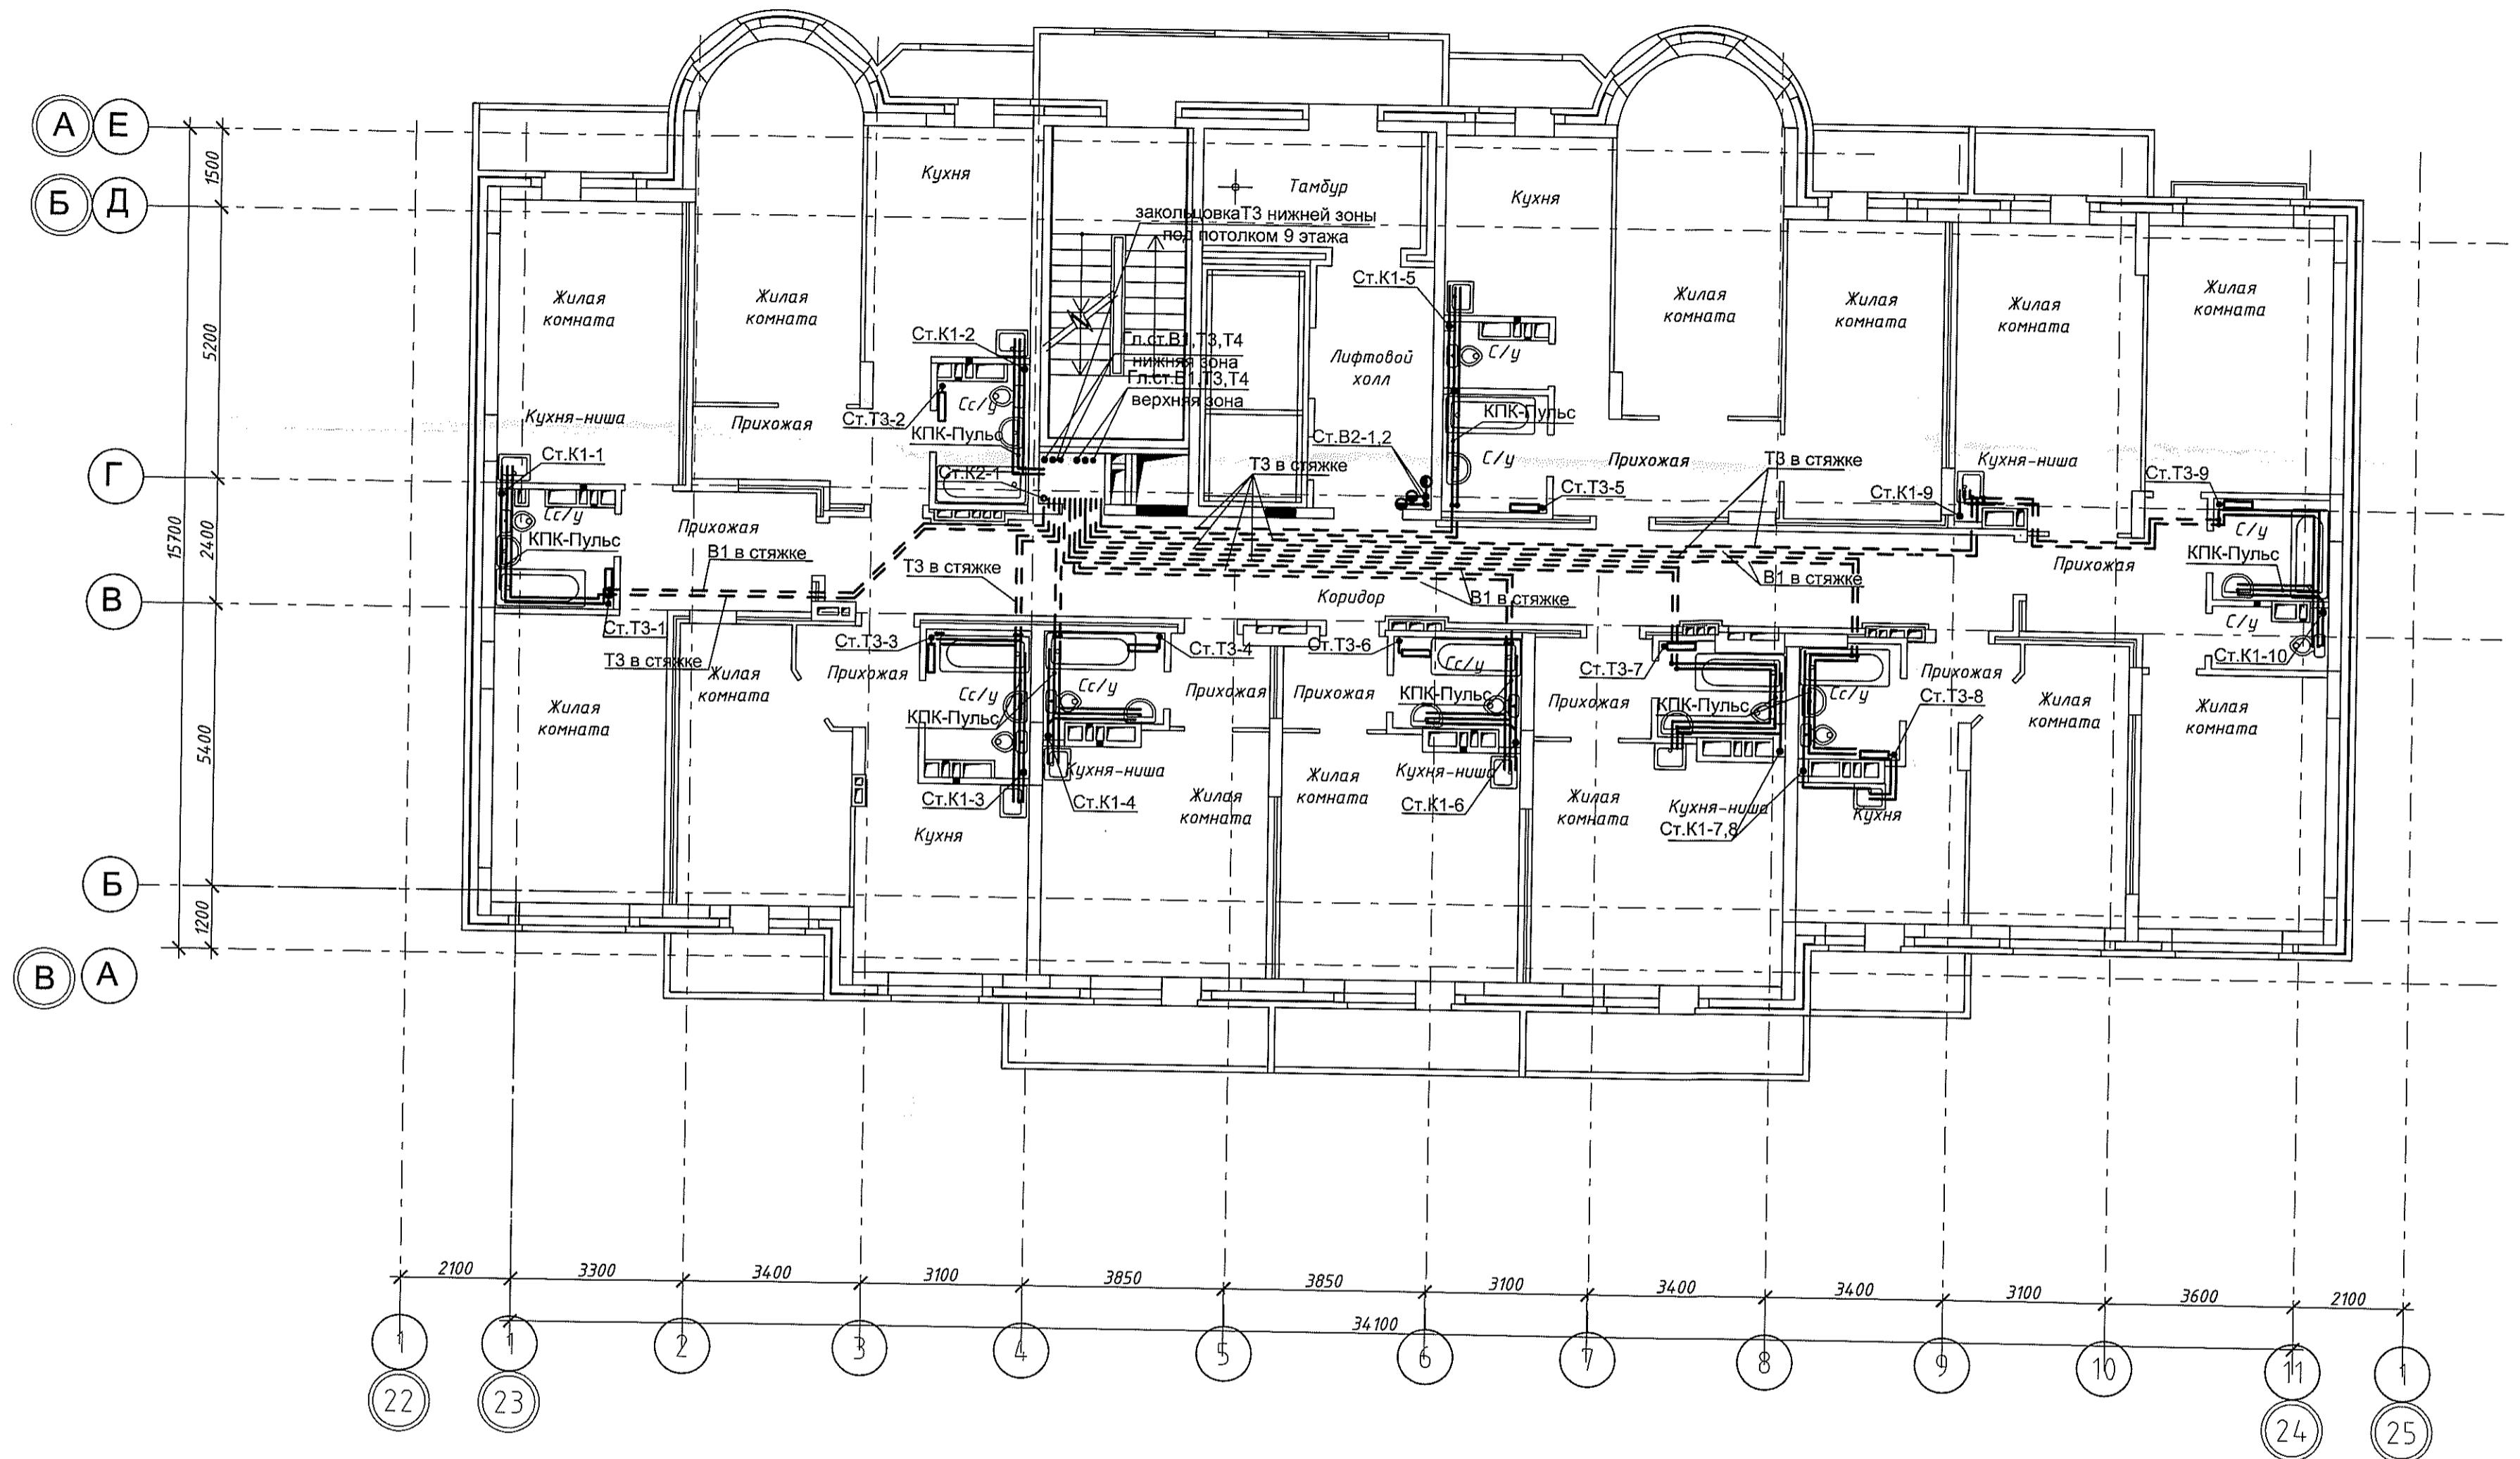

Изд. № подп.	Подп. у даты	Взам. чтв. №

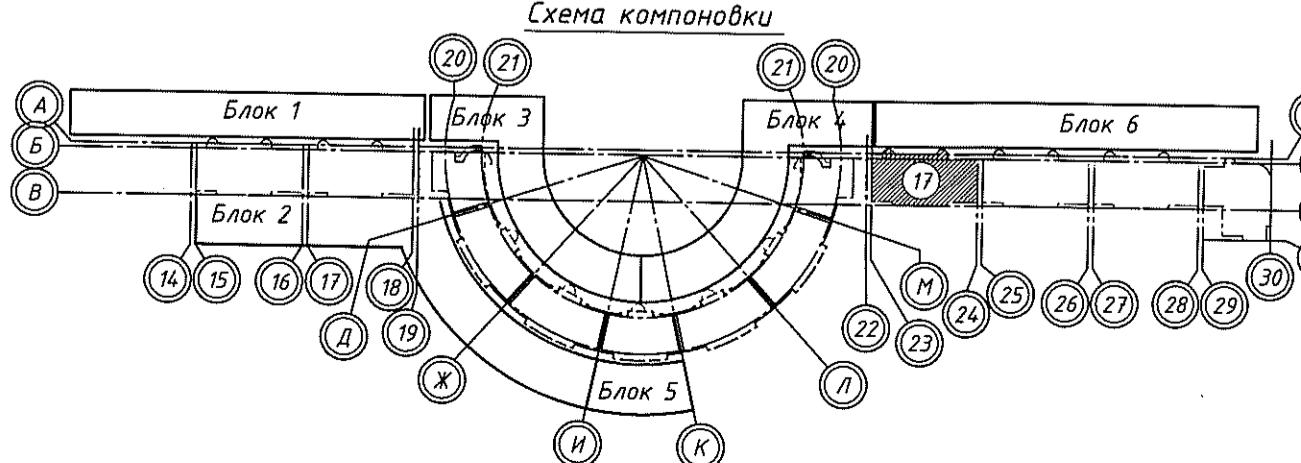

05-1/17-16-ВК



Изм.	Кол. уч.	Лист	№ док.	Подп.	Дата
Разработал	Ефремова А.				Сент. 25. 20
Проверил	Ефремова Н.				Сент. 25. 20
Блок-секция №17					
Стадия	Лист	Листов			
P	7				

Многоэтажный жилой дом с помещениями культурно-бытового и социального назначения, подземной автостоянкой, сквером по ул. Старовой в Ленинском районе г. Новосибирска II очередь строительства

Н.контроль Неманов

План 9 этажа. Системы В1, В2, Т3, Т4, К1, К2

ООО "ОКЛЭНД"

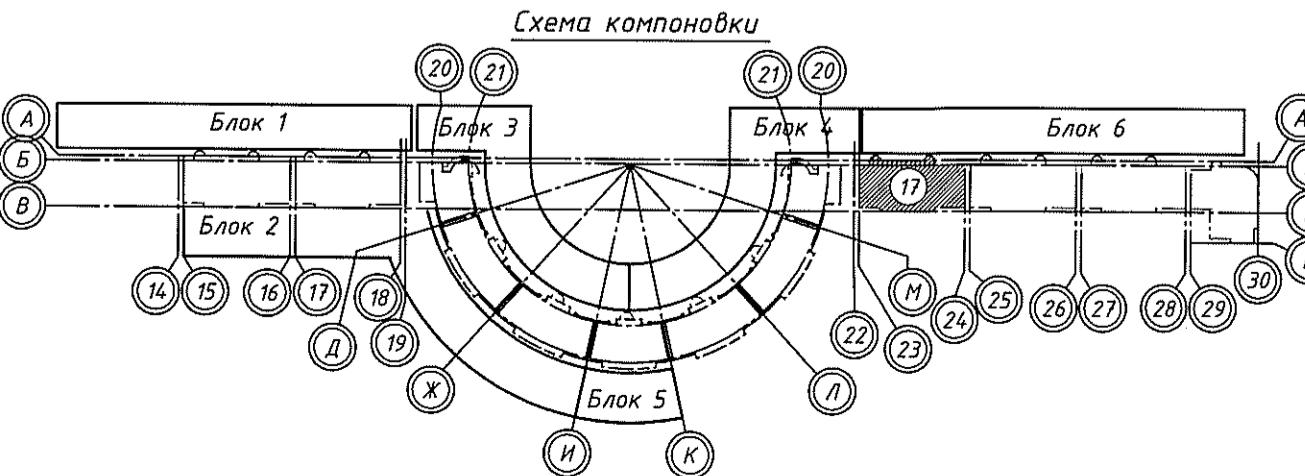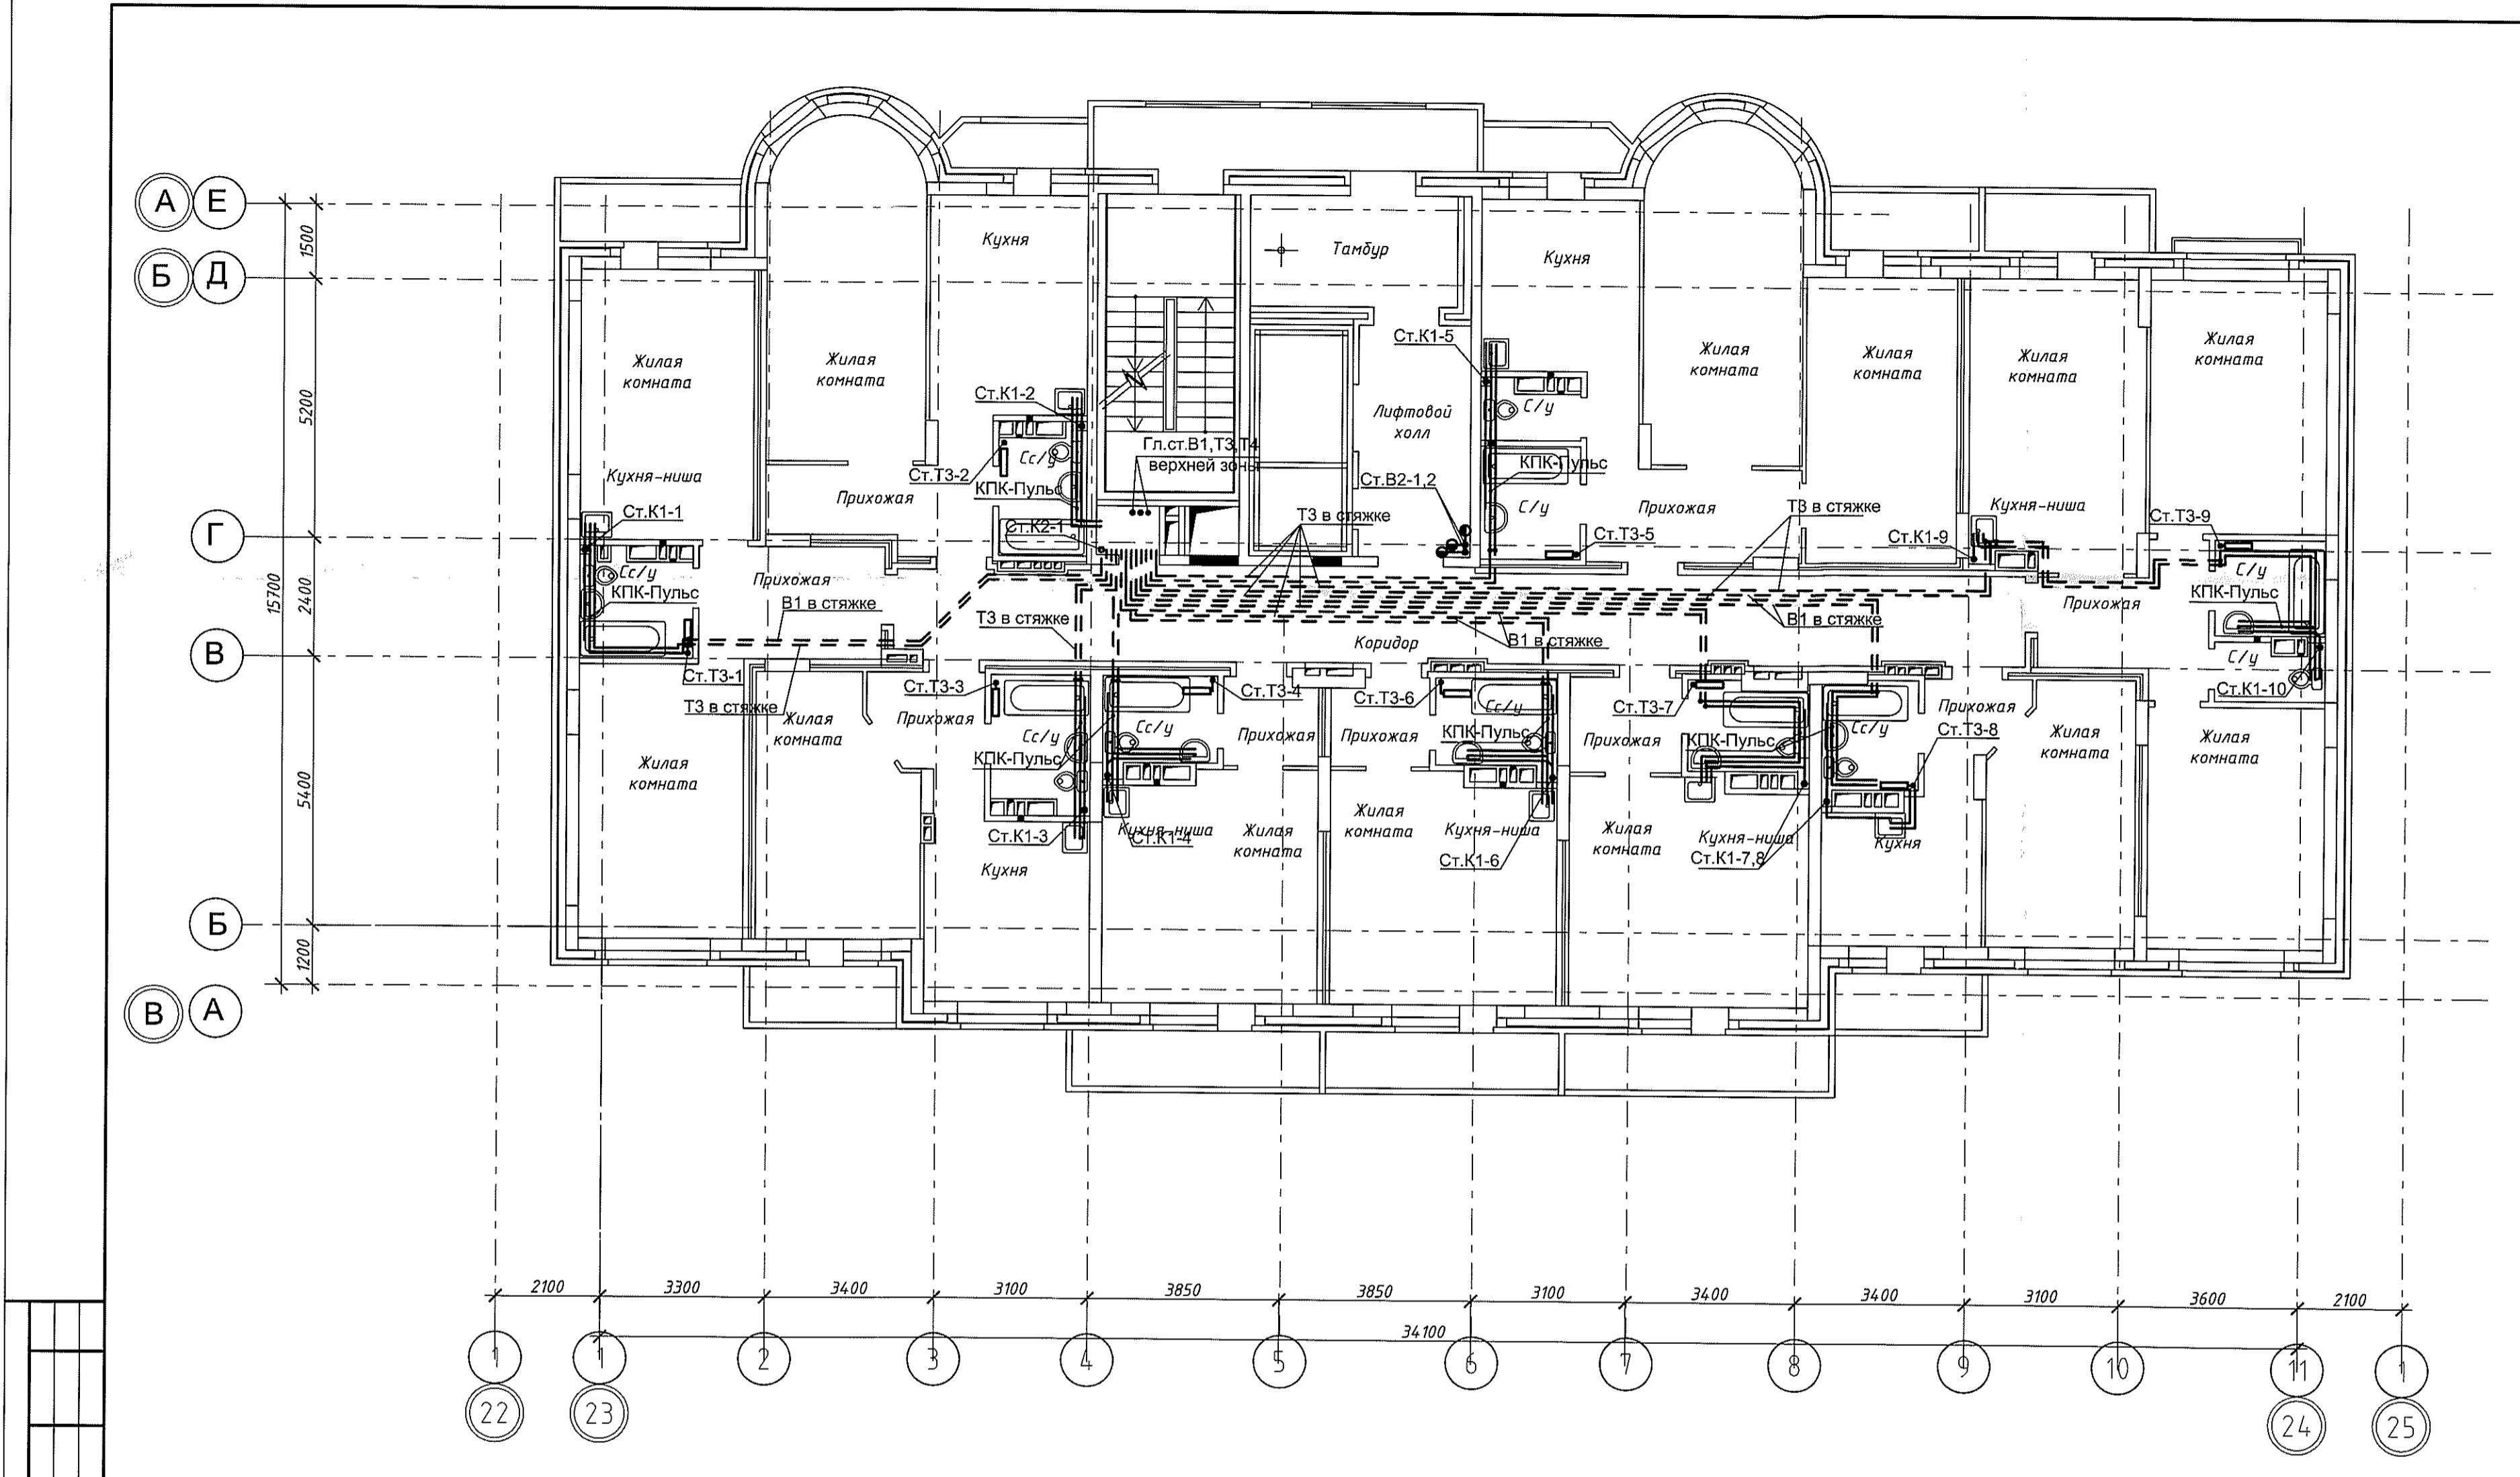

05-1/17-16-ВК



Многоэтажный жилой дом с помещениями культурно-бытового и социального назначения, подземной автостоянкой, сквером по ул. Старовой в Ленинском районе г. Новосибирска II очередь строительства

Изм.	Кол.ч.	Лист	№ док.	Подп.	Дата
Разработала	Ефремова А	1	15.02.82		
Проверил	Ефремова Н	2	15.02.82		
Н.контроль	Неманов	3			
План 10 этажа. Системы В1, В2, Т3, Т4, К1, К2					ООО "Оклэнд"

Блок-секция №17

Стадия Лист Листов


Р 8

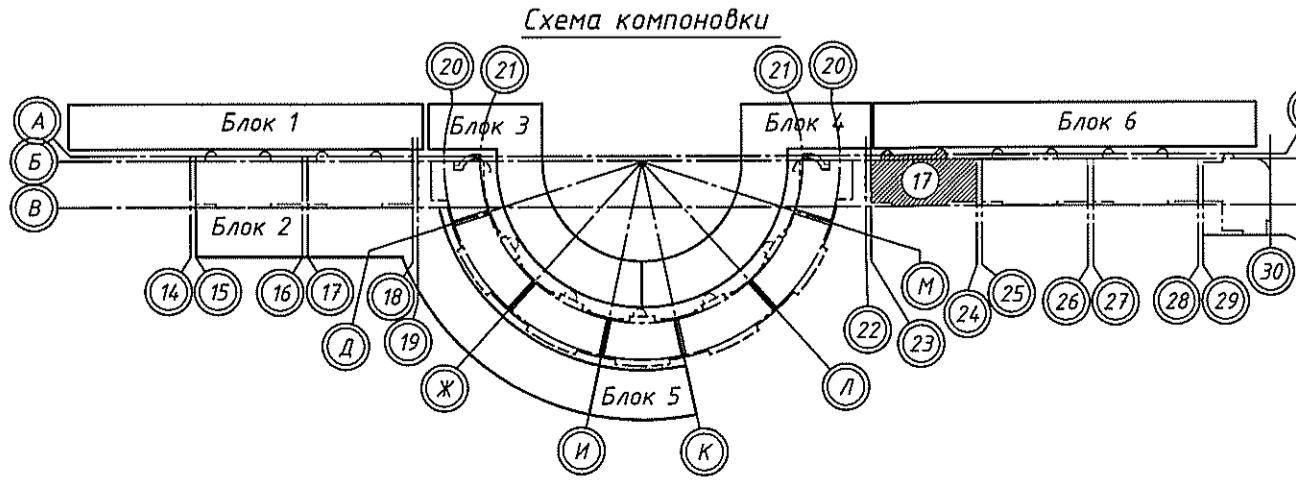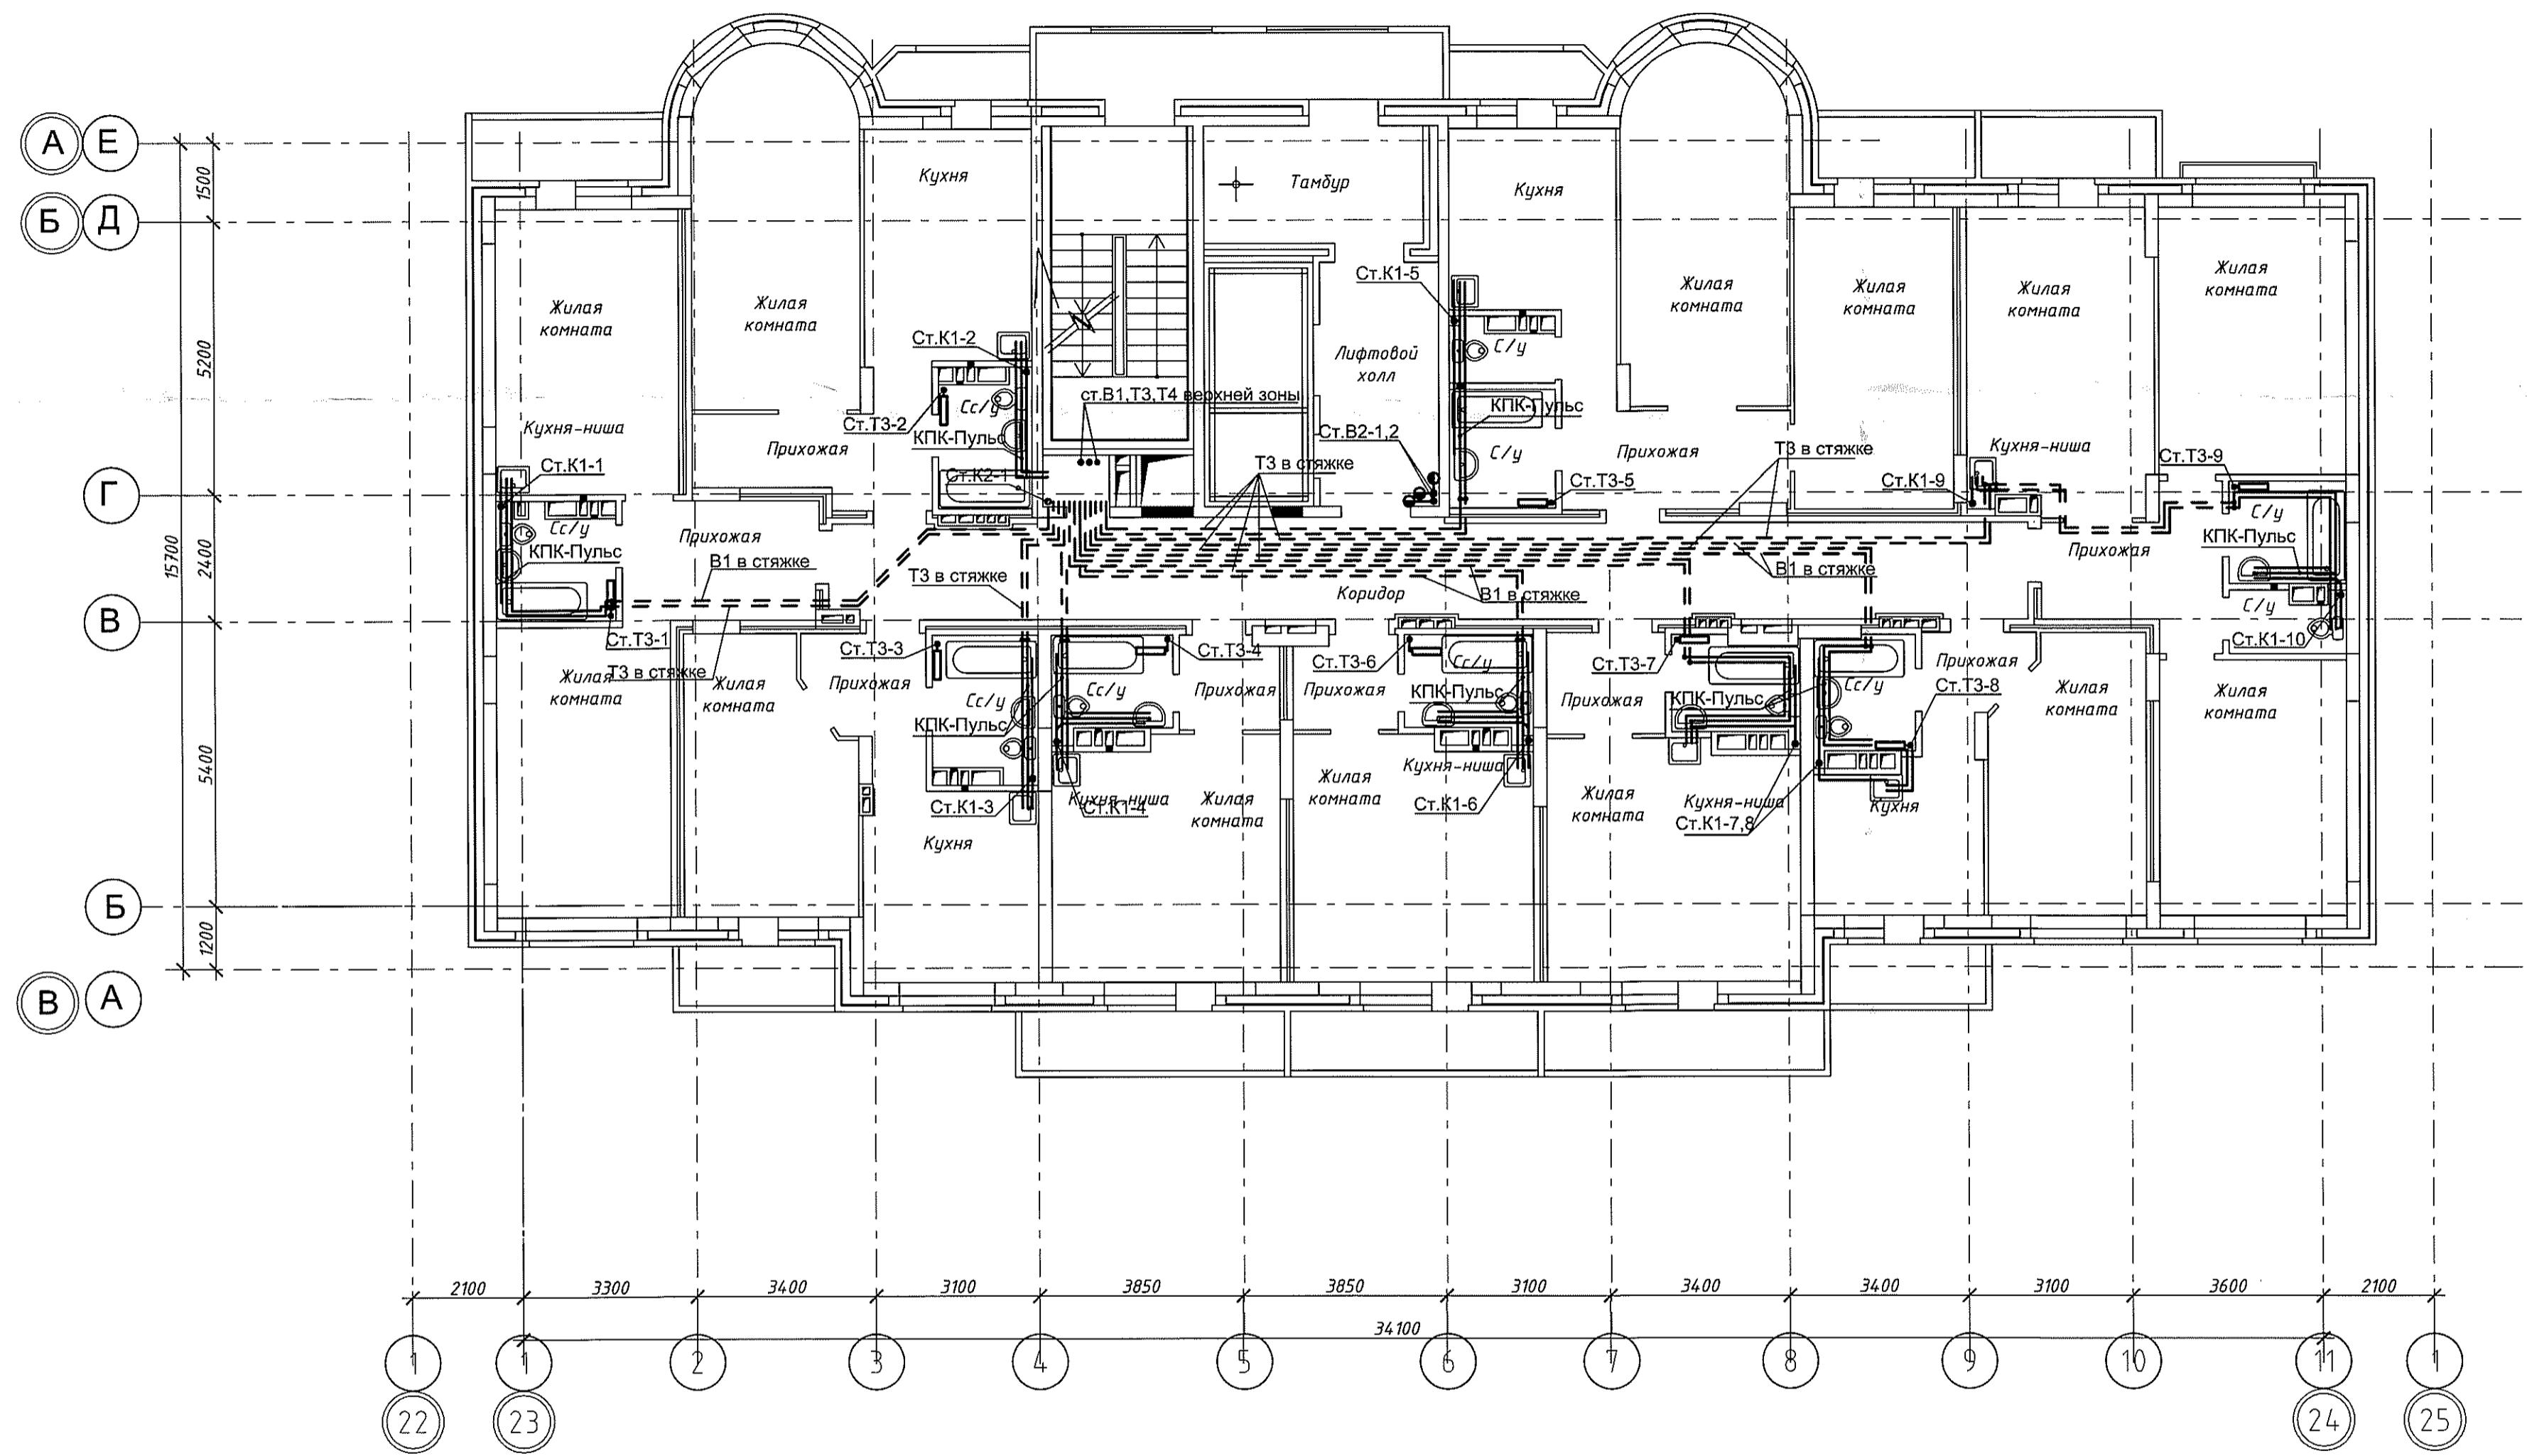


05-1/17-16-ВК

Многоэтажный жилой дом с помещениями культурно-бытового и социального назначения, подземной автостоянкой, сквером по ул. Старовой в Ленинском районе г. Новосибирска II очередь строительства



Изм.	Кол. лист	Лист	№ док.	Подп.	Дата
Разработал	Ефремова А.	1	17.08.2017		
Проверил	Ефремова Н.	2	17.08.2017		
Н.контроль	Неманов	3			
План 11 этажа. Системы В1, В2, Т3, Т4, К1, К2					
ООО "Оклэнд"					

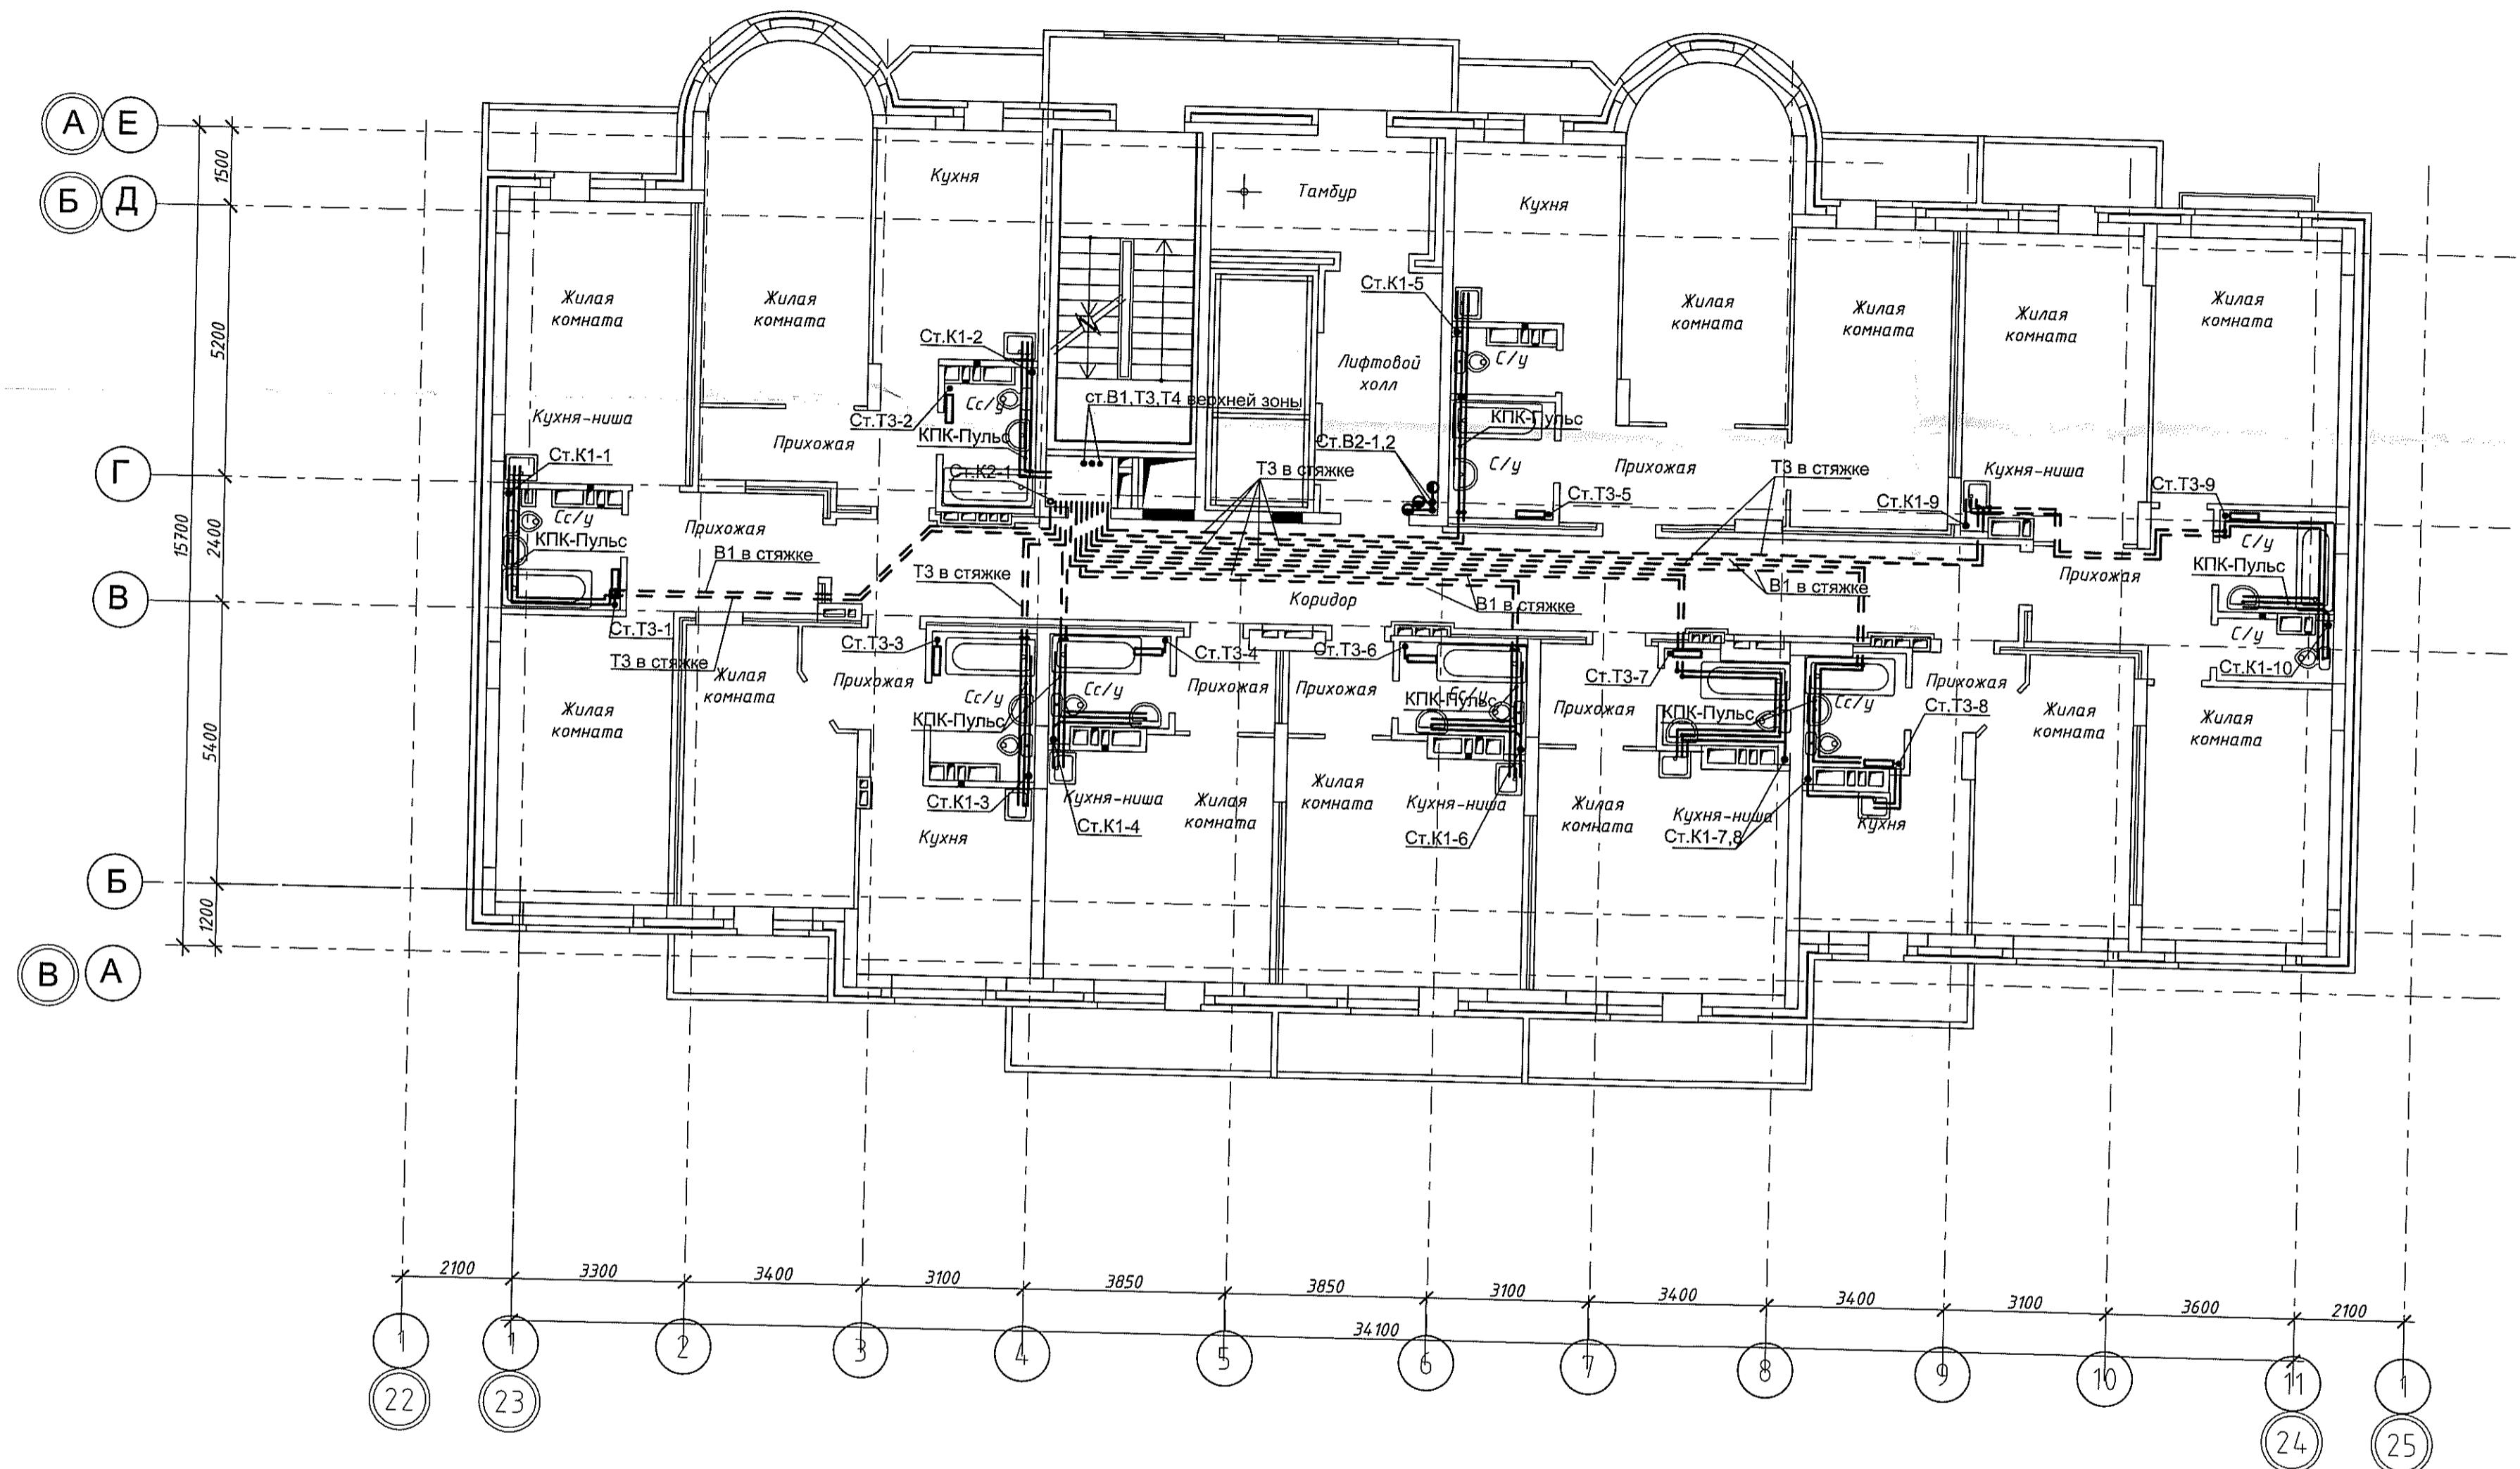

Согласовано			
Инф. № подл.	Подп. и дата	Взам. инф. №	

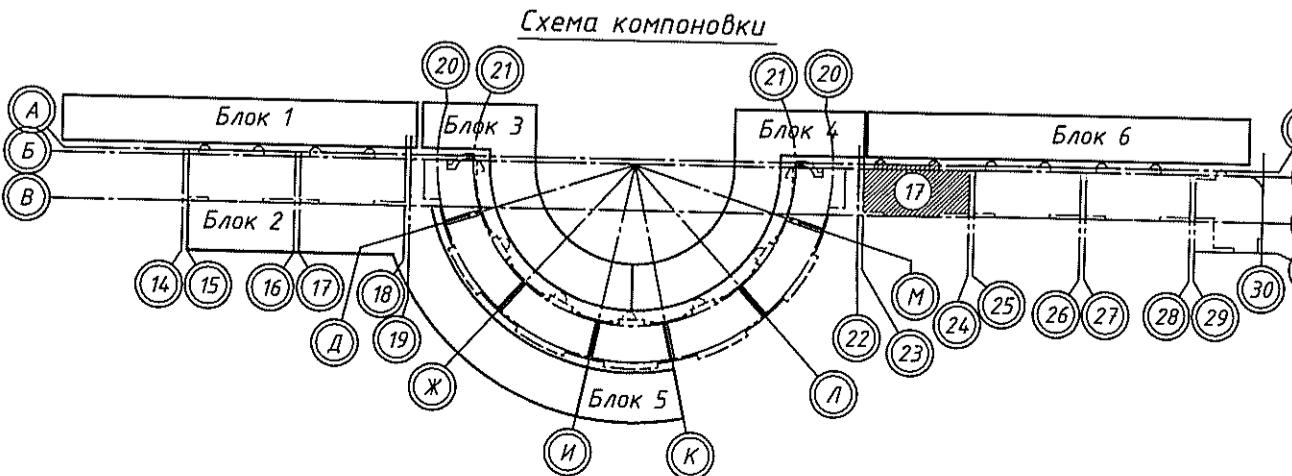

05-1/17-16-ВК			
Многоэтажный жилой дом с помещениями культурно-бытового и социального назначения, поземленной аттестованной сквером по ул. Старовой в Ленинском районе г. Новосибирска II очередь строительства			
Изм.	Кол.ч.	Лист № док.	Подп. Дата
Разработала	Ефремова А	25.10.12	
Проверила	Ефремова Н	25.10.12	
Н.контроль	Неманоб	Кен	
Блок-секция №17		Стадия	Лист
		P	10
		План 12-14 этажа. Системы В1, В2, Т3, Т4, К1, К2	
		ООО "Оклэнд"	

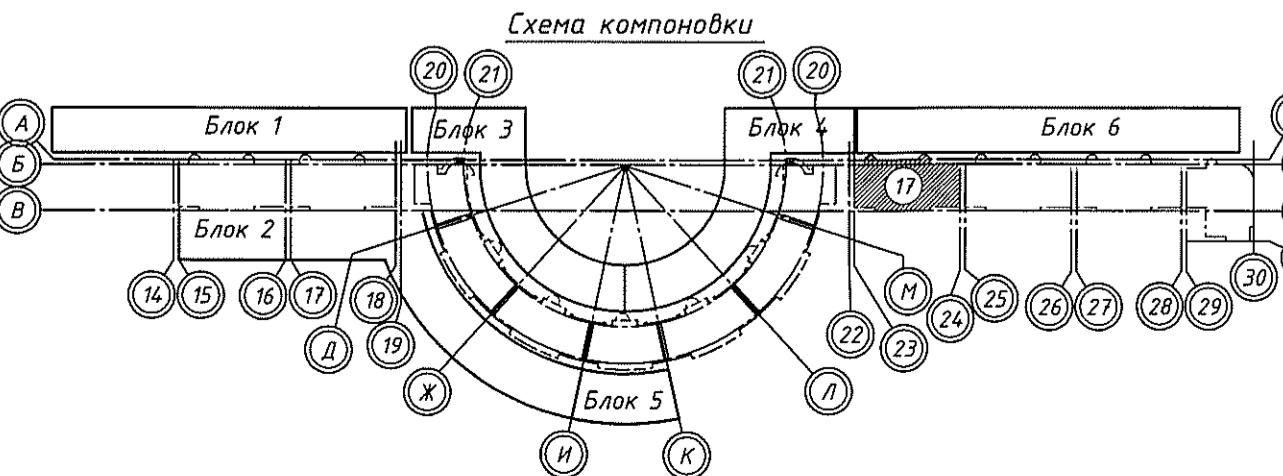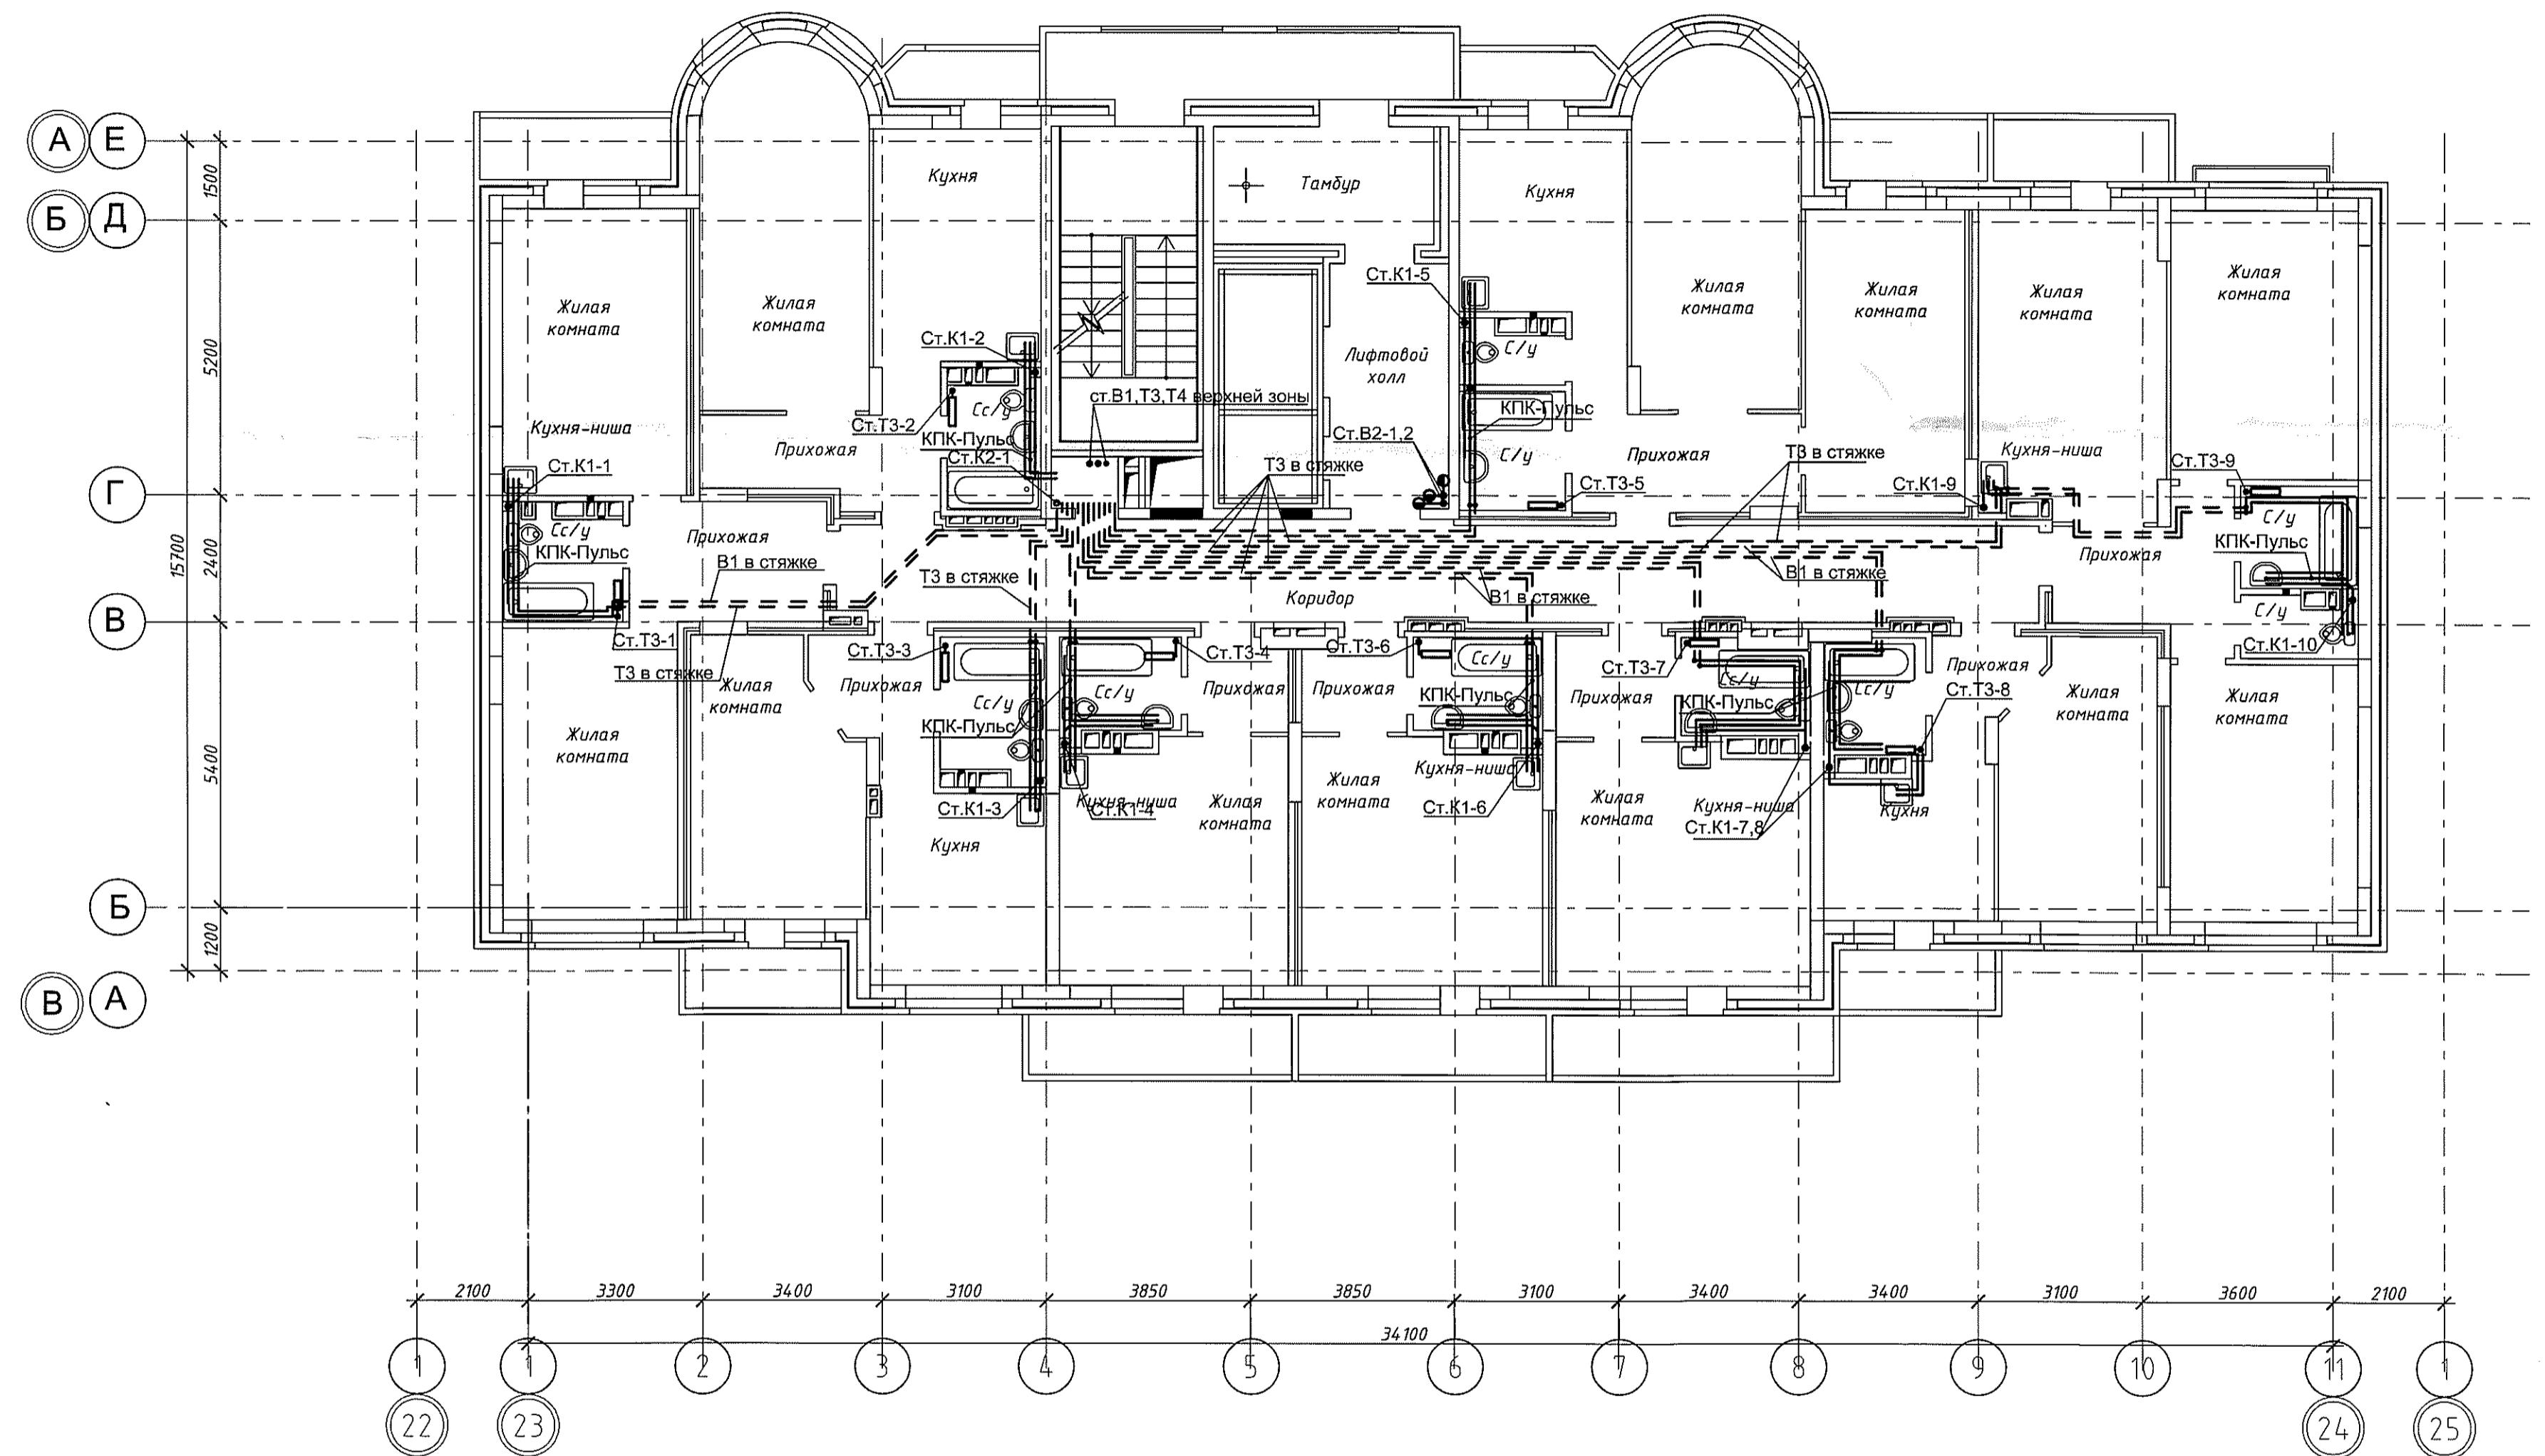


Инд. № подл.	Подл. и фасад.	Взам. инф. №
--------------	----------------	--------------


05-1/17-16-ВК

Многоэтажный жилой дом с помещениями культурно-бытового и социального назначения, подземной апомстянкой, сквером по ул. Старовой в Ленинском районе г. Новосибирска. II очередь строительства

Изм.	Кол.ч.	Лист	№ док.	Подп.	Дата
Разработала	Ефремова А.	Справка	05.82		
Проверила	Ефремова Н.	Справка			
Блок-секция №17					
План 15-16 этажа. Системы В1, В2, Т3, Т4, К1, К2					
ООО "Оклэнд"					

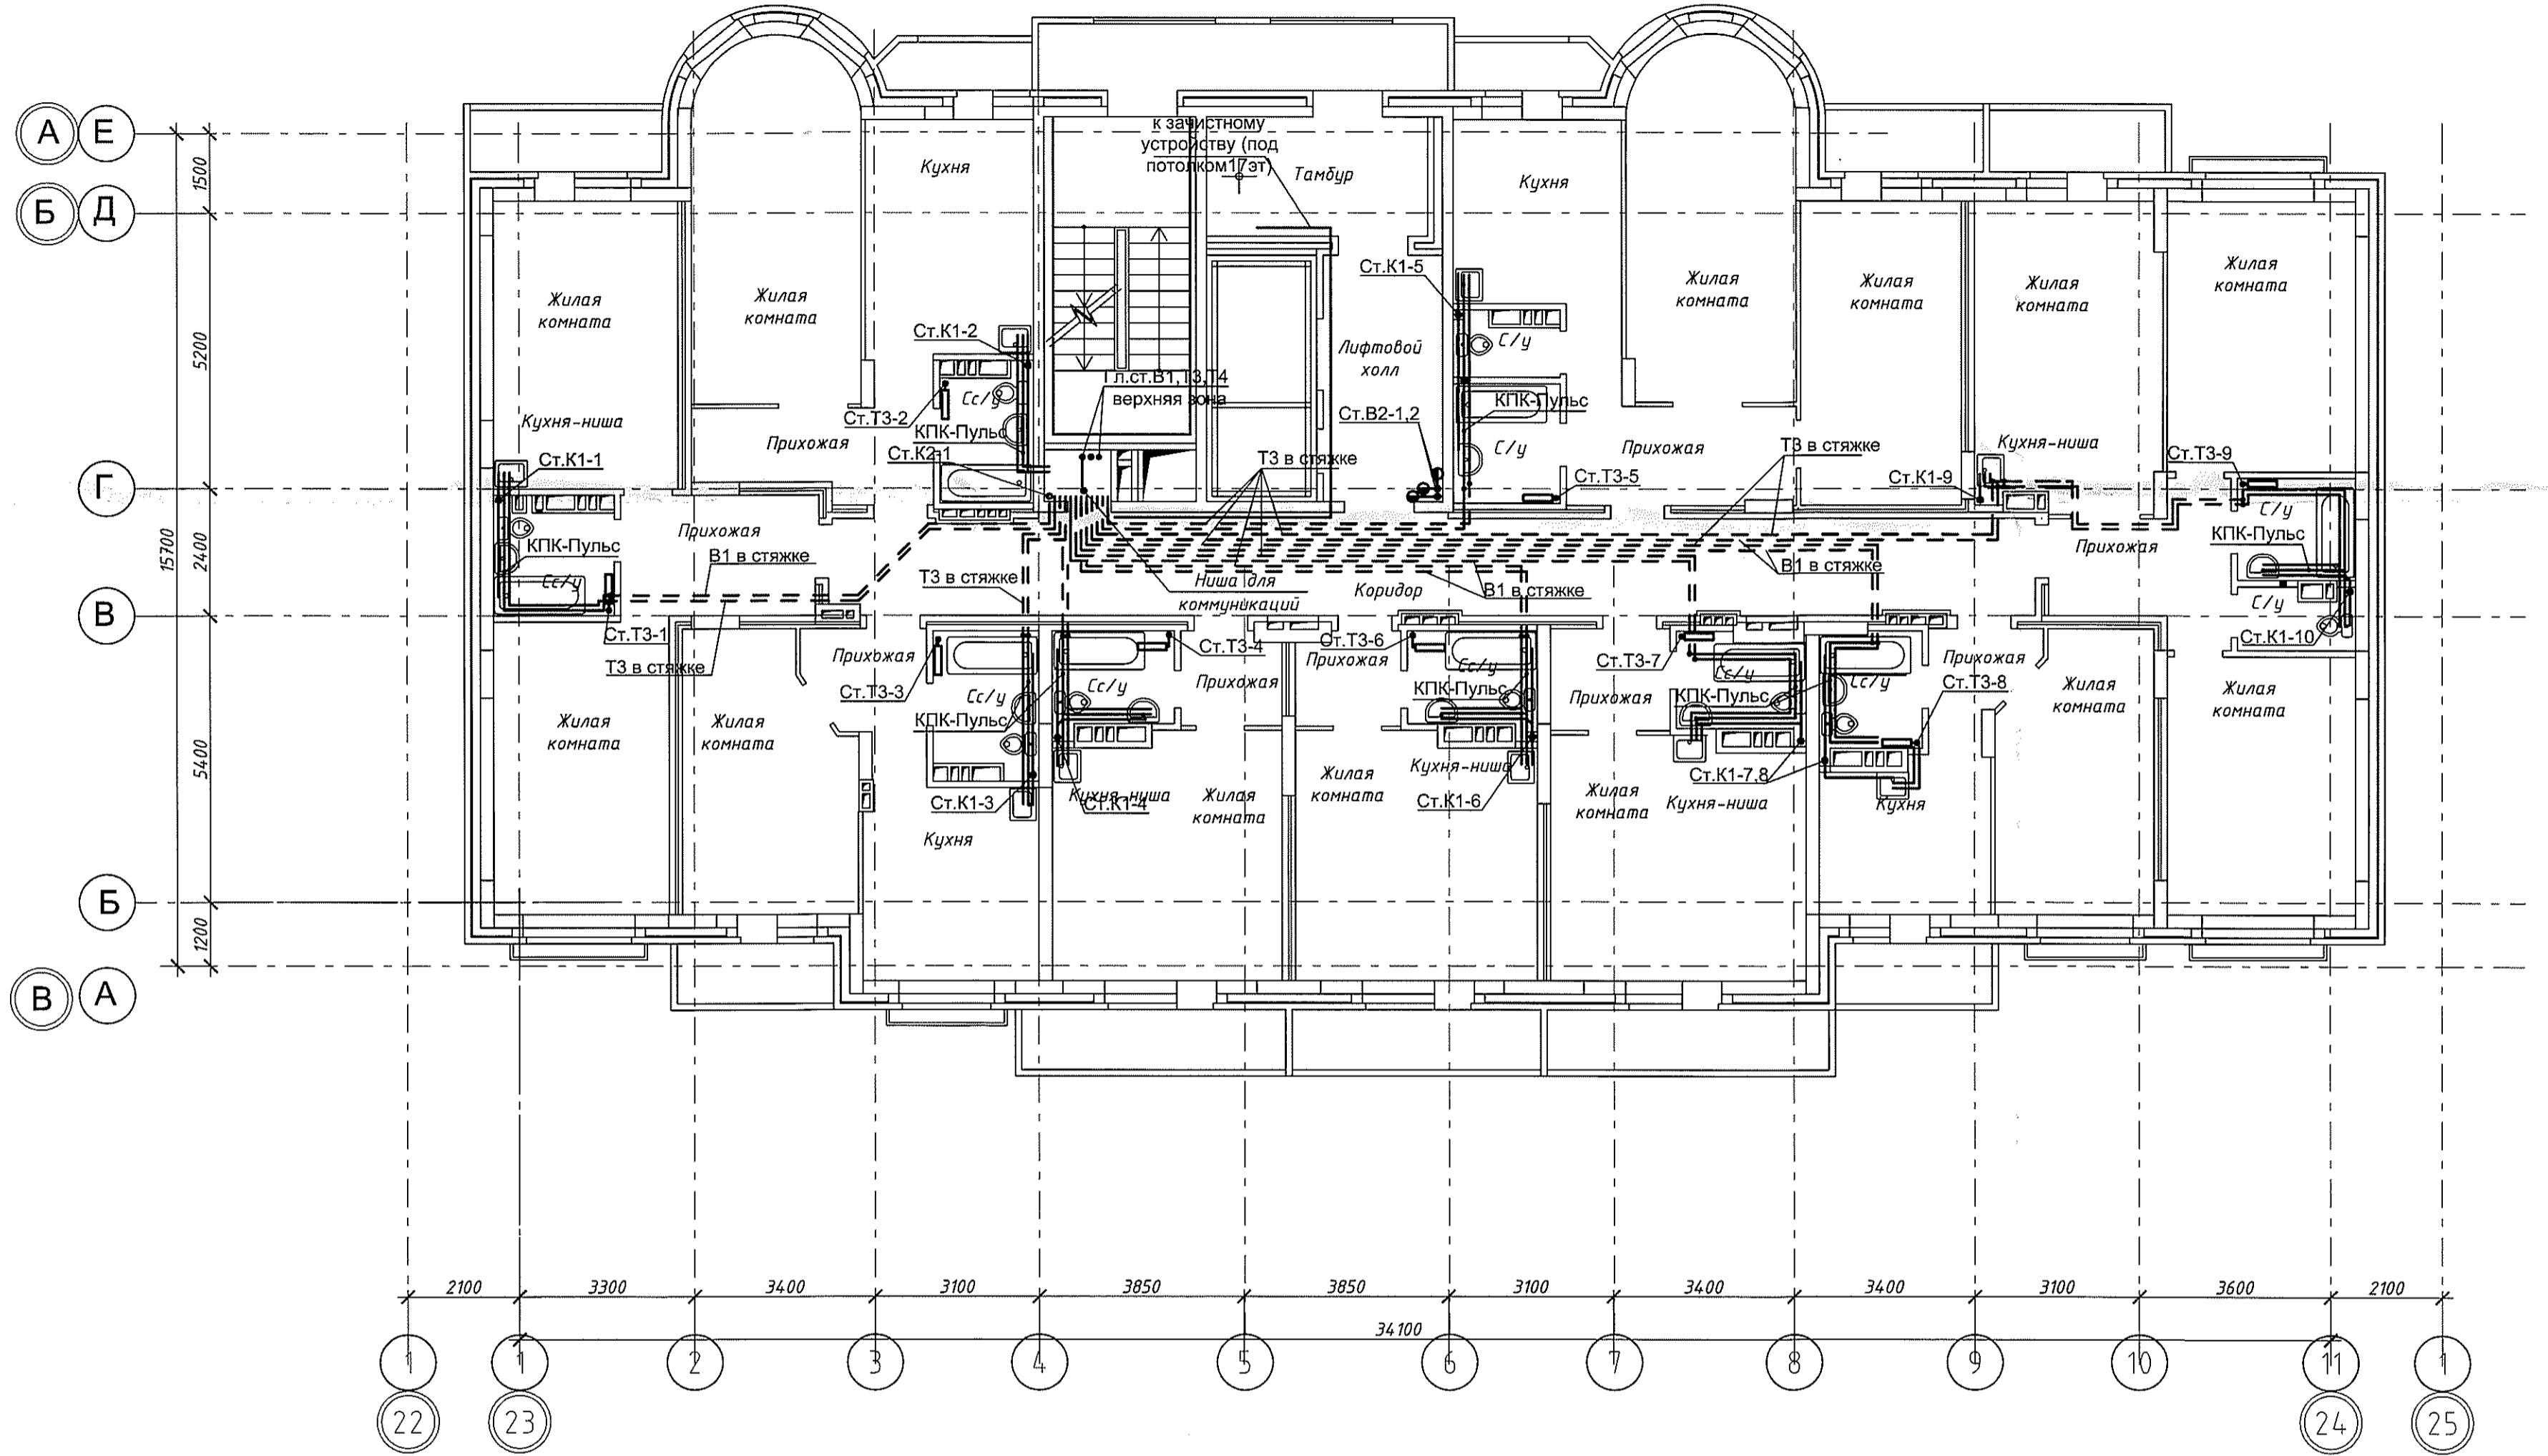


Согласовано
Ин. № подп. Подп. у дата Взам. ин. №

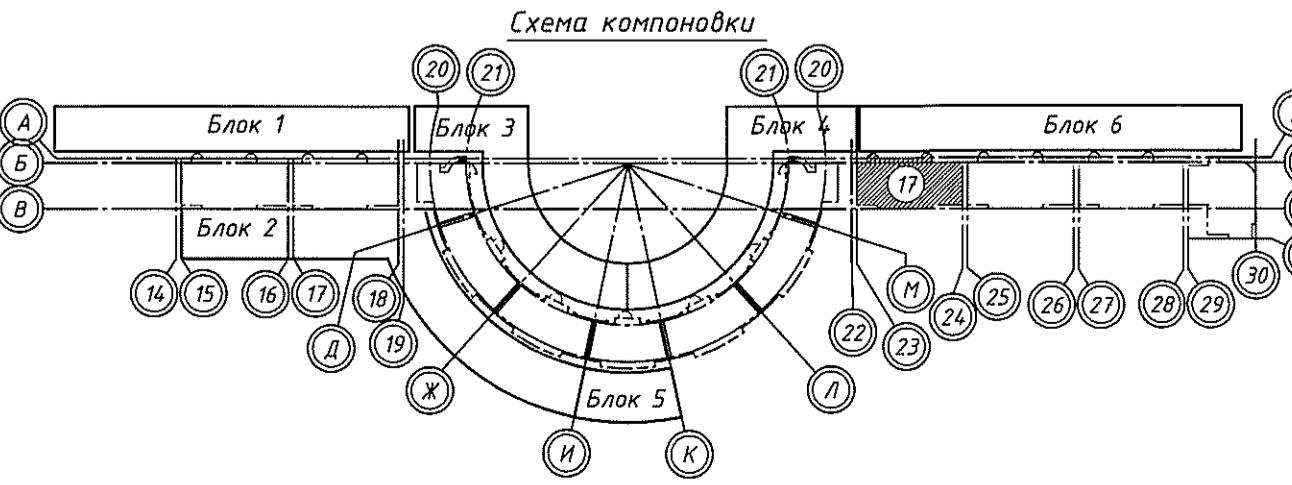


05-1/17-16-ВК

Многоэтажный жилой дом с помещениями культурно-бытового и социального назначения, подземной автостоянкой, сквером по ул. Старовойтой в Ленинском районе г. Новосибирска II очередь строительства

Изм.	Кол. уч.	Лист	№ док.	Подп.	Дата
Разработал	Ефремова А.				05.08.
Проверил	Ефремова Н.				05.08.
Н.контроль	Неманов				
Блок-секция №17					
План 17 этажа. Системы В1, В2, Т3, Т4, К1, К2					
ООО "Оклэнд"					

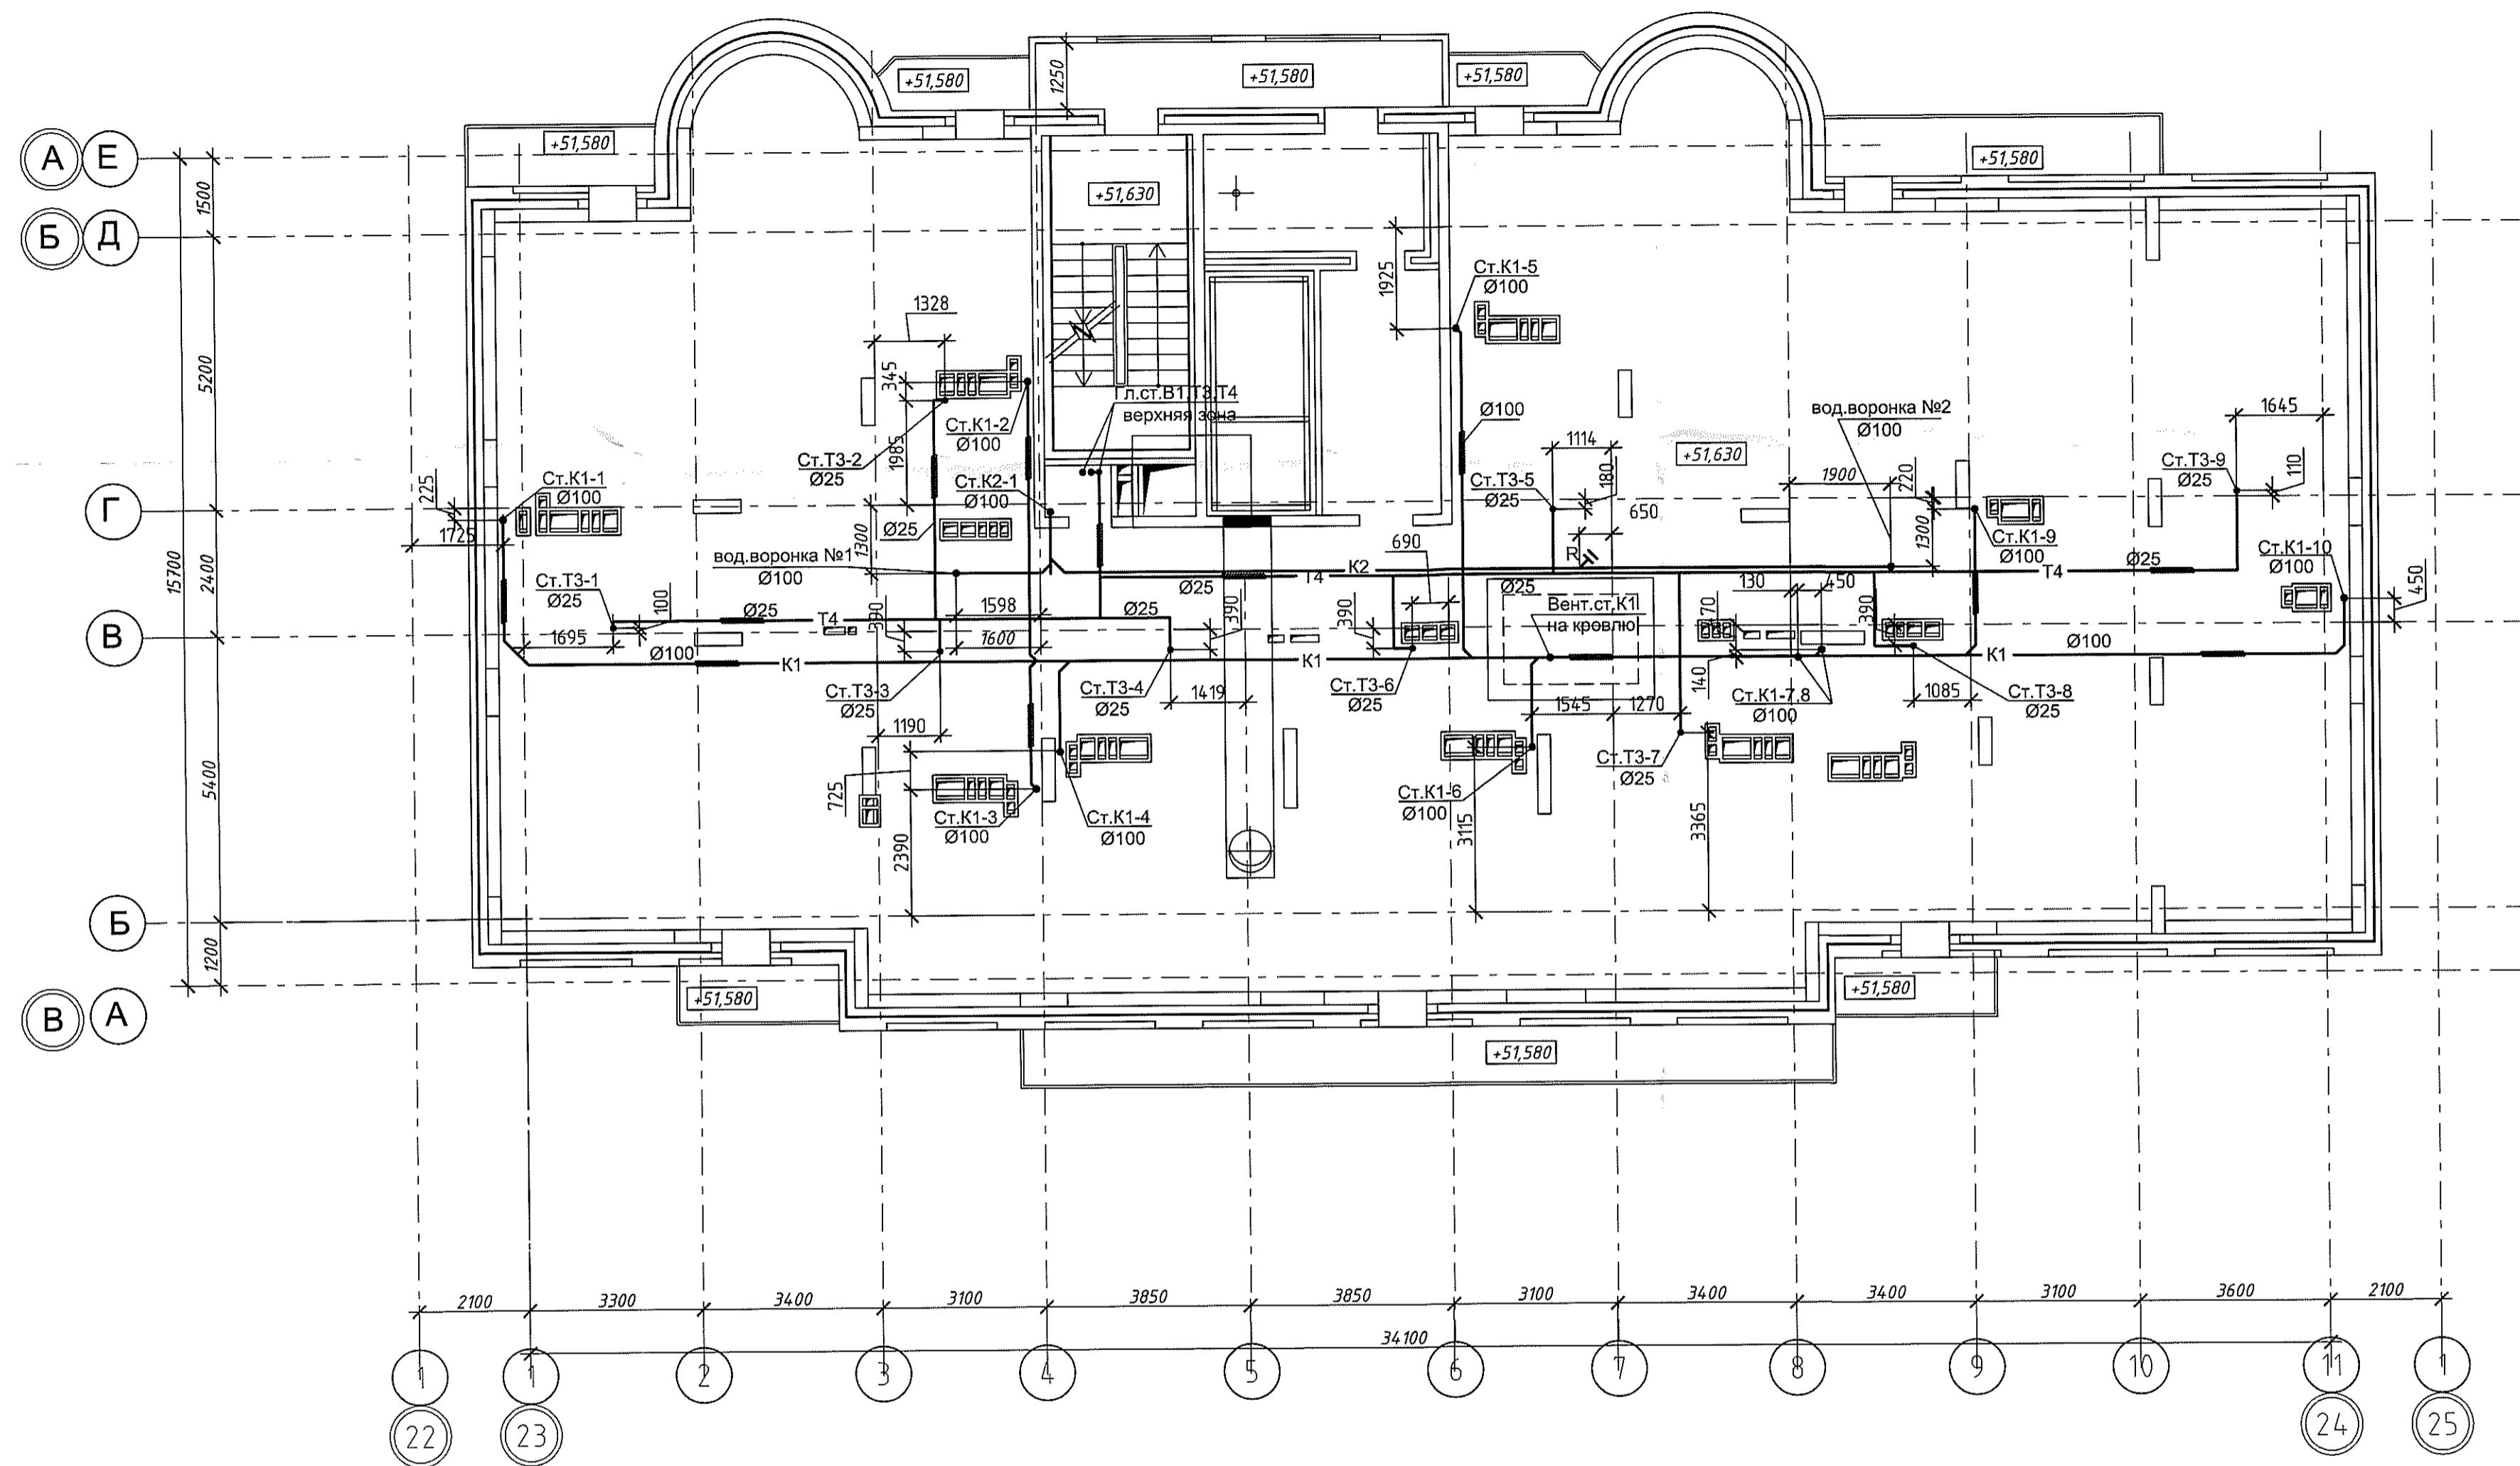

Инд. № подп.	Подп. и дата	Взам. инф. №
Согласовано		

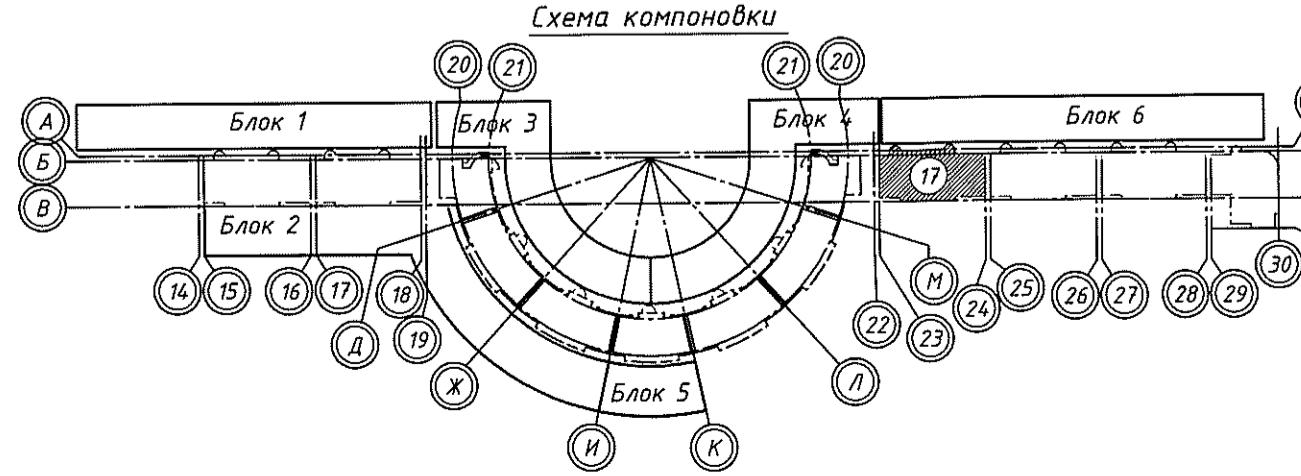

05-1/17-16-ВК					
Многозажный жилой дом с помещениями культурно-бытового и социального назначения, подземной аттракционной, сквером по ул. Старовой в Ленинском районе г. Новосибирска. II очередь строительства.					
Изм.	Кол. чч.	Лист	№ док.	Подп.	Дата
Разработала	Ефремова А.	Схема	Черт.		2018
Проверил	Ефремова Н.	Схема			2018
Н.контроль	Неманов				


Блок-секция №17

Стадия Лист Листов


Р 13

План чердака. Системы В1, Т3, Т4, К1, К2


ООО "Оклэнд"

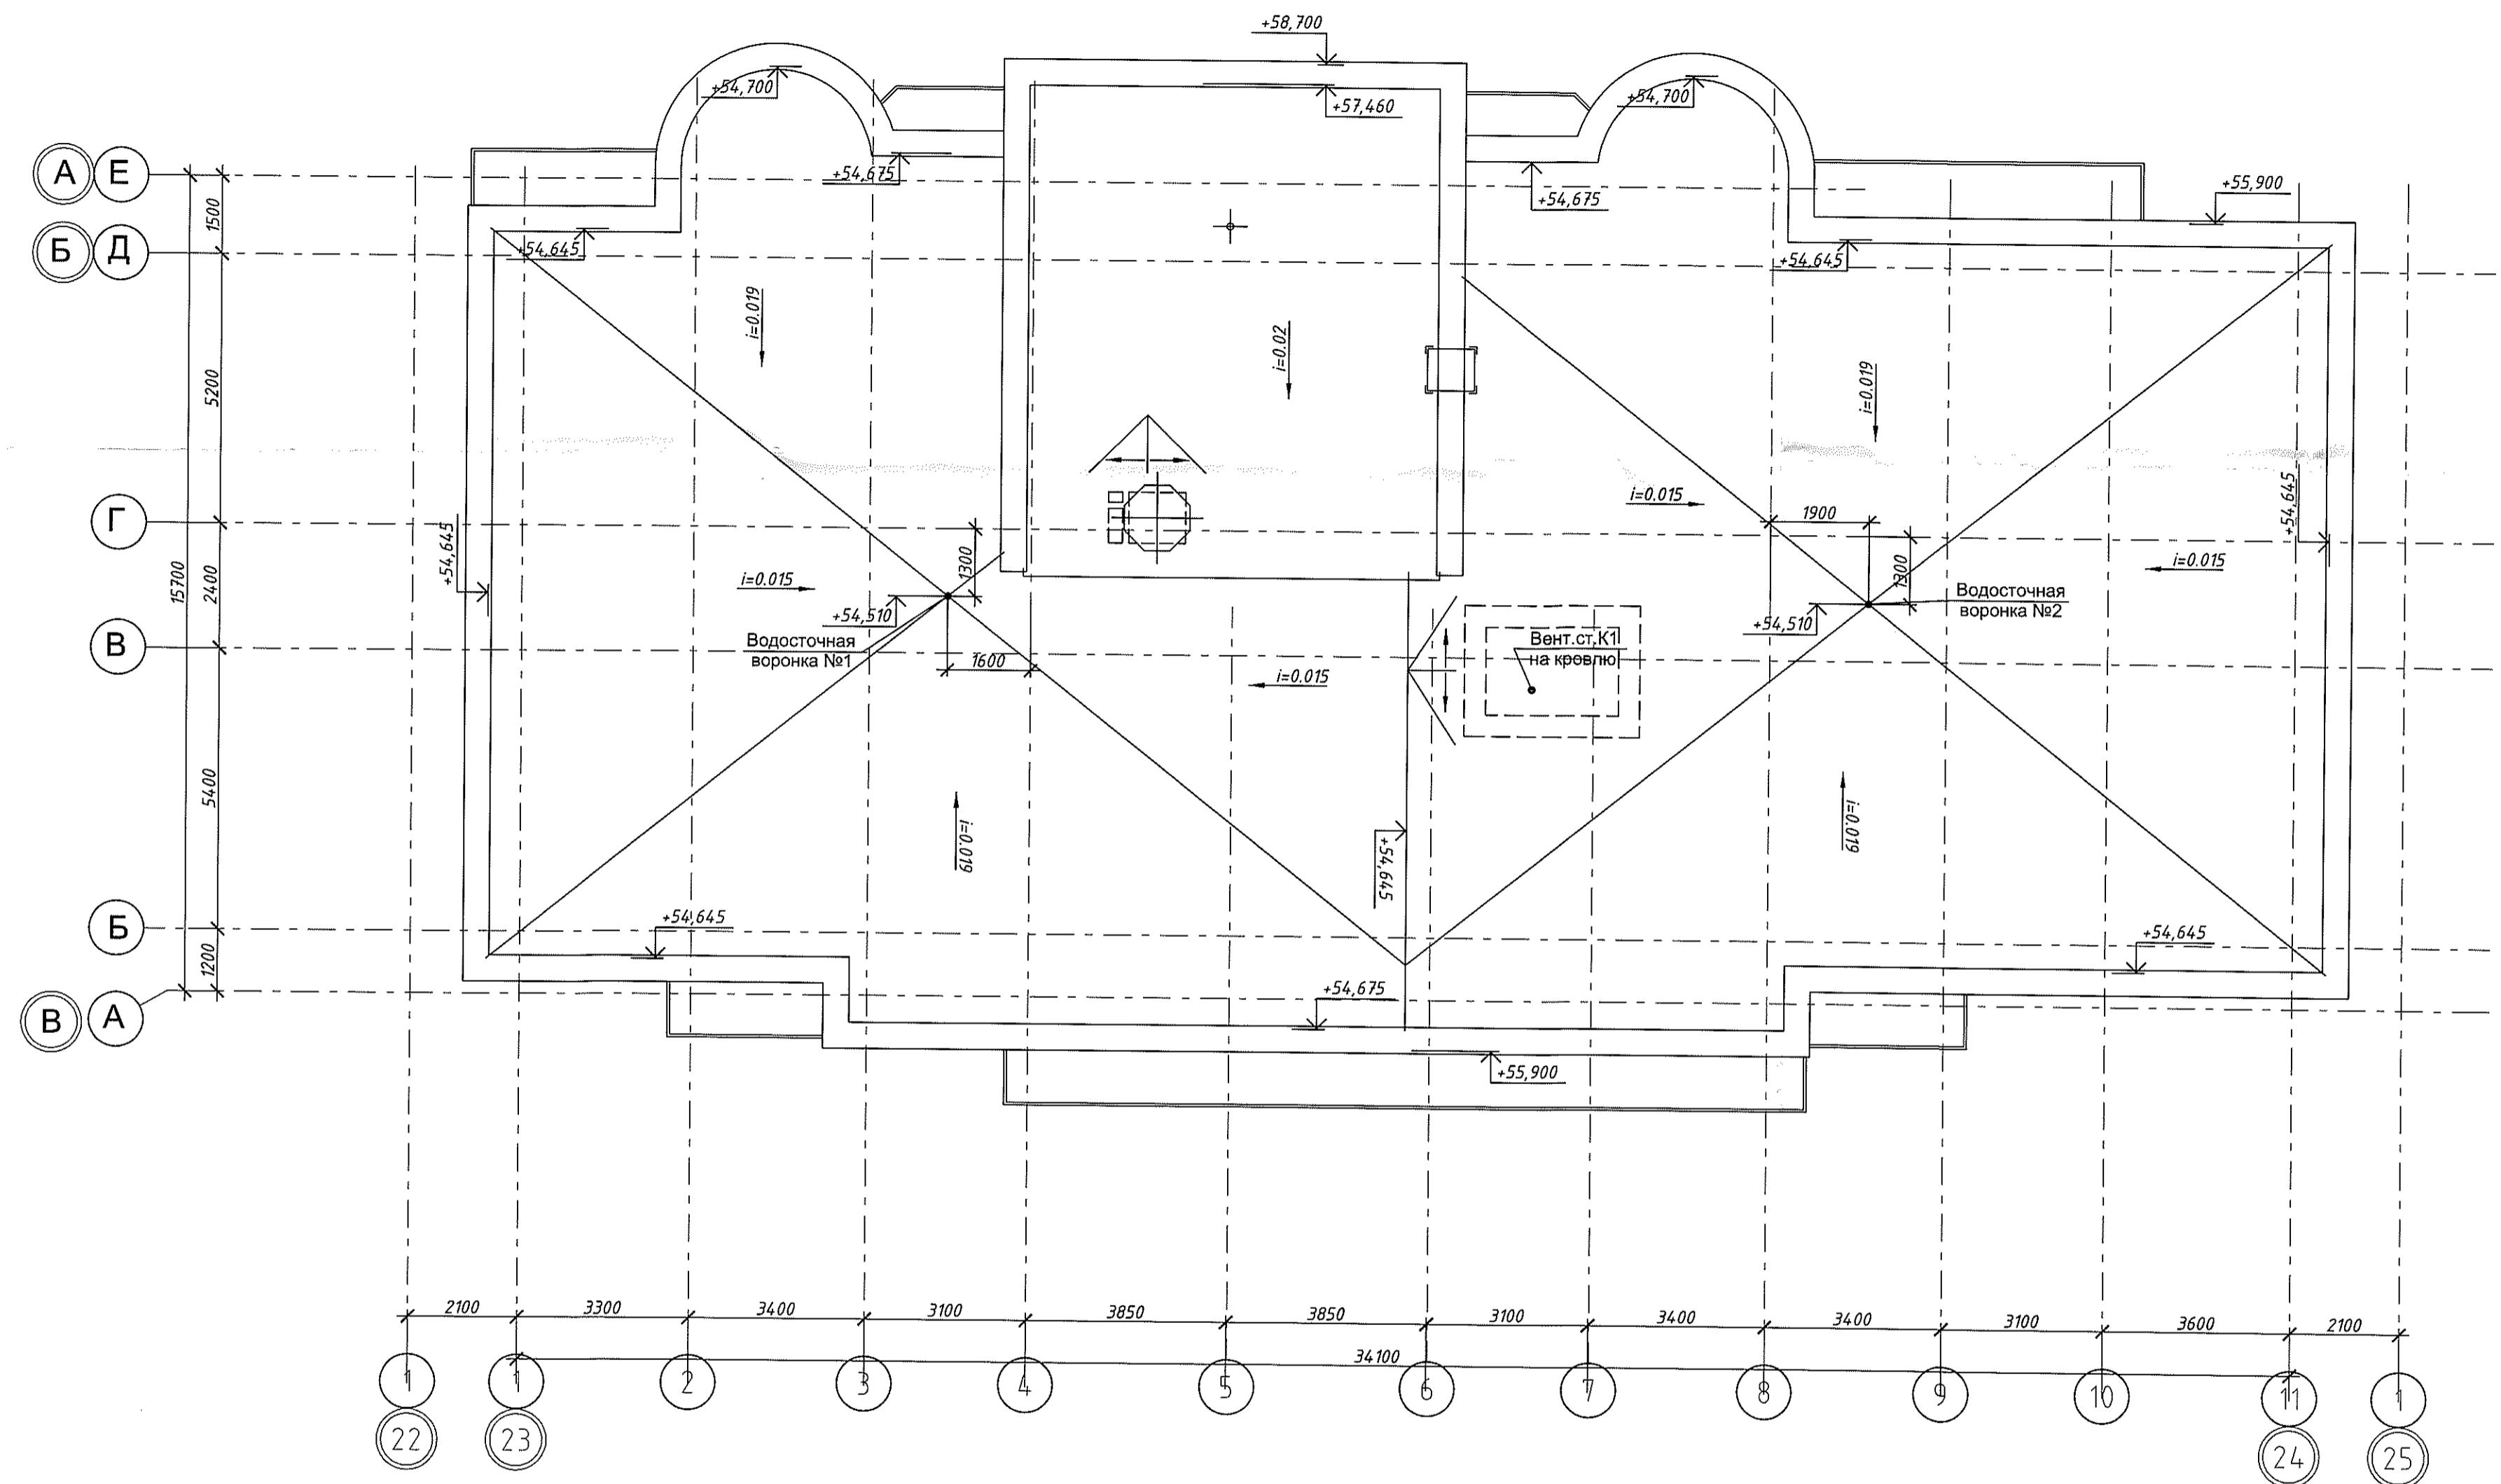

Согласовано		
Подп. и дата	Взам. член №	
Иоф. № подп.		

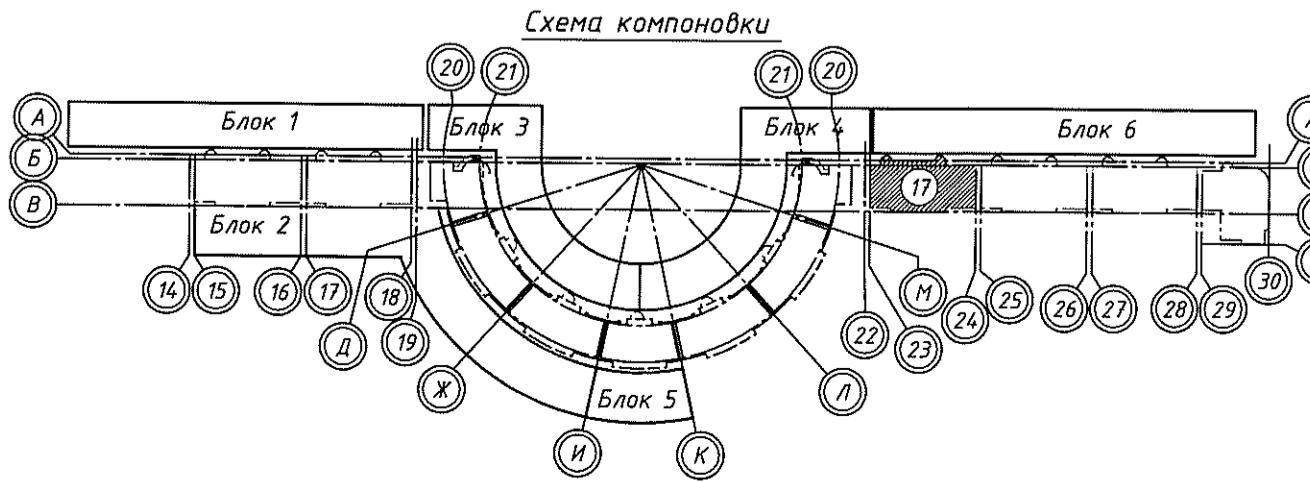

05-1/17-16-ВК					
Многозажный жилой дом с помещениями культурно-бытового и социального назначения, подземной апостоянкой, сквером по ул. Старовой в Ленинском районе г. Новосибирска II очередь строительства					
Изм.	Кол.ч.	Лист	№ док.	Подп.	Дата
Разработала	Ефремова А	Справка	15.08.		
Проверила	Ефремова Н	Справка			
Н.контроль	Неманов	Контроль			
Блок-секция №17					
	Стадия	Лист	Листов		
	P	14			
План кровли. Системы К1, К2					
ООО "Оклэнд"					

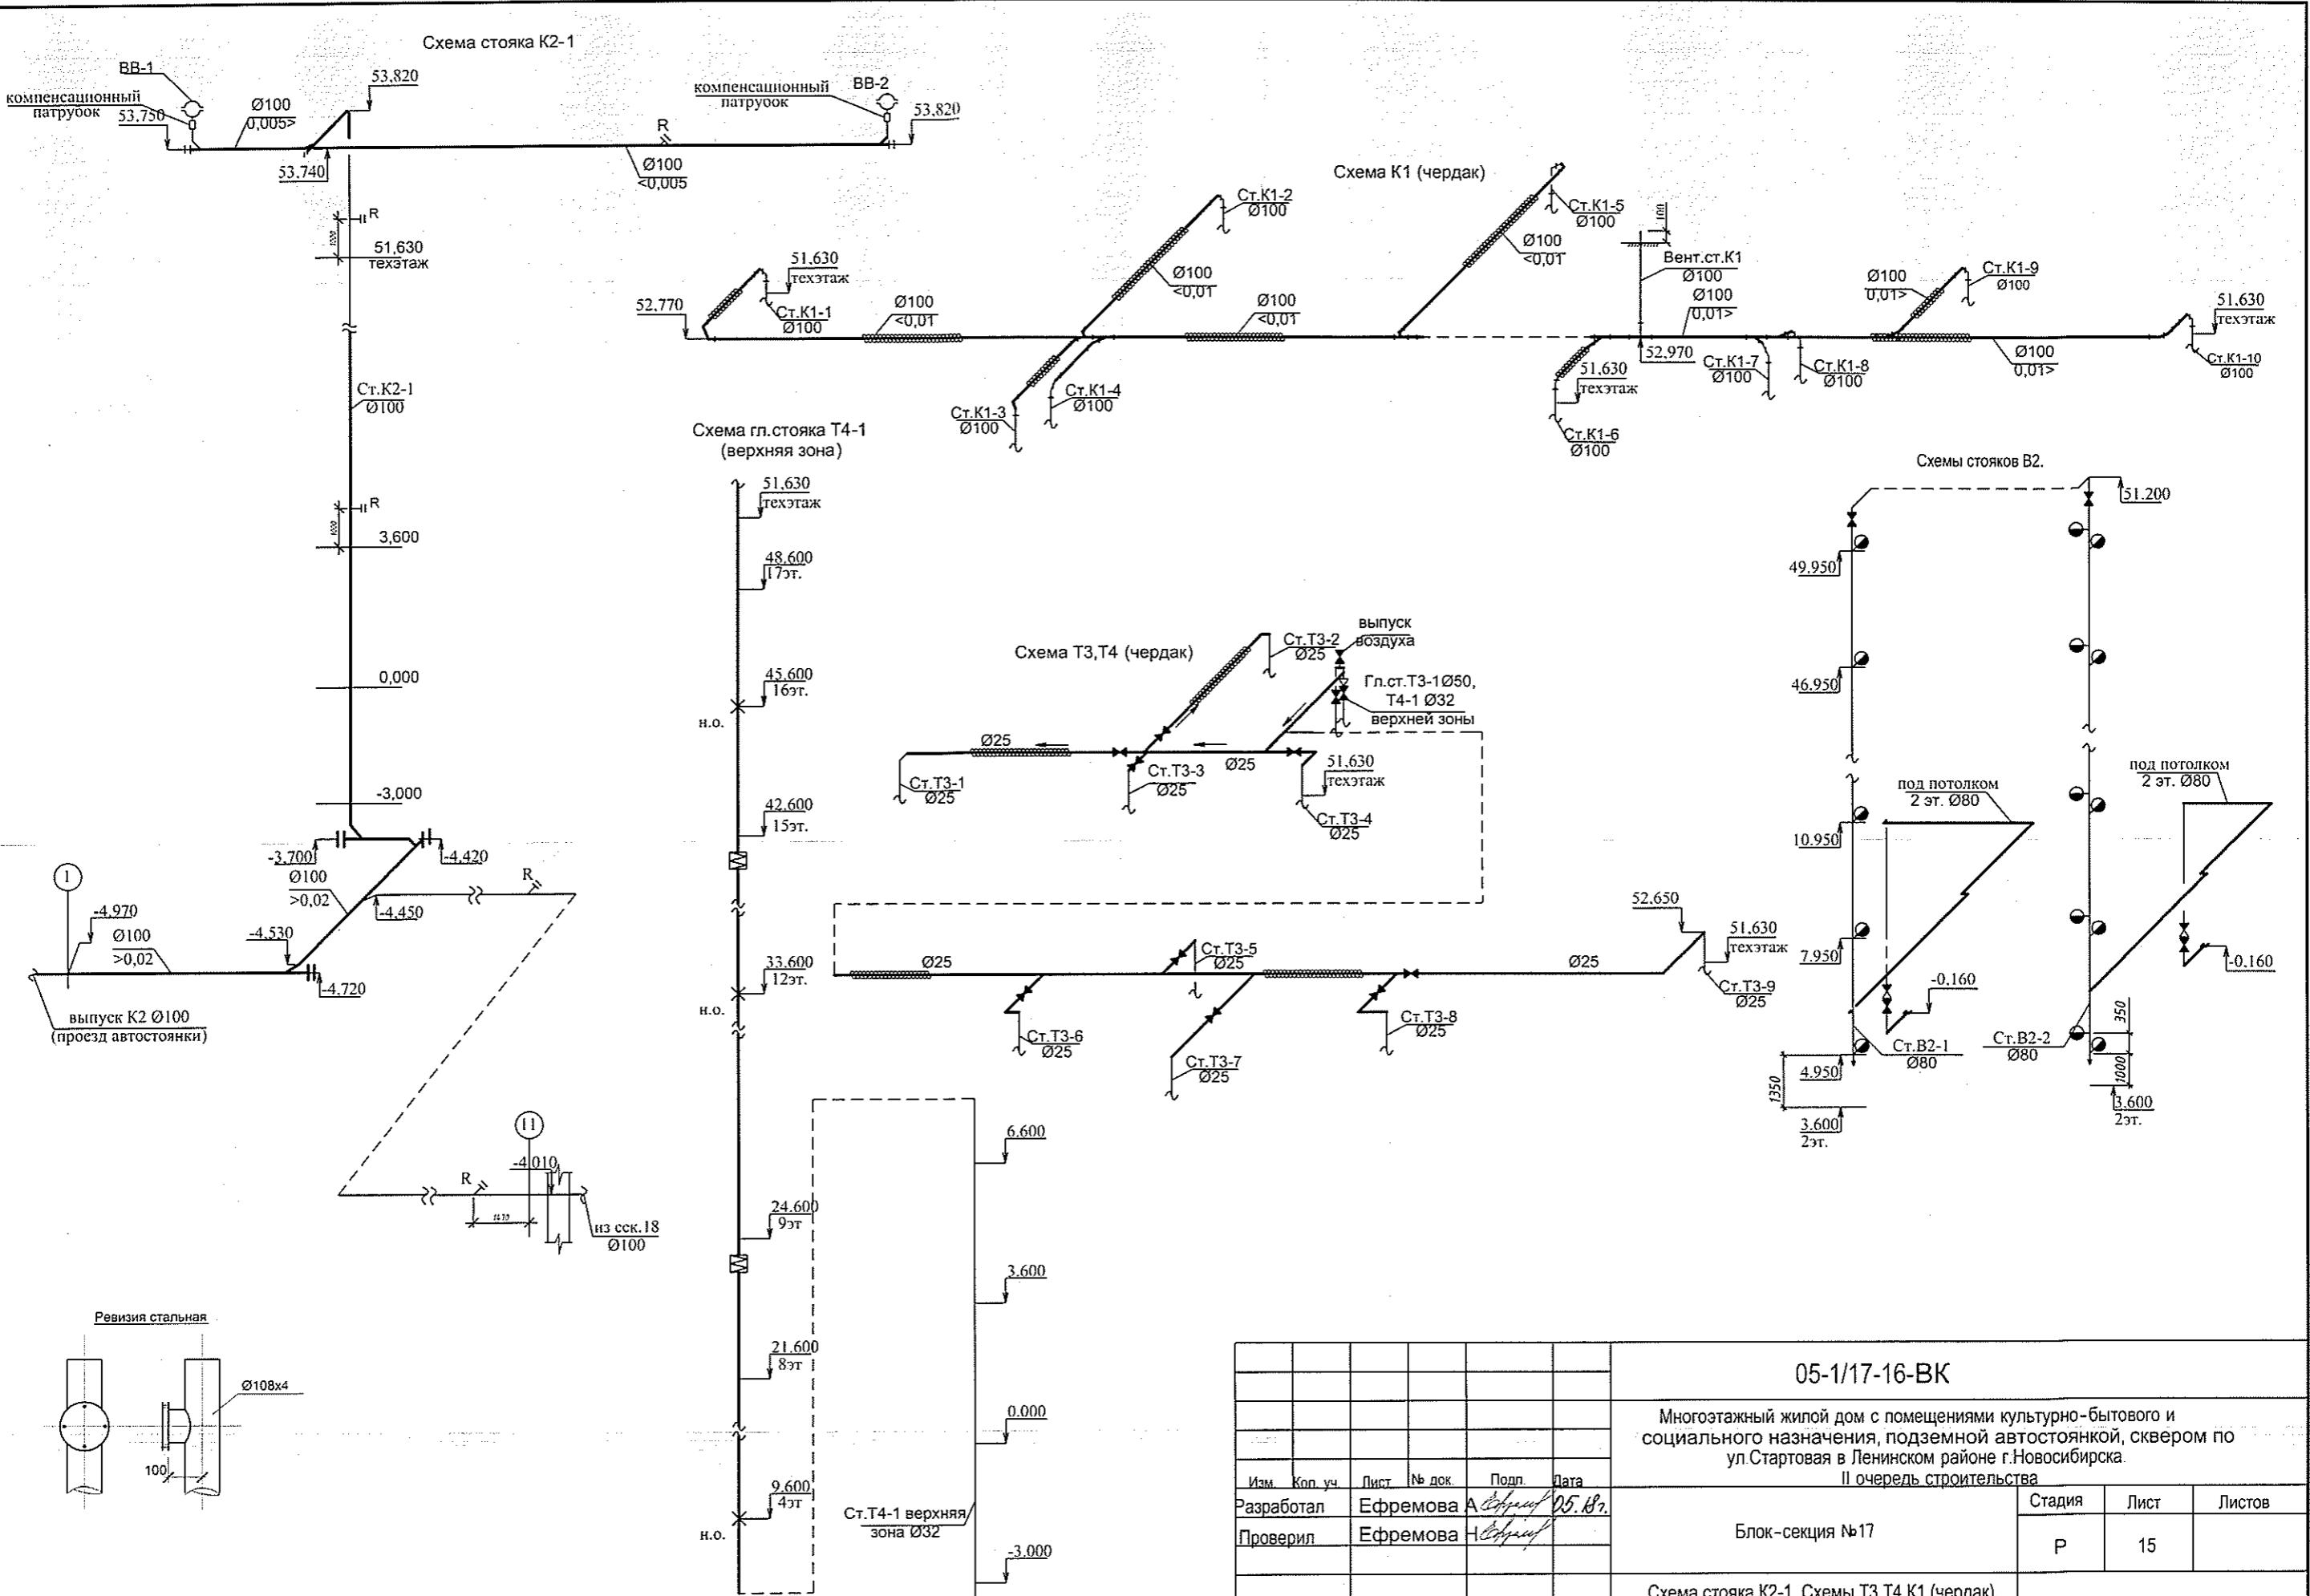

Изм.	Коп. уч.	Лист	№ док.	Подп.	Дата
Разработал	Ефремова А.Н.	Лист	05.87.		
Проверил	Ефремова Н.Н.				
Н.Контроль	Неманов В.С.				

Схема стояка K2-1. Схемы T3,T4,K1 (чердак).
Схема гл. стояка T4-1 (верхняя зона).
Схема стояков B2.

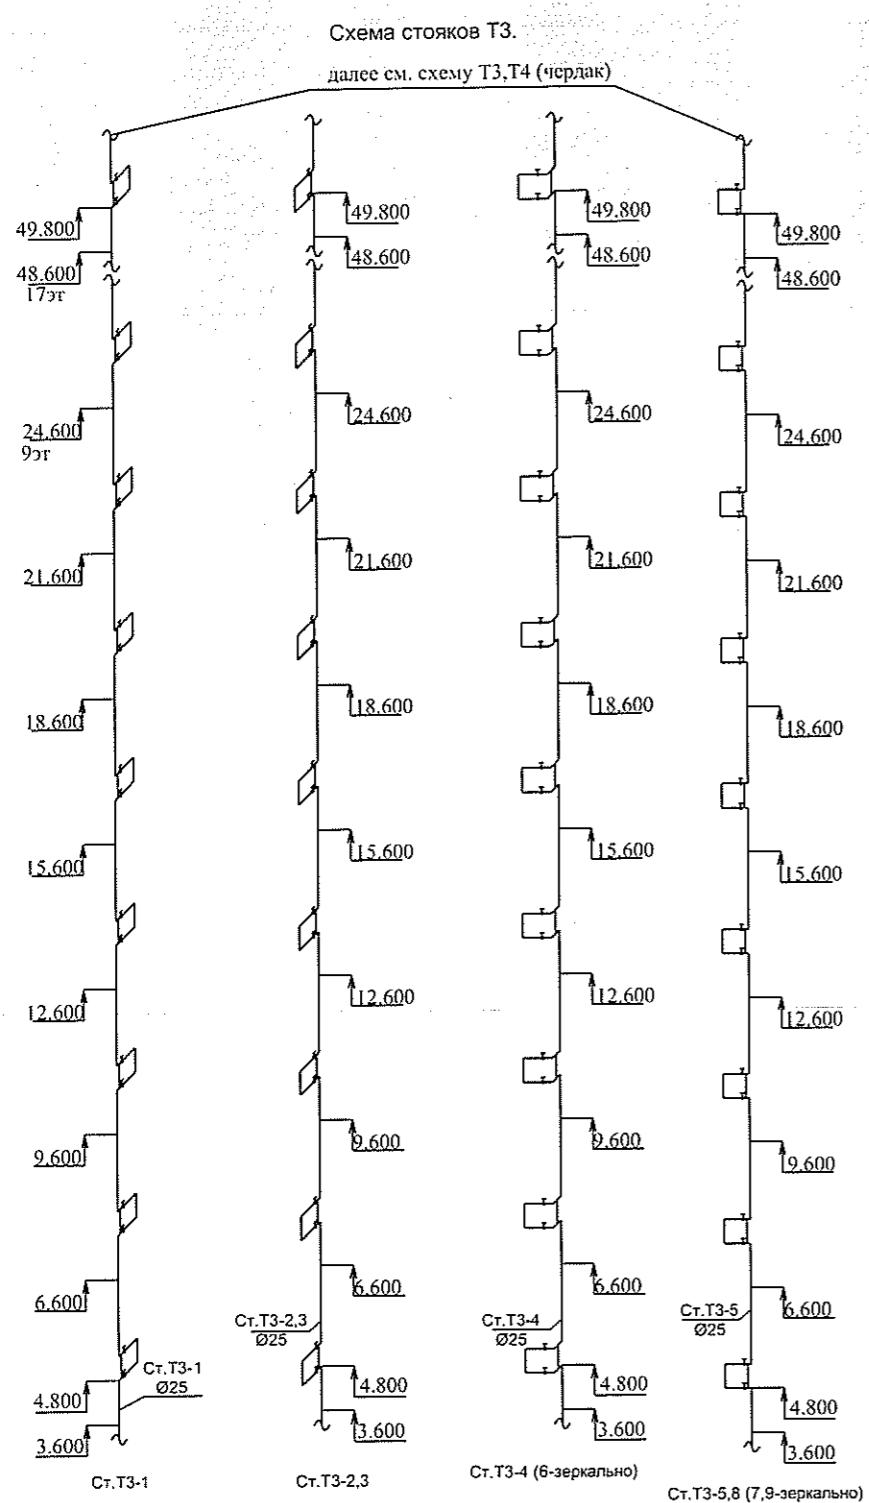


Схема стояков К1.

далее см. схему Т3,Т4 (чердак)

присоединение приборов аналогично 2 этажу

Ст.К1-1 (2-зеркально)

Ст.К1-3

Ст.К1-4 (6-зеркально)

Ст.К1-5


Ст.К1-7

Ст.К1-8

Ст.К1-9

Ст.К1-10

Схема подключения полотенцесушителя

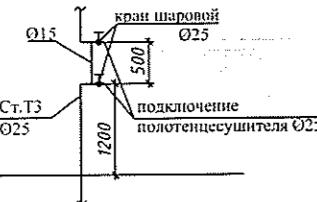

Лич. № подп.	Подп. и дата	Взам. ичев
--------------	--------------	------------

05-1/17-16-ВК

Многоэтажный жилой дом с помещениями культурно-бытового и социального назначения, подземной автостоянкой, сквером по ул. Стартовая в Ленинском районе г. Новосибирска.

II очередь строительства

Изм	Кол. уч.	Лист	№ док.	Подп.	Дата
Разработал	Ефремова	A	05.18.		
Проверил	Ефремова	H			
Н. Контроль	Неманов	K			

Блок-секция №17
Схемы стояков Т3, К1. Схема подключения полотенцесушителя

ООО «Оклэнд»

Формат А3

Инв. № подл.	Подп. и дата	Взам. инв. №
--------------	--------------	--------------

Схема гл.стояка Т3,Т4(нижняя зона).


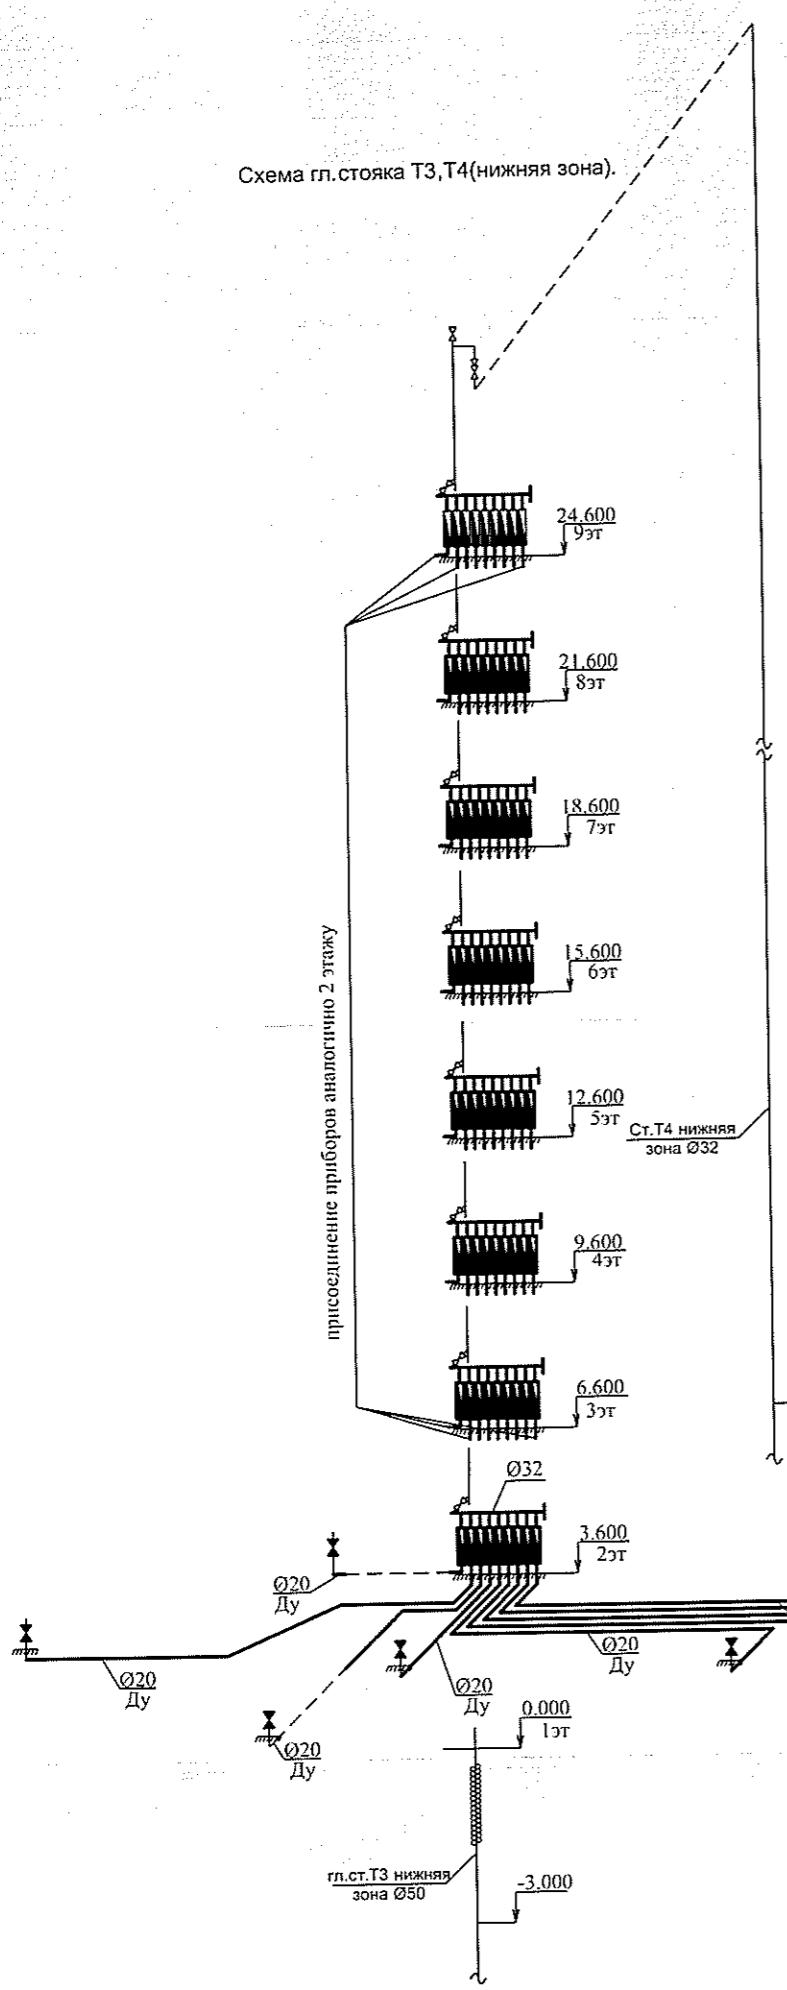


Схема гл.стояка В1(нижняя зона).

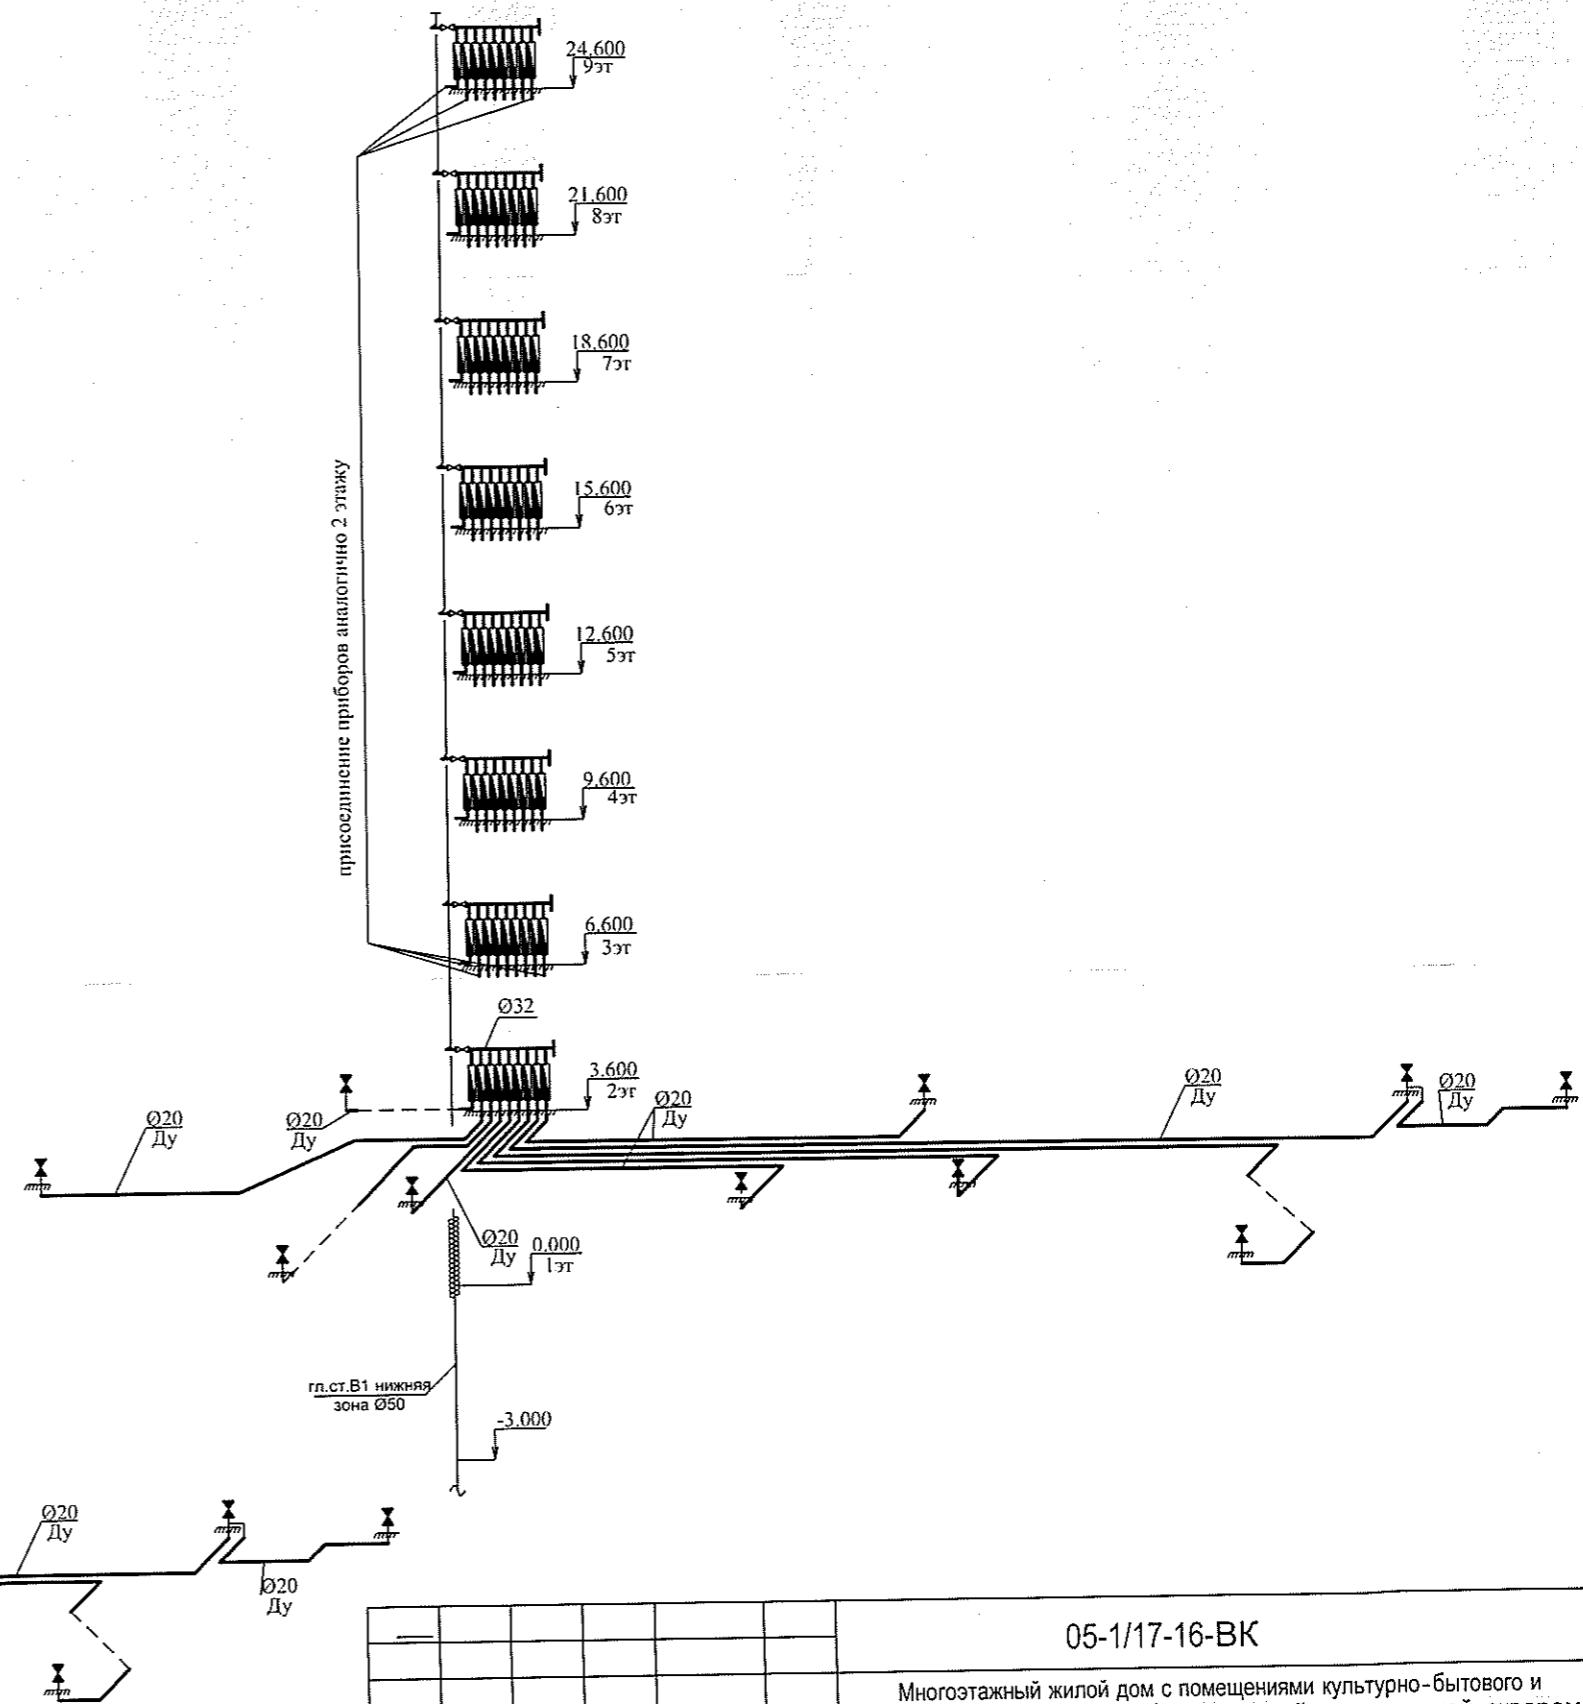

05-1/17-16-ВК


Многоэтажный жилой дом с помещениями культурно-бытового и социального назначения, подземной автостоянкой, сквером по ул.Стартовая в Ленинском районе г.Новосибирска.
II очередь строительства

Изм.	Кол. уч.	Лист	№ док.	Подп.	Дата
Разработал	Ефремова	А.Сергей	05.18		
Проверил	Ефремова	Н.Сергей			
Н.Контроль	Неманов				

Блок-секция №17

Схемы гл.стояка В1,Т3,Т4(нижняя зона).

ООО «Оклэнд»

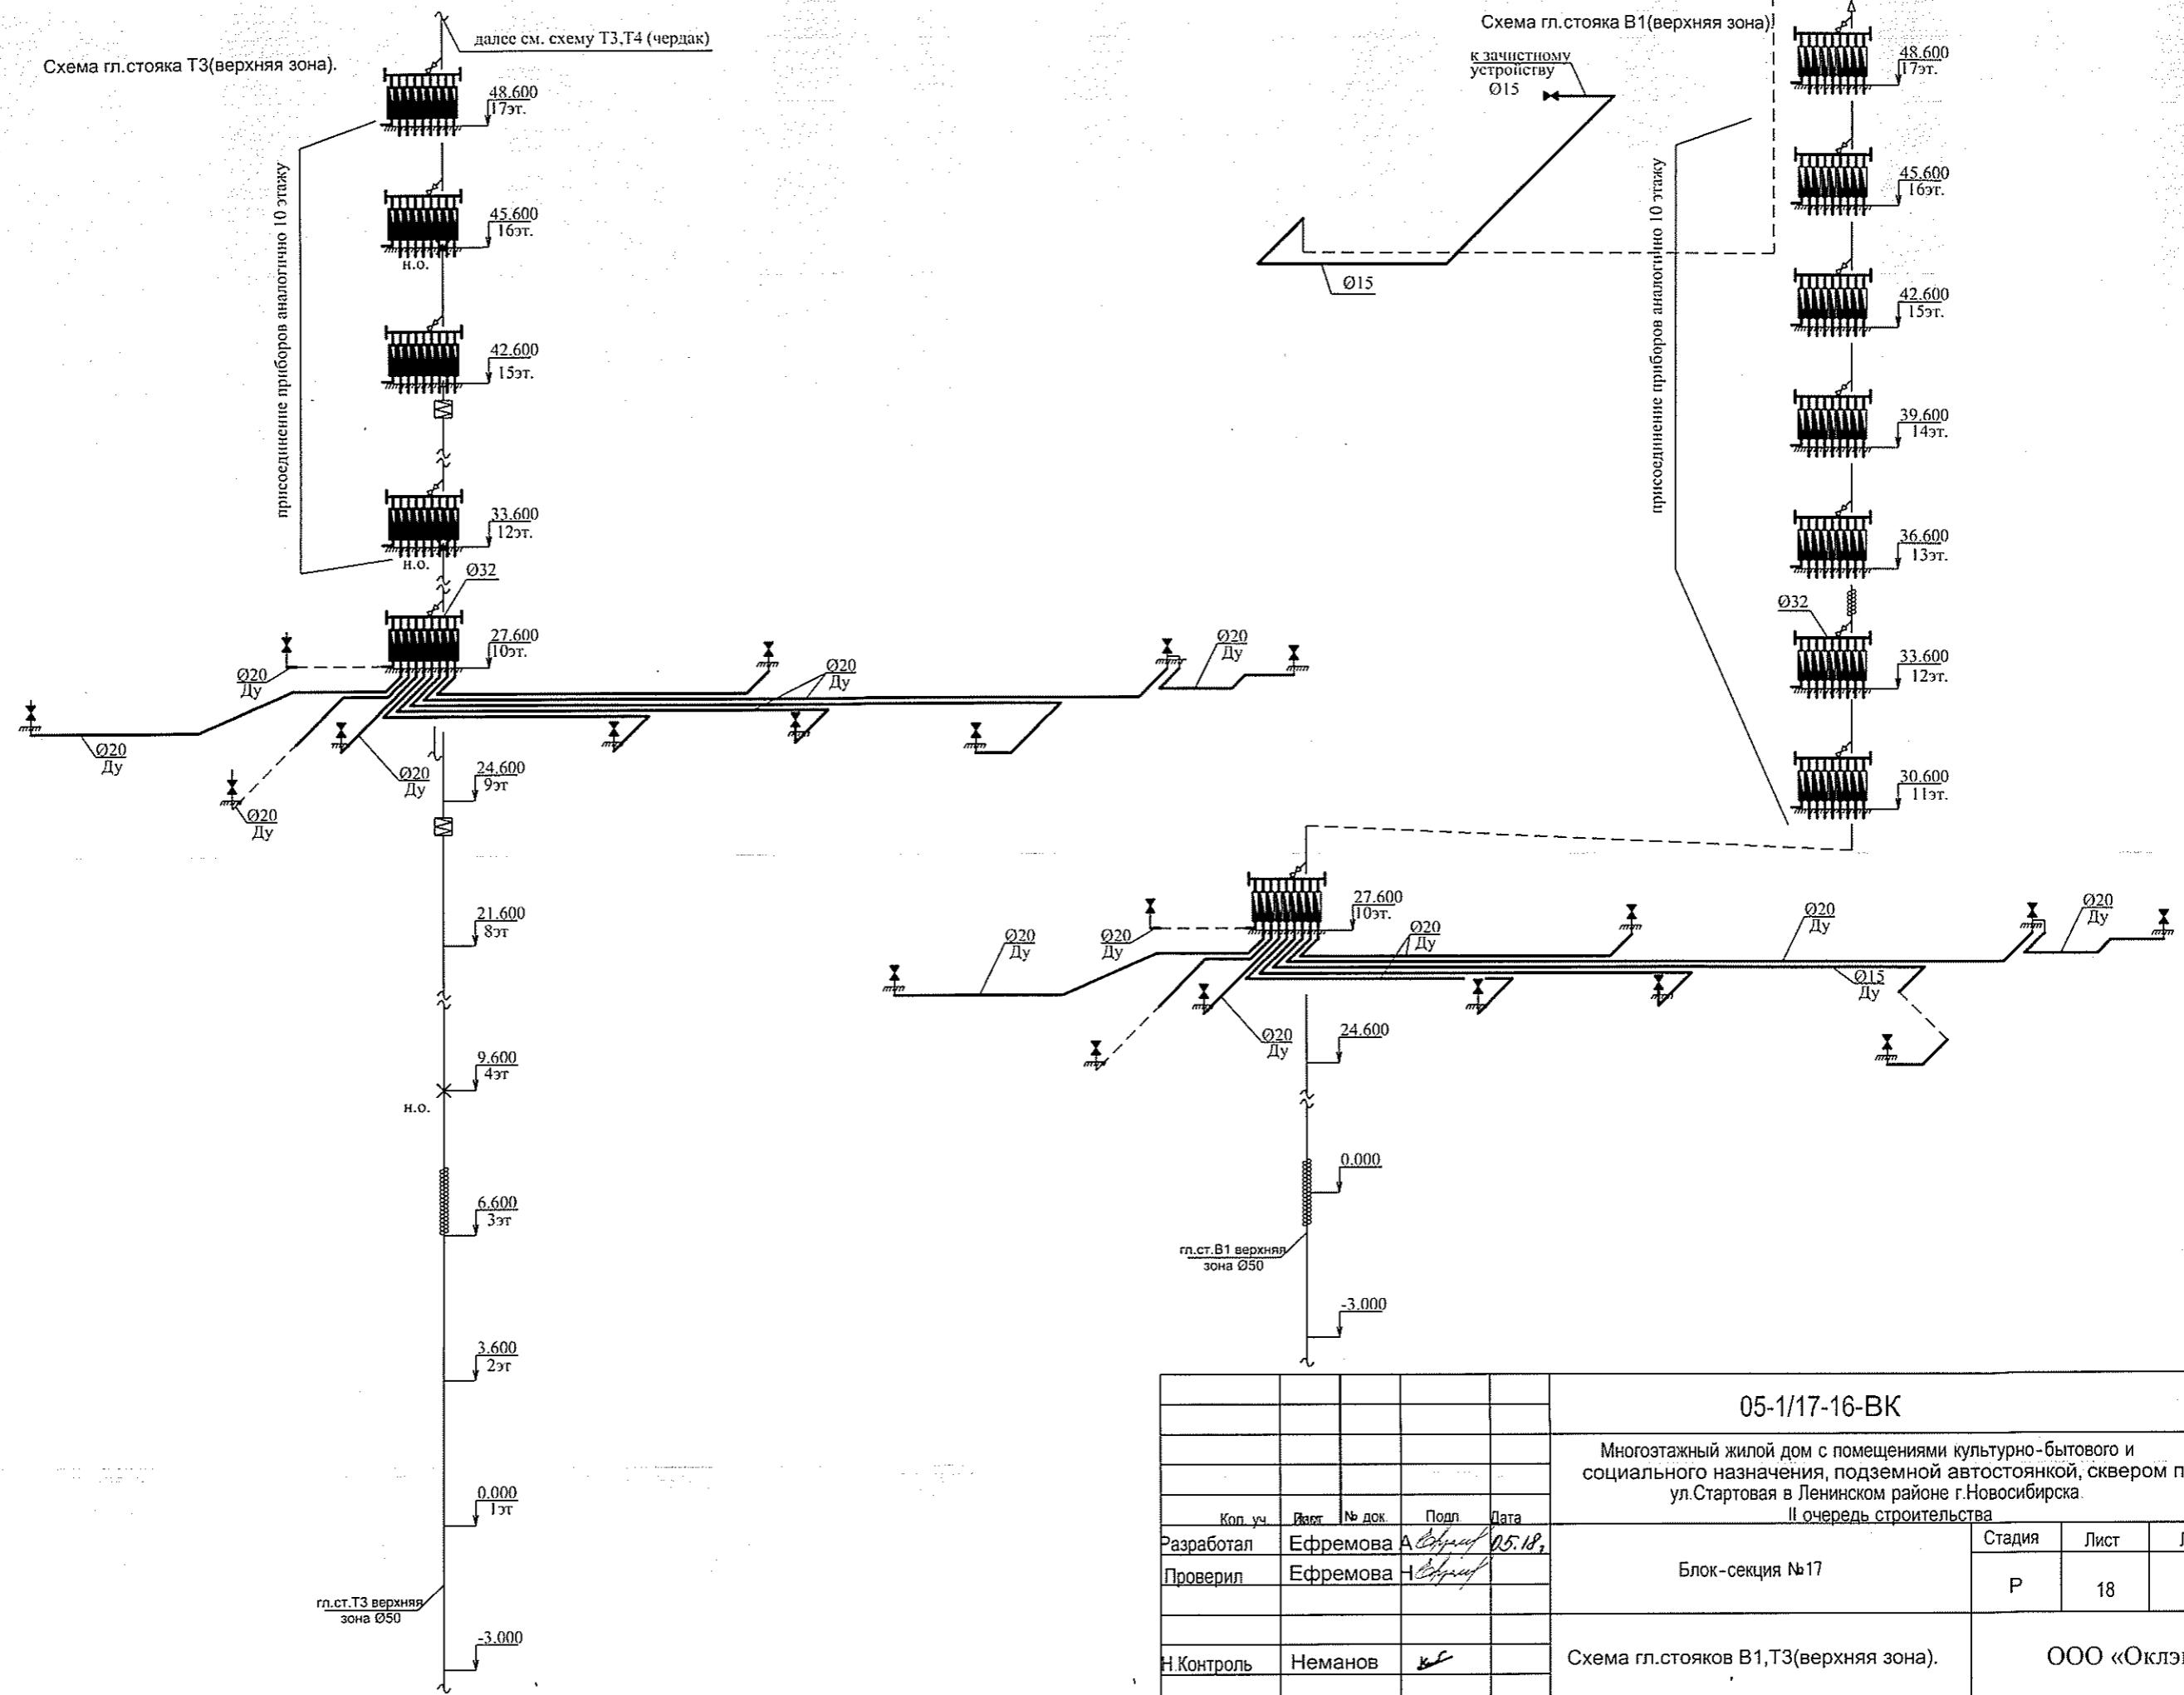



					05-1/17-16-ВК			
					Многоэтажный жилой дом с помещениями культурно-бытового и социального назначения, подземной автостоянкой, сквером по ул.Стартовая в Ленинском районе г.Новосибирска.			
Кол. уч	Измт	№ док.	Подп.	Дата				
Разработал	Ефремова А	<i>София</i>	05.18,		II очередь строительства			
Проверил	Ефремова Н	<i>София</i>						
Н. Контроль	Неманов	<i>Б</i>			Блок-секция №17			
						P 18		
					Схема гл.стояков В1,Т3(верхняя зона).	Листов		
						ООО «Оклэнд»		

05-1/17-16-BK

Многоэтажный жилой дом с помещениями культурно-бытового и социального назначения, подземной автостоянкой, сквером по ул.Стартовая в Ленинском районе г.Новосибирска.

II очередь строительства

ООО «Оклэнд»

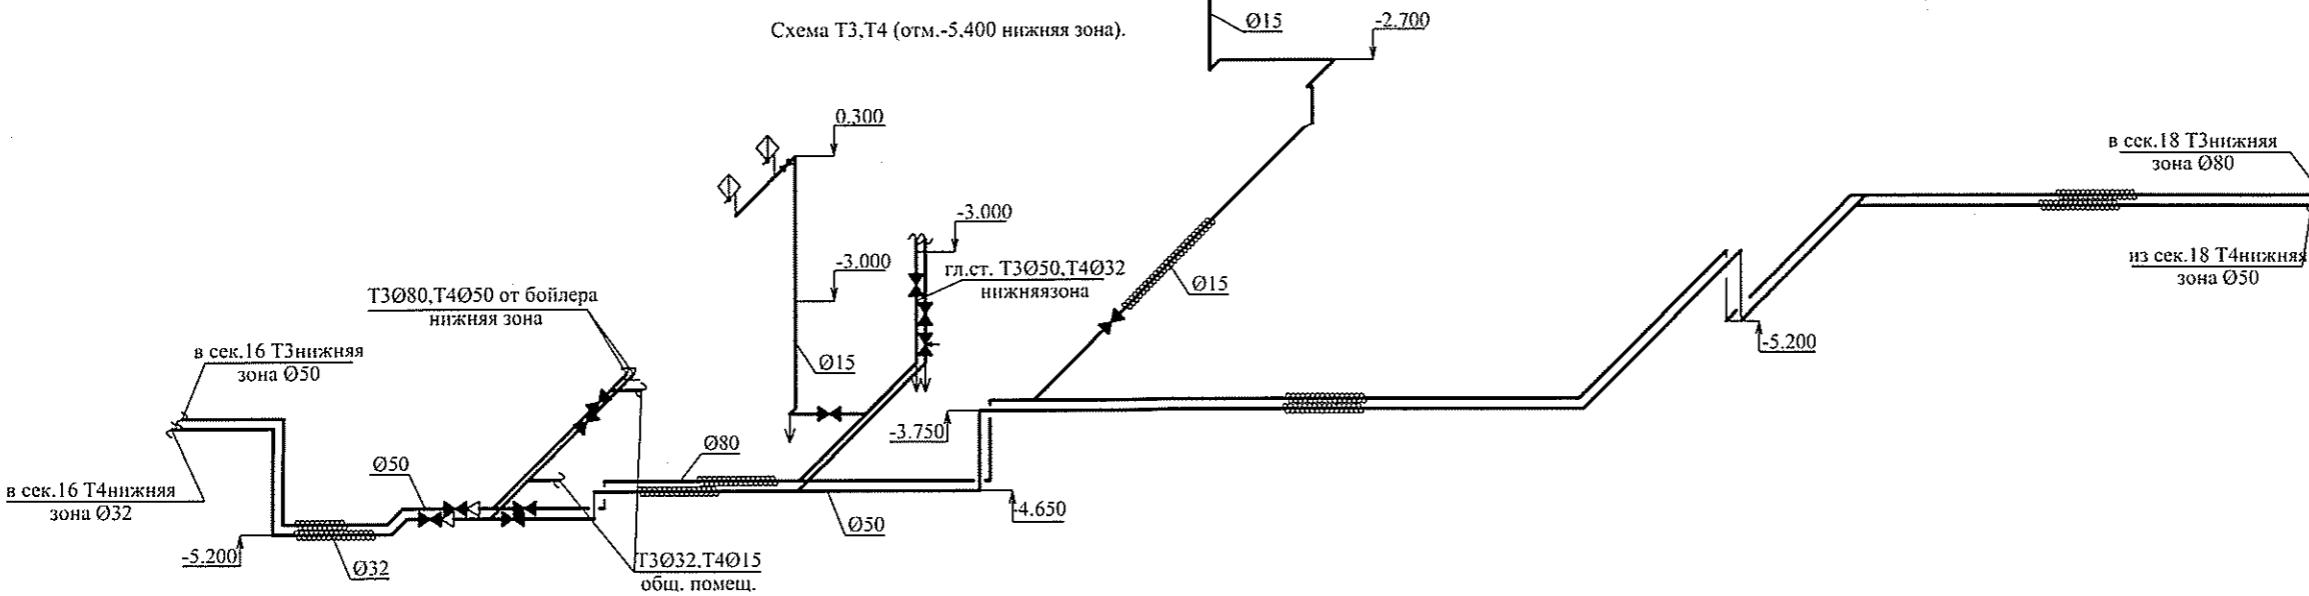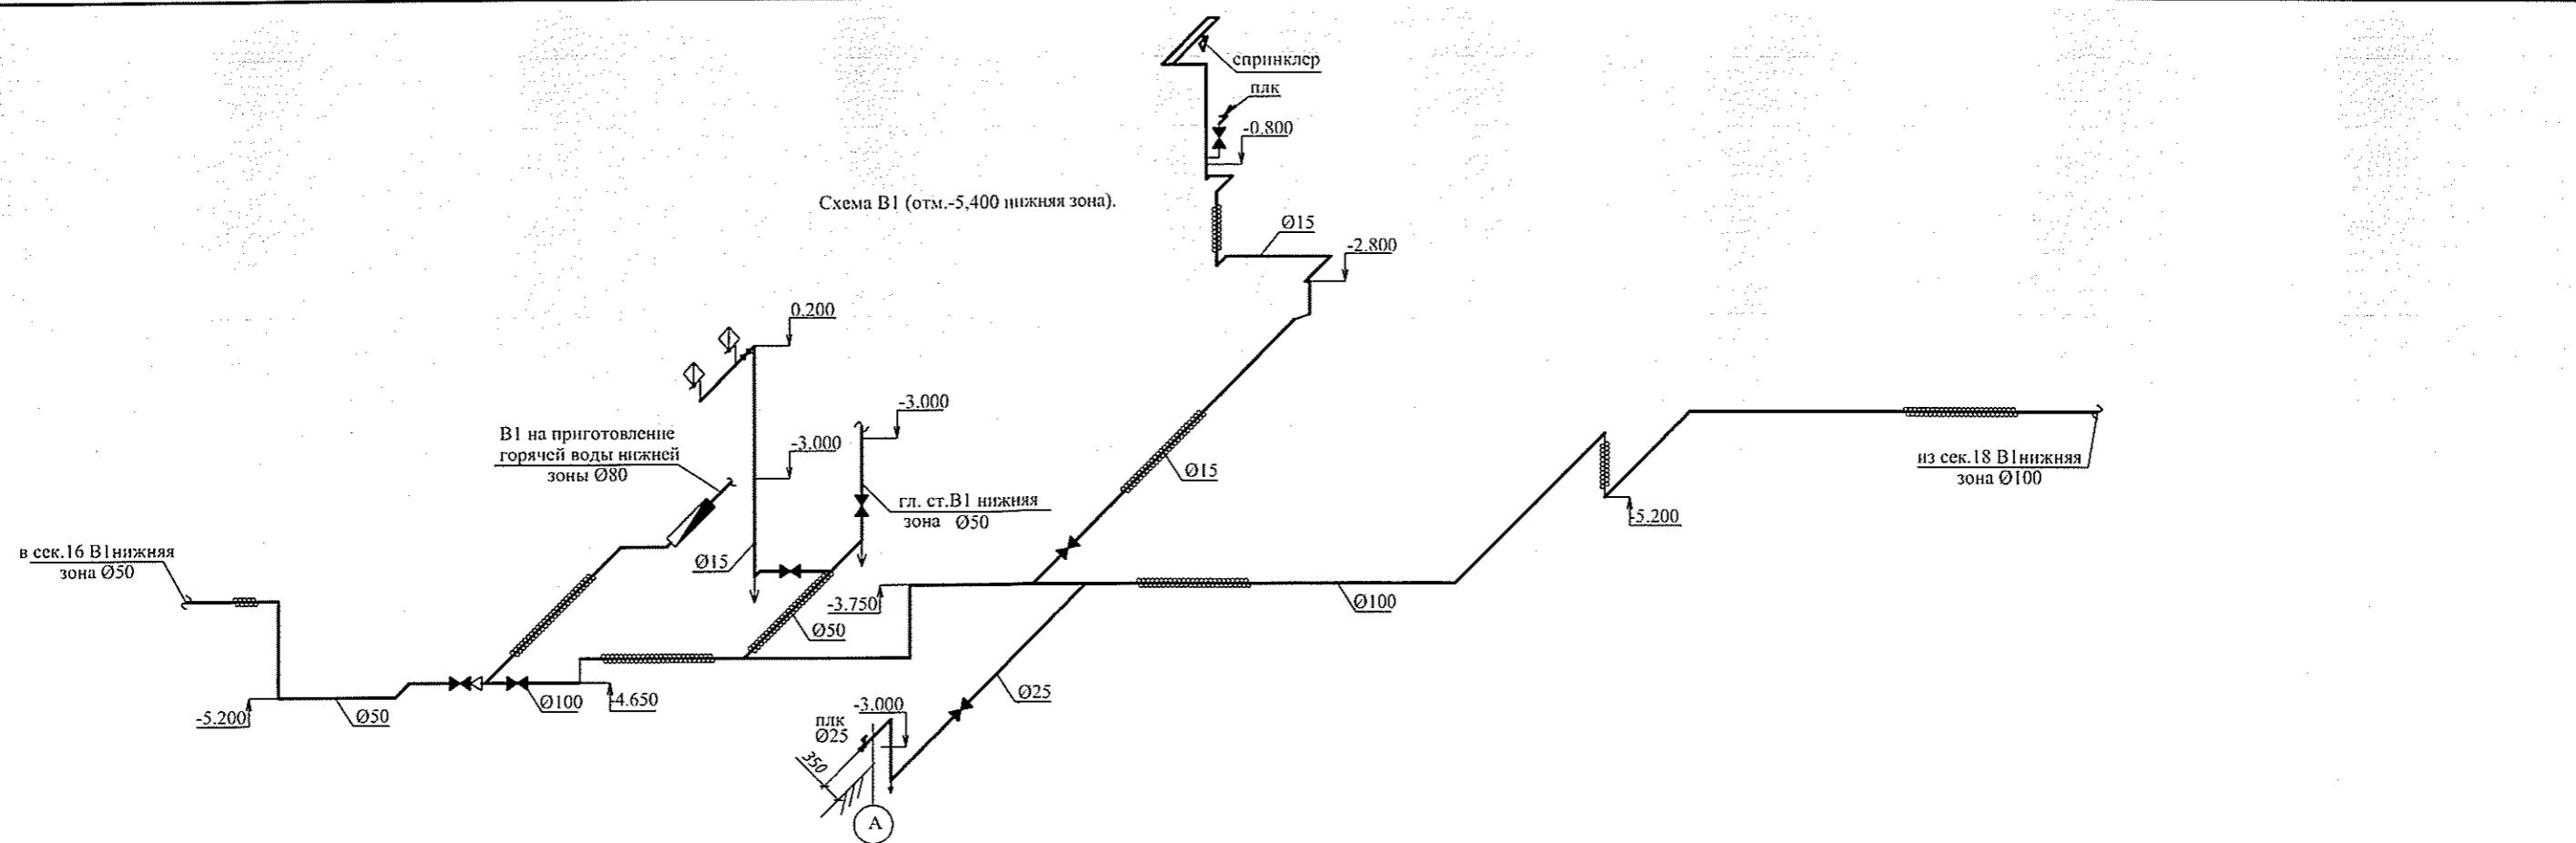


Инв. № подл.	Подп. и дата	Взам. инв. №

05-1/17-16-BK

Многоэтажный жилой дом с помещениями культурно-бытового и социального назначения, подземной автостоянкой, сквером по ул.Стартовая в Ленинском районе г.Новосибирска.

					05-1/17-16-ВК		
					Многоэтажный жилой дом с помещениями культурно-бытового и социального назначения, подземной автостоянкой, сквером по ул.Стартовая в Ленинском районе г.Новосибирска.		
Изм.	Код уч.	Лист	№ док.	Подп.	Дата		
					II очередь строительства		
Разработал	Ефремова А. <i>София</i> 05.18.				Стадия	Лист	Листов
Проверил	Ефремова Н. <i>София</i>				P	19	
N.Контроль	Неманов <i>БС</i>				Схема В1 (отм.-5,400 нижняя зона). Схема Т3,Т4 (отм.-5,400 нижняя зона).		
					ООО «Оклэнд»		

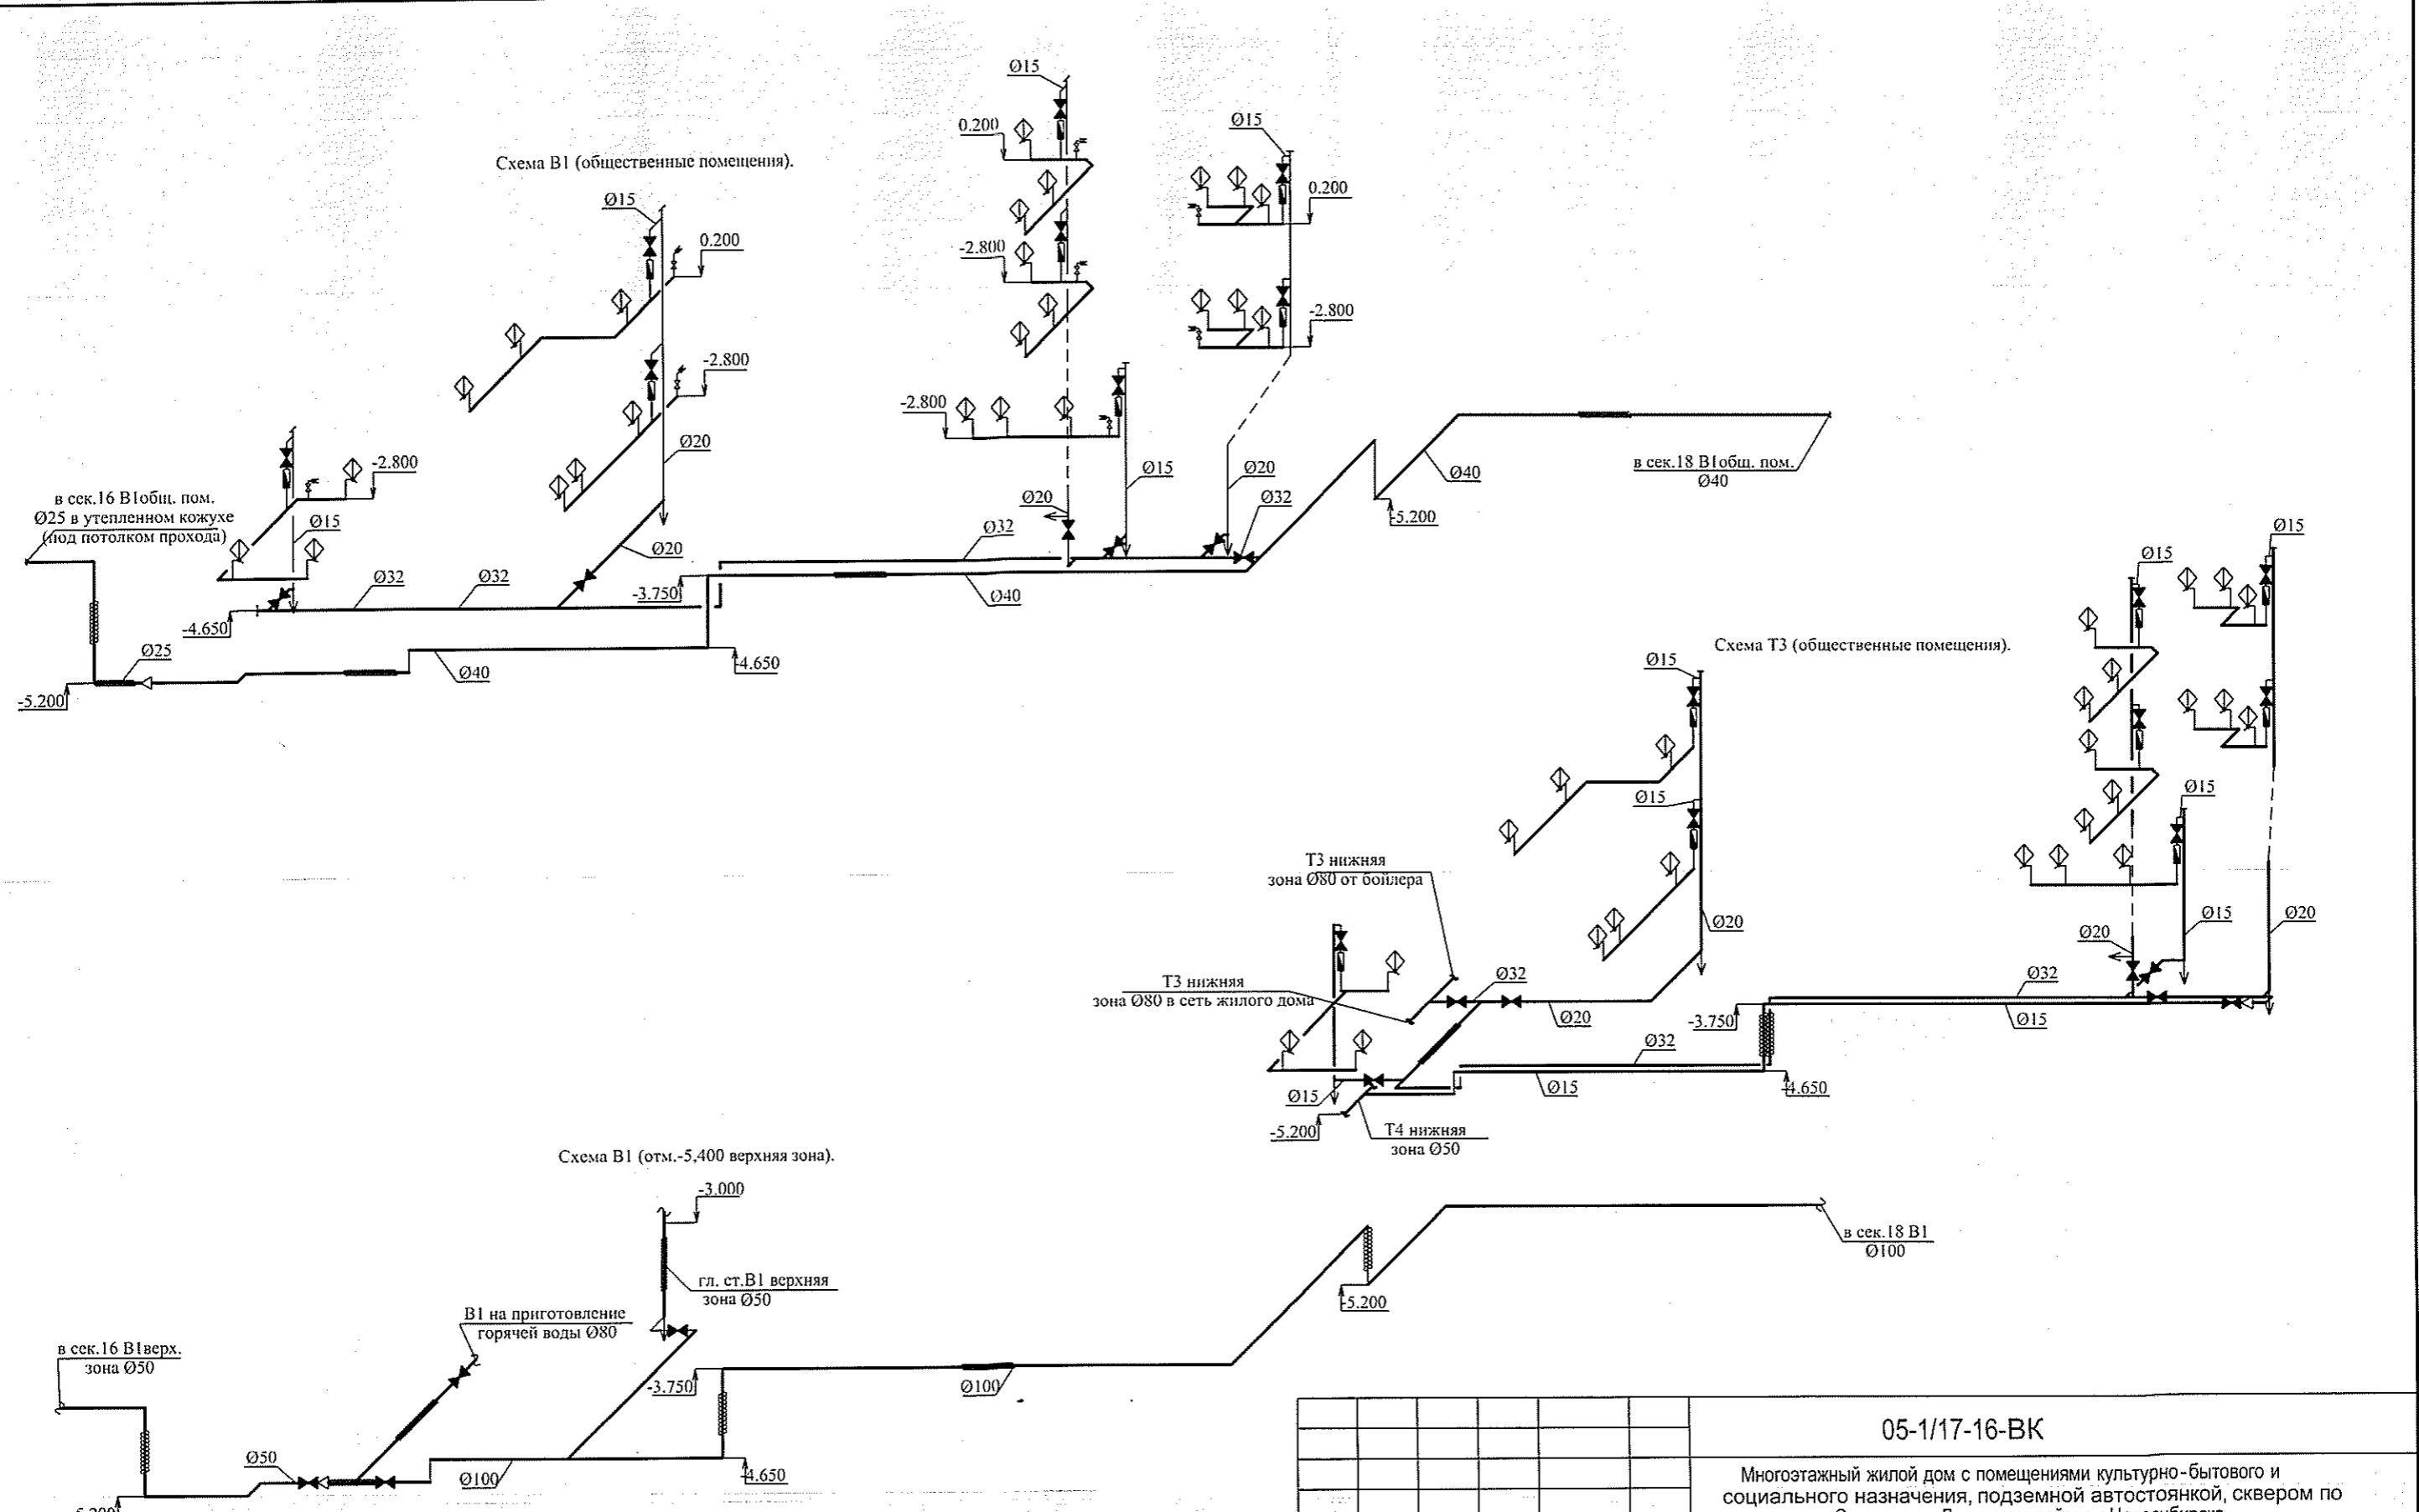

Инв. № подл.	Подл. и дата	Взам. инв. №

Изм.	Коп.	уч.	Лист	№ док.	Подп.	Дата
Разработал				Ефремова А	05.18.2	
Проверил				Ефремова Н		
Н.Контроль				Неманов		

Блок-секция №17

Схемы В1, Т3, Т4 (общественные помещения).
Схема В1 (отм.-5,400 верхняя зона).



ООО «Оклэнд»

05-1/17-16-BK

Многоэтажный жилой дом с помещениями культурно-бытового и социального назначения, подземной автостоянкой, сквером по ул.Стартовая в Ленинском районе г.Новосибирска.

II очередь строительства

Стадия	Лист	Листов
P	20	

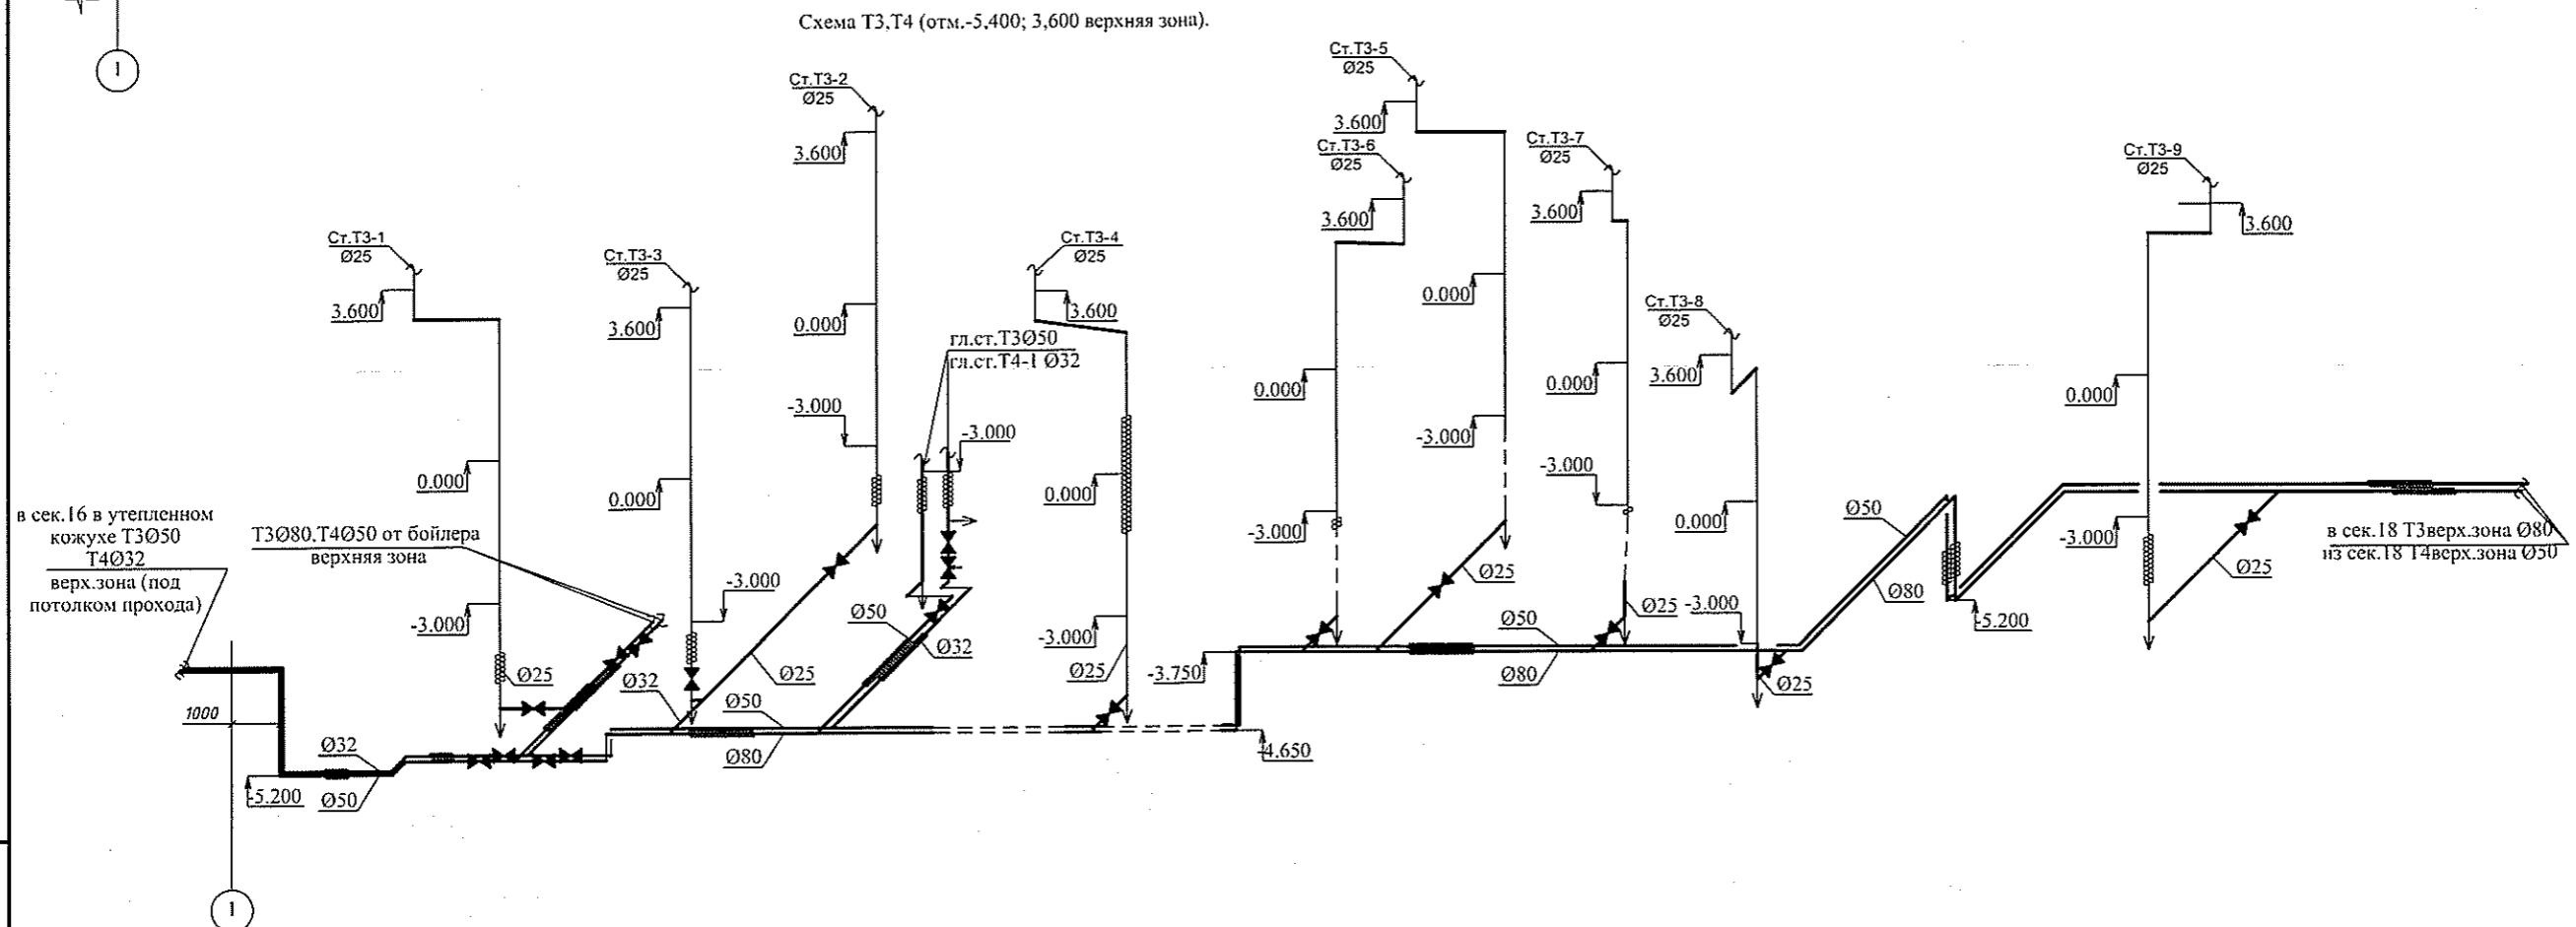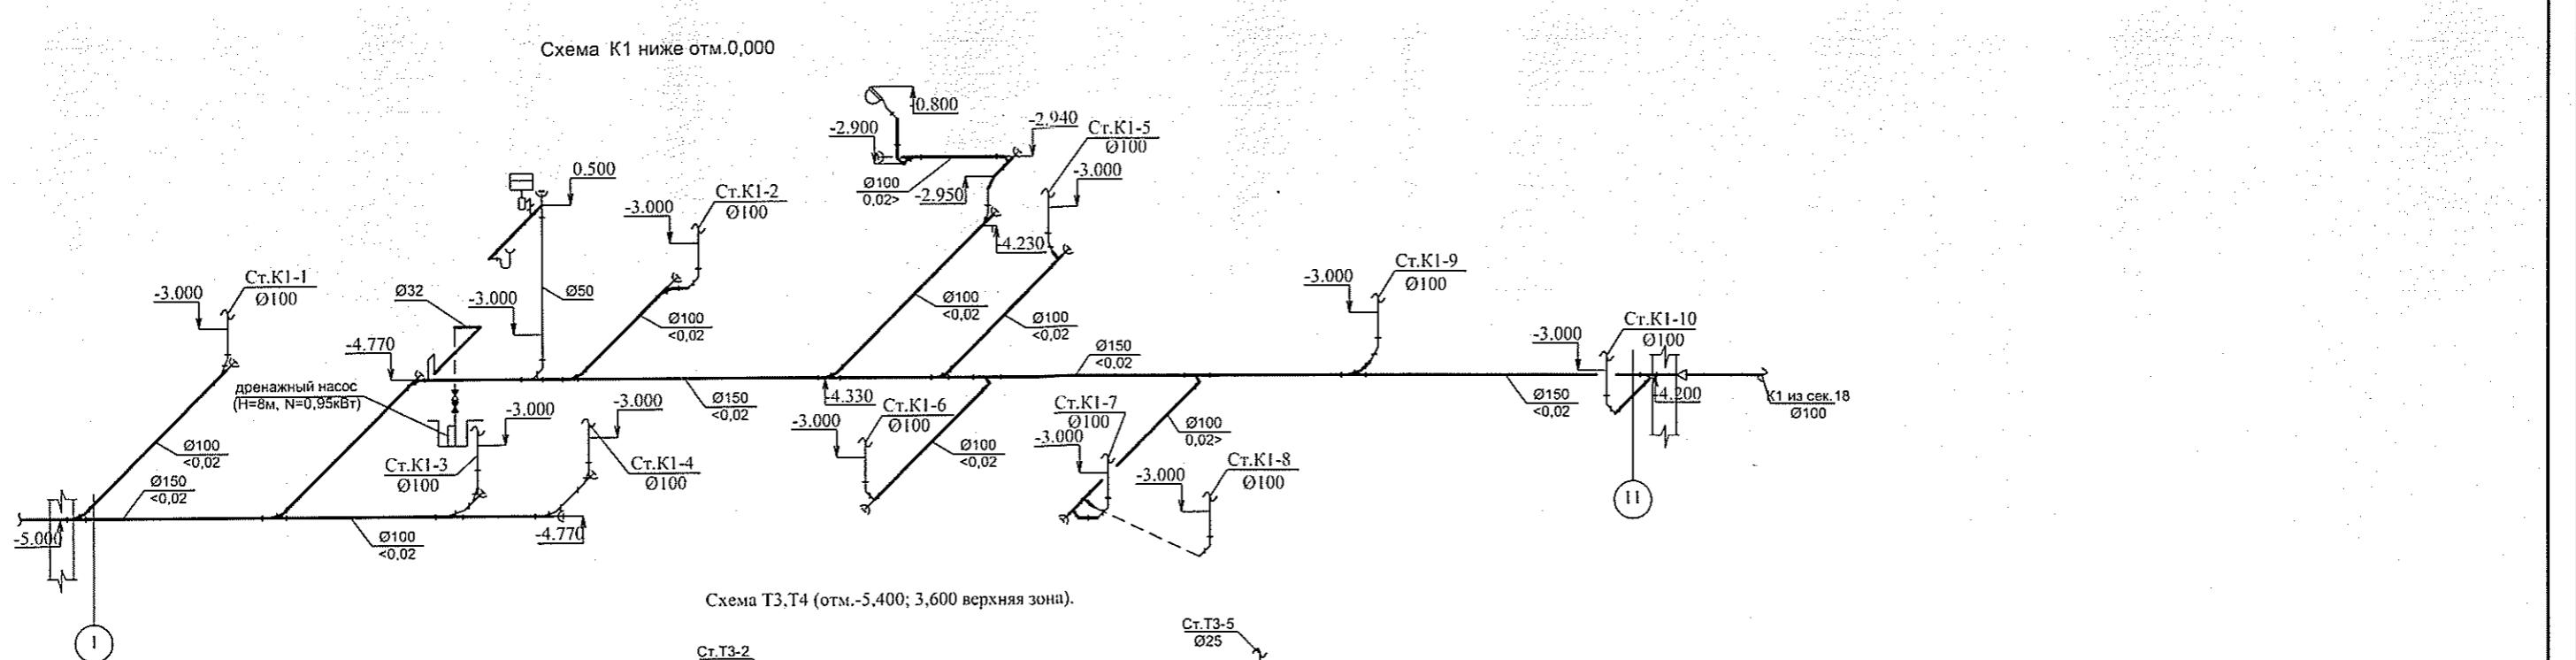

Инв. № подп.	Подп. и дата	Взам. инв. №

05-1/17-16-BK				
Многоэтажный жилой дом с помещениями культурно-бытового и социального назначения, подземной автостоянкой, сквером по ул.Стартовая в Ленинском районе г.Новосибирска. II очередь строительства				
Изм.	Кол. уч.	Лист.	№ док.	Подп. Дата
Разработал	Ефремова	A	05.18.	
Проверил	Ефремова	Н	05.18.	
Н.Контроль	Неманов	Б		

Блок-секция №17





Стадия Лист Листов

P 21


Схема K1 ниже отм.0,000

Схема T3,T4 (отм.-5,400; 3,600 верхняя зона).

ООО «Оклэнд»

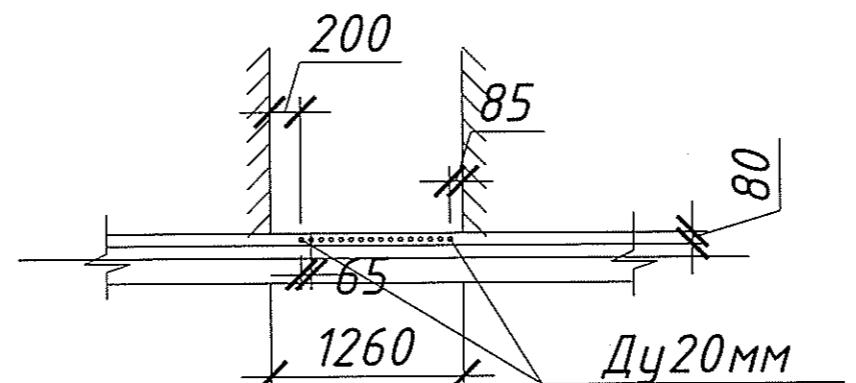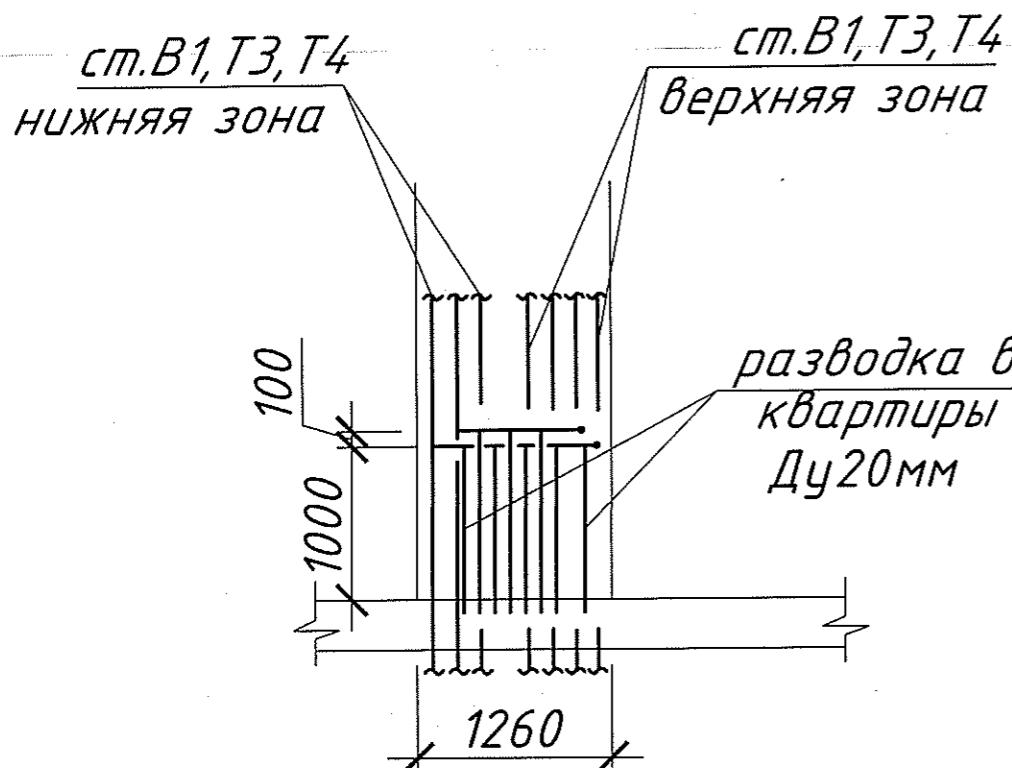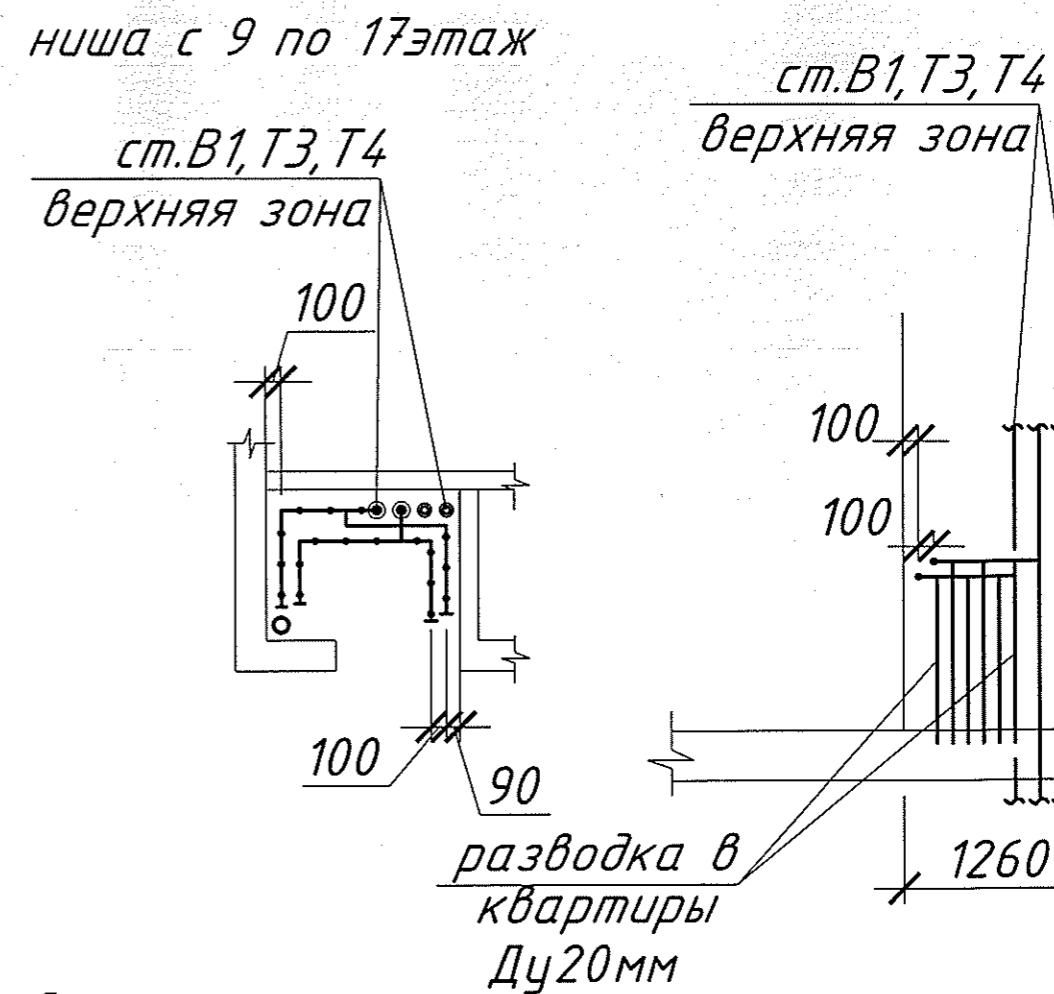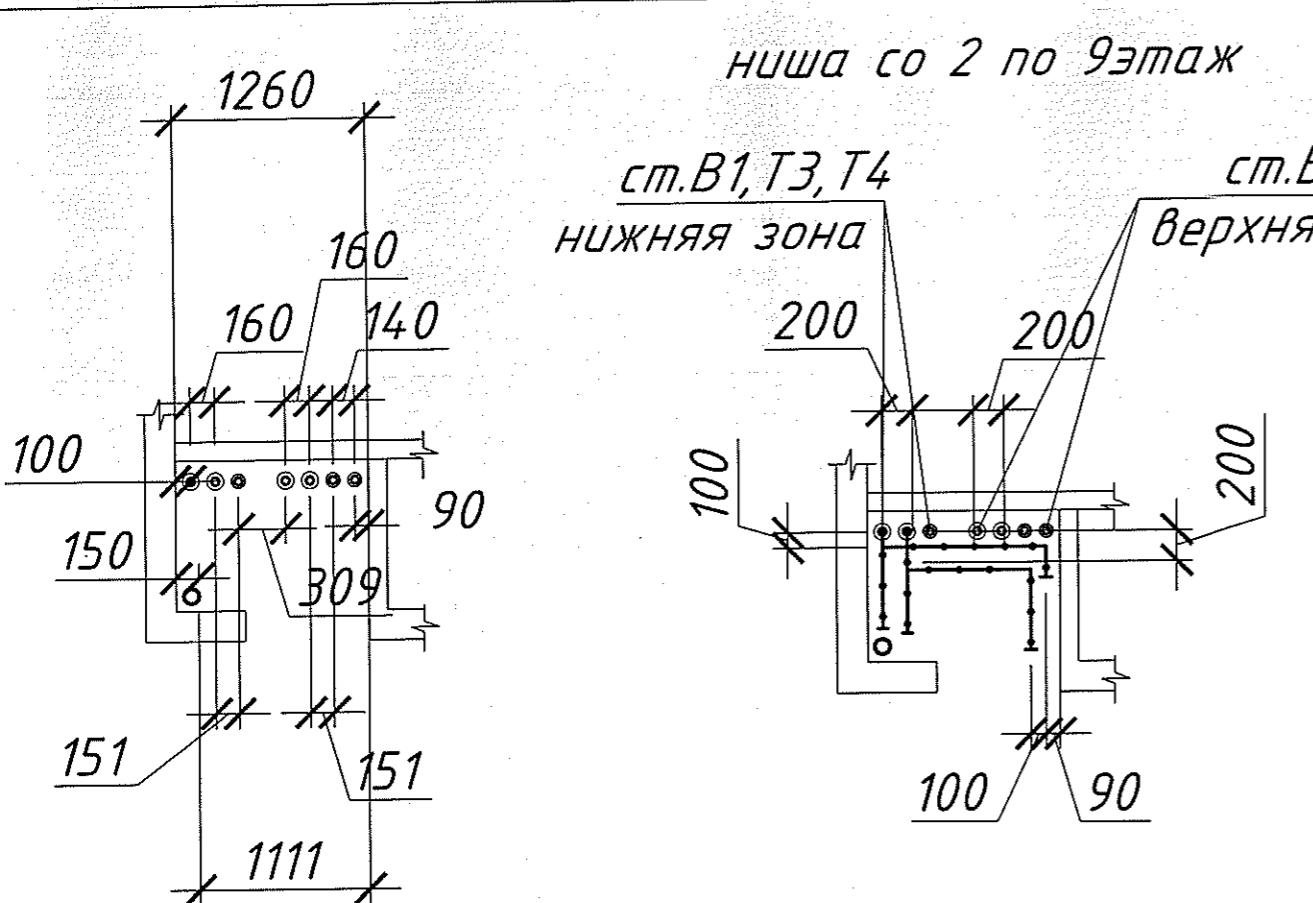

Изм.	Кол.уч	Лист	№ док	Подпись	Дата				
						<i>05-1/17-16-BK</i>			
						<i>Многоэтажный жилой дом с помещениями культурно-бытового и социального назначения, подземной автостоянкой, сквером по ул. Стартовая в Ленинском районе</i>			
Выполнил	Ефремова А	<i>Андрей</i>	<i>05.В.Н.</i>			<i>Блок-секция 17</i>	Стадия	Лист	Листов
Проверил	Ефремова Н	<i>Андрей</i>					<i>P</i>	<i>22</i>	
						<i>Техническое помещение для размещения водомеров.</i>	<i>ООО «Оклэнд»</i>		
Н.контр.	<i>Неманов</i>	<i>Константин</i>							

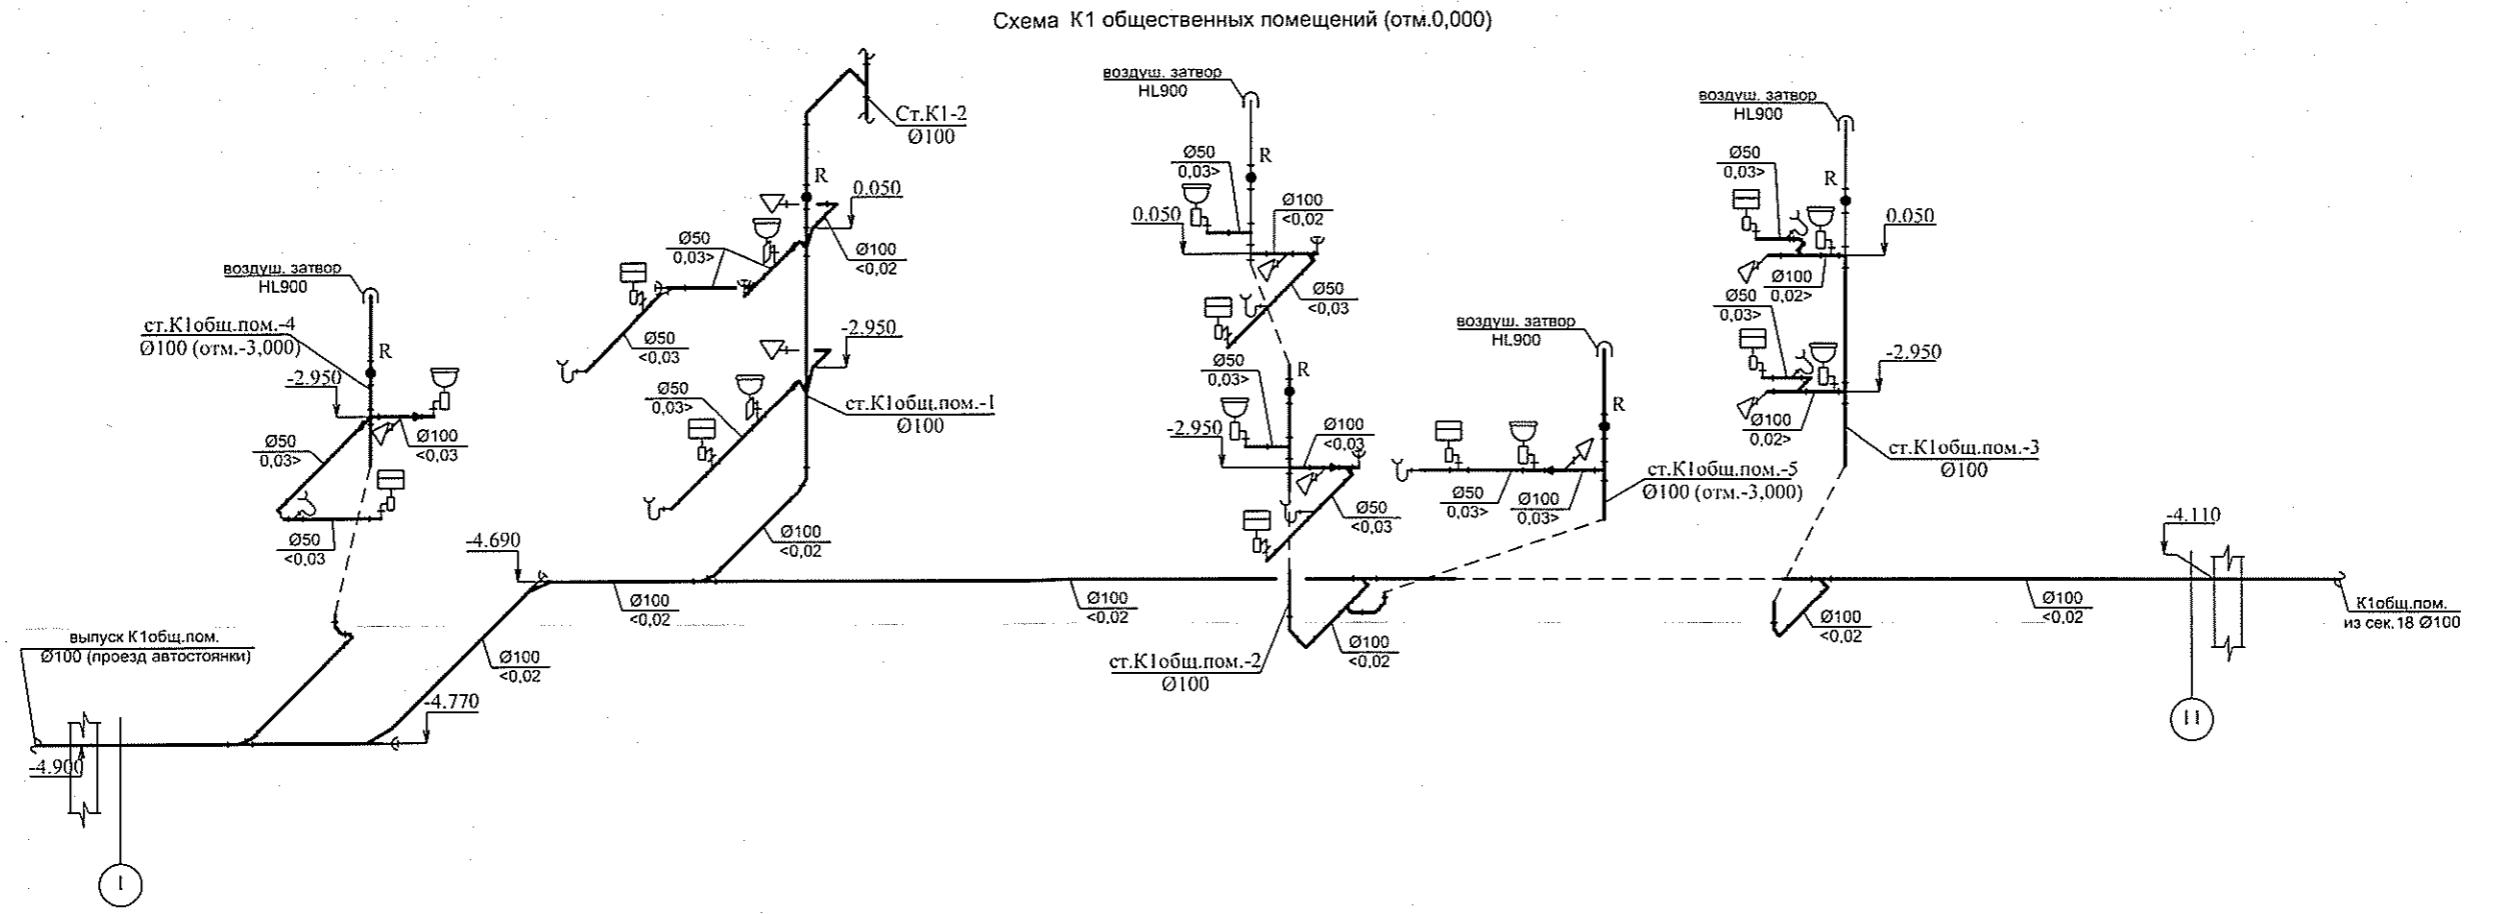

Инв. № подл.	Поряд. и дата	Взам. инв. №

Схема К1 общественных помещений (отм.0,000)

					05-1/17-16-ВК				
					Многоэтажный жилой дом с помещениями культурно-бытового и социального назначения, подземной автостоянкой, сквером по ул.Стартовая в Ленинском районе г.Новосибирска.				
Изм.	Кол. уч.	Лист	№ док.	Подл.	Дата	II очередь строительства			
Разработал	Ефремова А.		<i>А. Ефремов</i>		05.02	Блок-секция №17	Стадия	Лист	Листов
Проверил	Ефремова Н.		<i>Н. Ефремов</i>				P	23	
Н.Контроль	Неманов		<i>Неманов</i>			Схема К1 обществ. помещений			
						ООО «Оклэнд»			

05-1/17-16-BK


Многоэтажный жилой дом с помещениями культурно-бытового и социального назначения, подземной автостоянкой, сквером по ул Стартовая в Ленинском районе г.Новосибирска.
II очередь строительства

Стадия Пист Листов

23

Схема К1 обществ. помещений

ООО «Оклэнд»

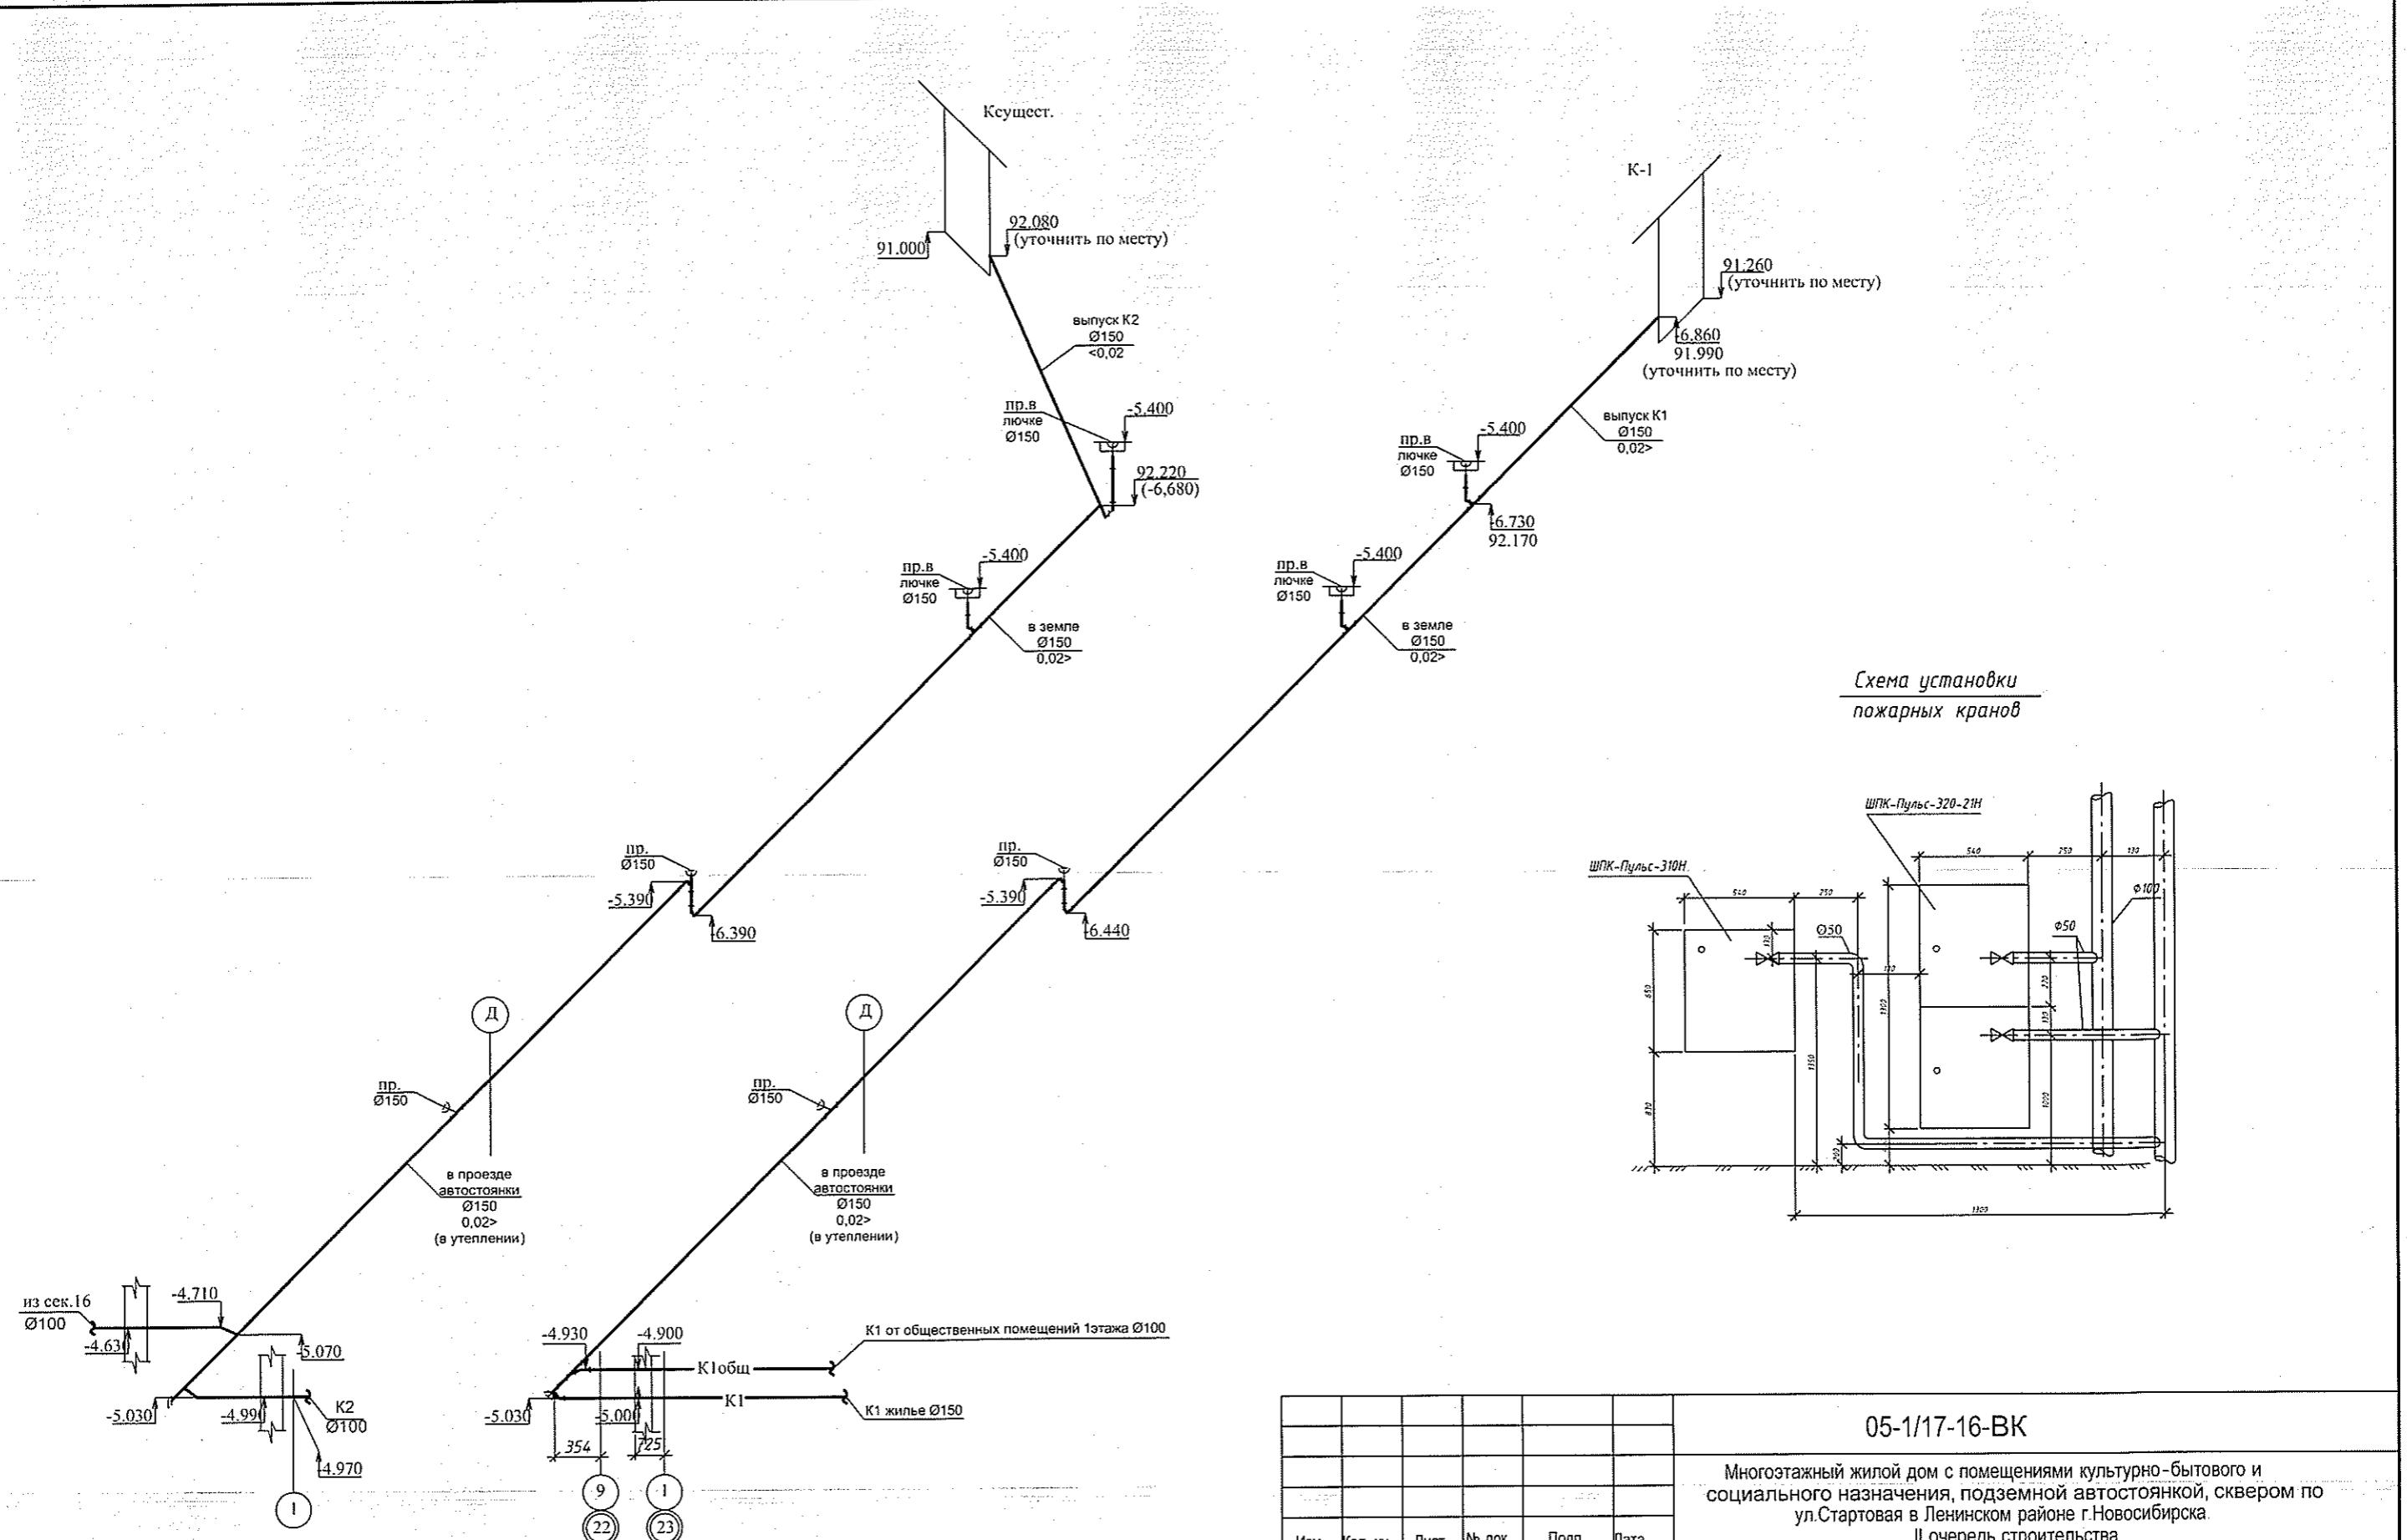

Инв. № подл.	Подп. и дата	Взам. инв. №

05-1/17-16-BK


Многоэтажный жилой дом с помещениями культурно-бытового и социального назначения, подземной автостоянкой, сквером по ул.Стартовая в Ленинском районе г.Новосибирска.

II очередь строительства

Блок-секция №17	Стадия	Лист	Листов
	P	24	
Схема К1,К1общ. пом.,К2 д автостоянки). Схема установки пожарных кранов.		ООО «Оклэнд»	



Неподвижная опора

Водомерный узел В1(Т3)

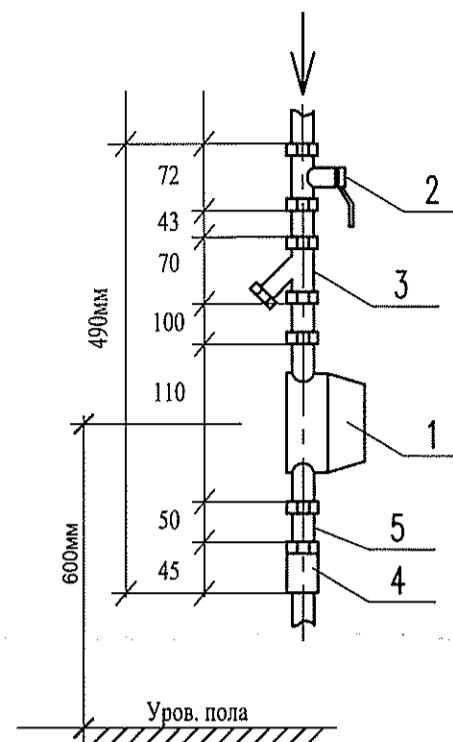

ЭКСПЛИКАЦИЯ ВОДОМЕРНОГО УЗЛА

Поз.	НАИМЕНОВАНИЕ	КОЛИЧ.
1	Счетчик воды CXB (СГВ) antimagnитный Ду15мм	1
2	Кран шаровой 11Б27п1 Д=15 мм	1
3	Фильтр сетчатый Д=15мм	1
4	Клапан обратный пружинный STC	1
5	Штуцер с гайкой Д=15мм	1

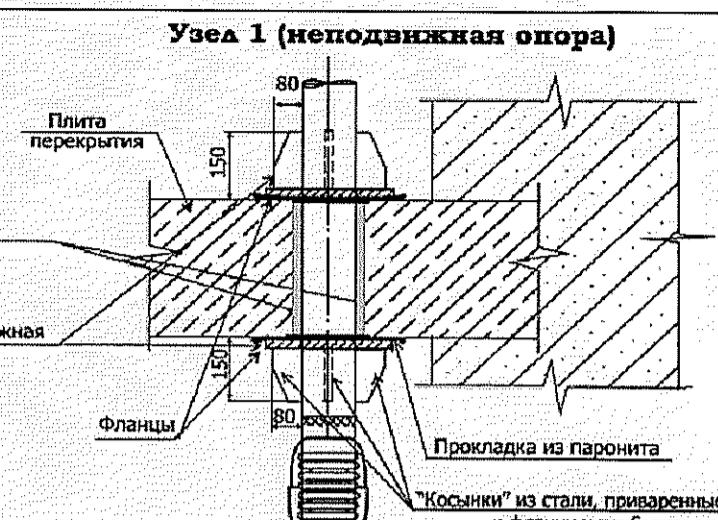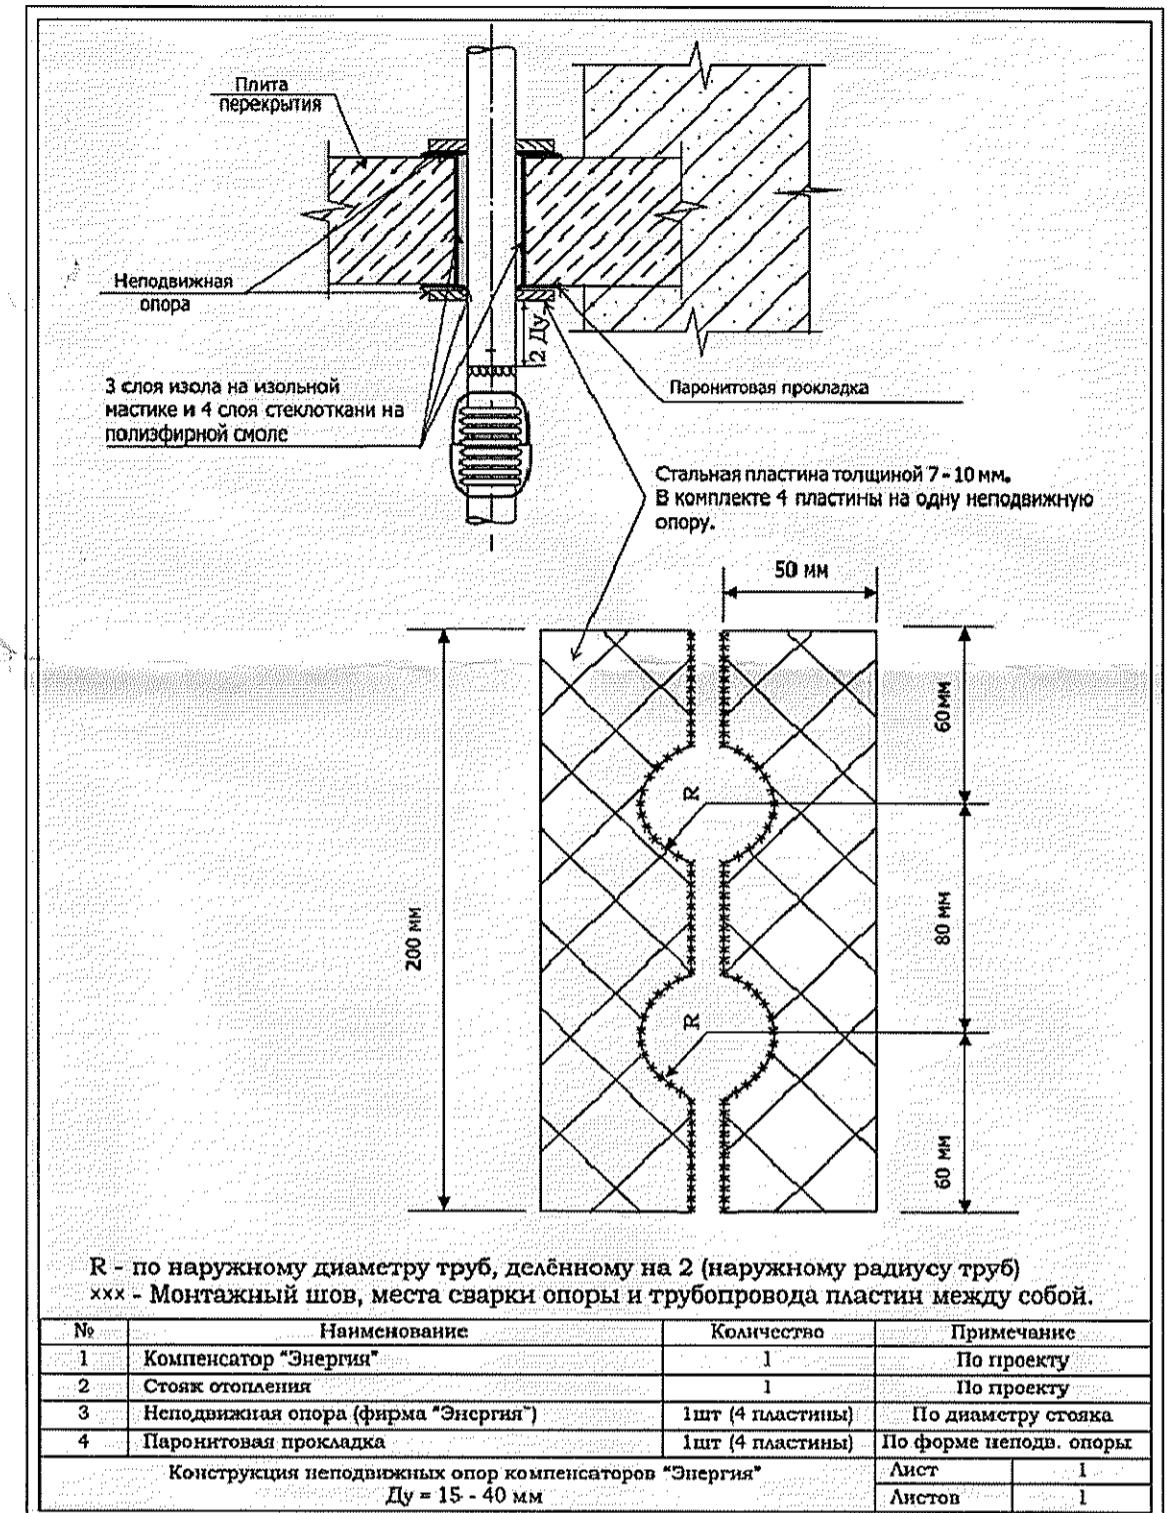

Порядок производства монтажных работ:

- 1 - монтаж стояка, неподвижных и скользящих опор;
- 2 - монтаж направляющих опор;
- 3 - монтаж компенсатора (резьба).

Примечания:

- 1 - не допускается воздействие на компенсатор изгибающего и вращающего моментов;
- 2 - не допускается попадание сыпучих и твёрдых веществ в гофры компенсатора; также запрещено покрывать сильфон компенсатора теплоизоляцией;
- 3 - кабель электросварки не должен контактировать с сильфоном компенсатора;
- 4 - в процессе сварки компенсатора сильфон необходимо обмотать защитным материалом для предотвращения попадания частиц металла;
- 5 - не подвергать компенсатор сильным ударам;
- 6 - не допускается сдавливание компенсатора в процессе монтажа (трубой, незафиксированной неподвижной опорой), растягивать компенсатор также нельзя;
- 7 - компенсаторы, запроектированные в соответствии с типовыми схемами (стр.10 - 15), не требуют дополнительной растяжки или сжатия.


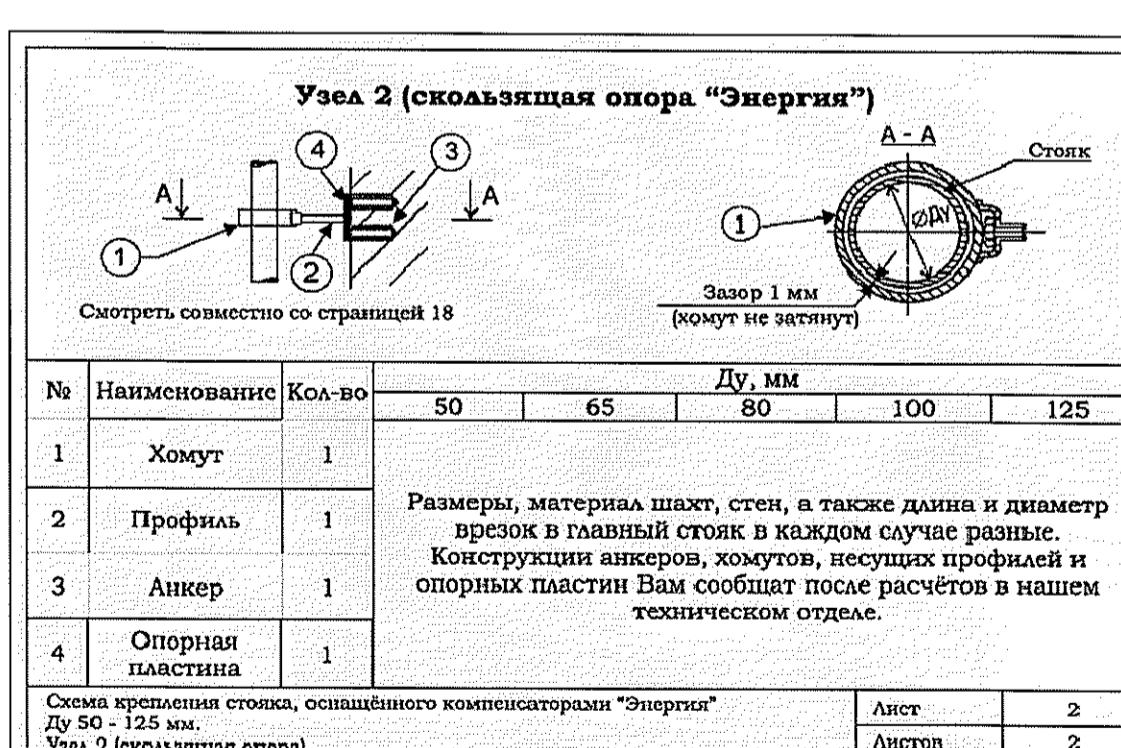


Схема водомерного узла В1верхней (нижней) зон. (ИТП)

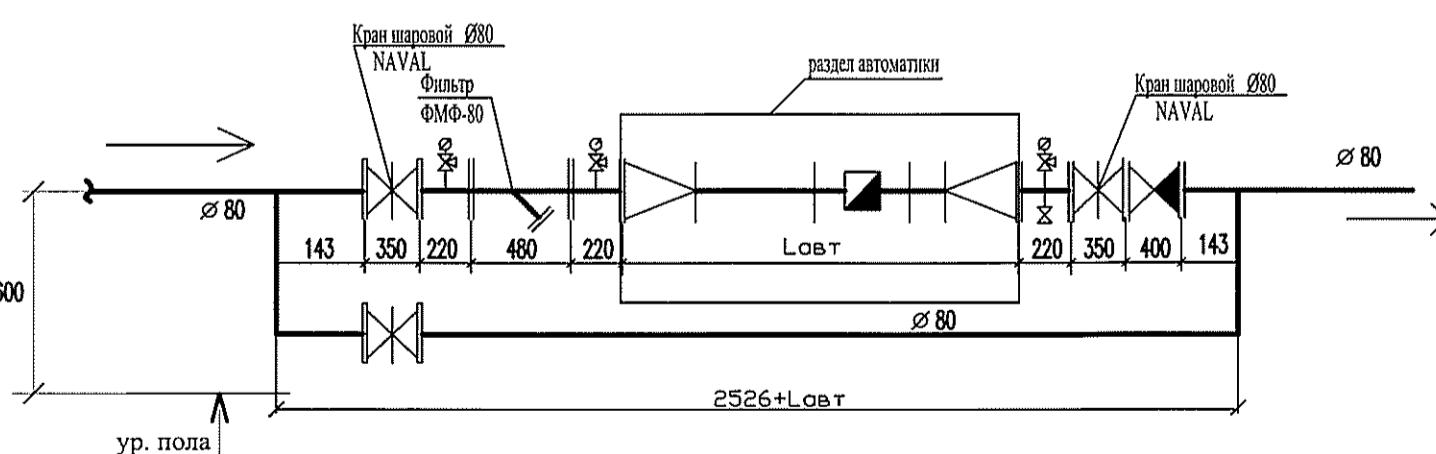

ЭКСПЛИКАЦИЯ ВОДОМЕРНОГО УЗЛА


Поз.	НАИМЕНОВАНИЕ	КОЛ-ВО	Взам. инв. №	Подп. и дата	Инв. № подп.
1	Кран шаровой NAVAL Д=80 мм	3			
2	Фильтр сетчатый чугунный IS16 Д=80мм	1			
3	Клапан обратный чугунный RD16 Д=80мм	1			
4	Манометр показывающий	3			
5	Кран шаровой 11Б27п1 Д=20 мм	1			
6	Кран трехходовой Д=15 мм	3			

Изм.	Кол. уч.	Лист	№ док.	Подп.	Дата	Стадия	Лист	Листов
Разраб.	Ефремова А	25	05-1/17-16-BK			Блок-секция 17		
Проверил	Ефремова А							
Н контрол	Неманов					Квартирный водомерный узел.		

Многозэтажный жилой дом с помещениями культурно-бытового и социального назначения, подземной автостоянкой, сквером по ул. Стартовая в Ленинском районе

Неподвижная опора.

ООО «ОКЛЭНД»

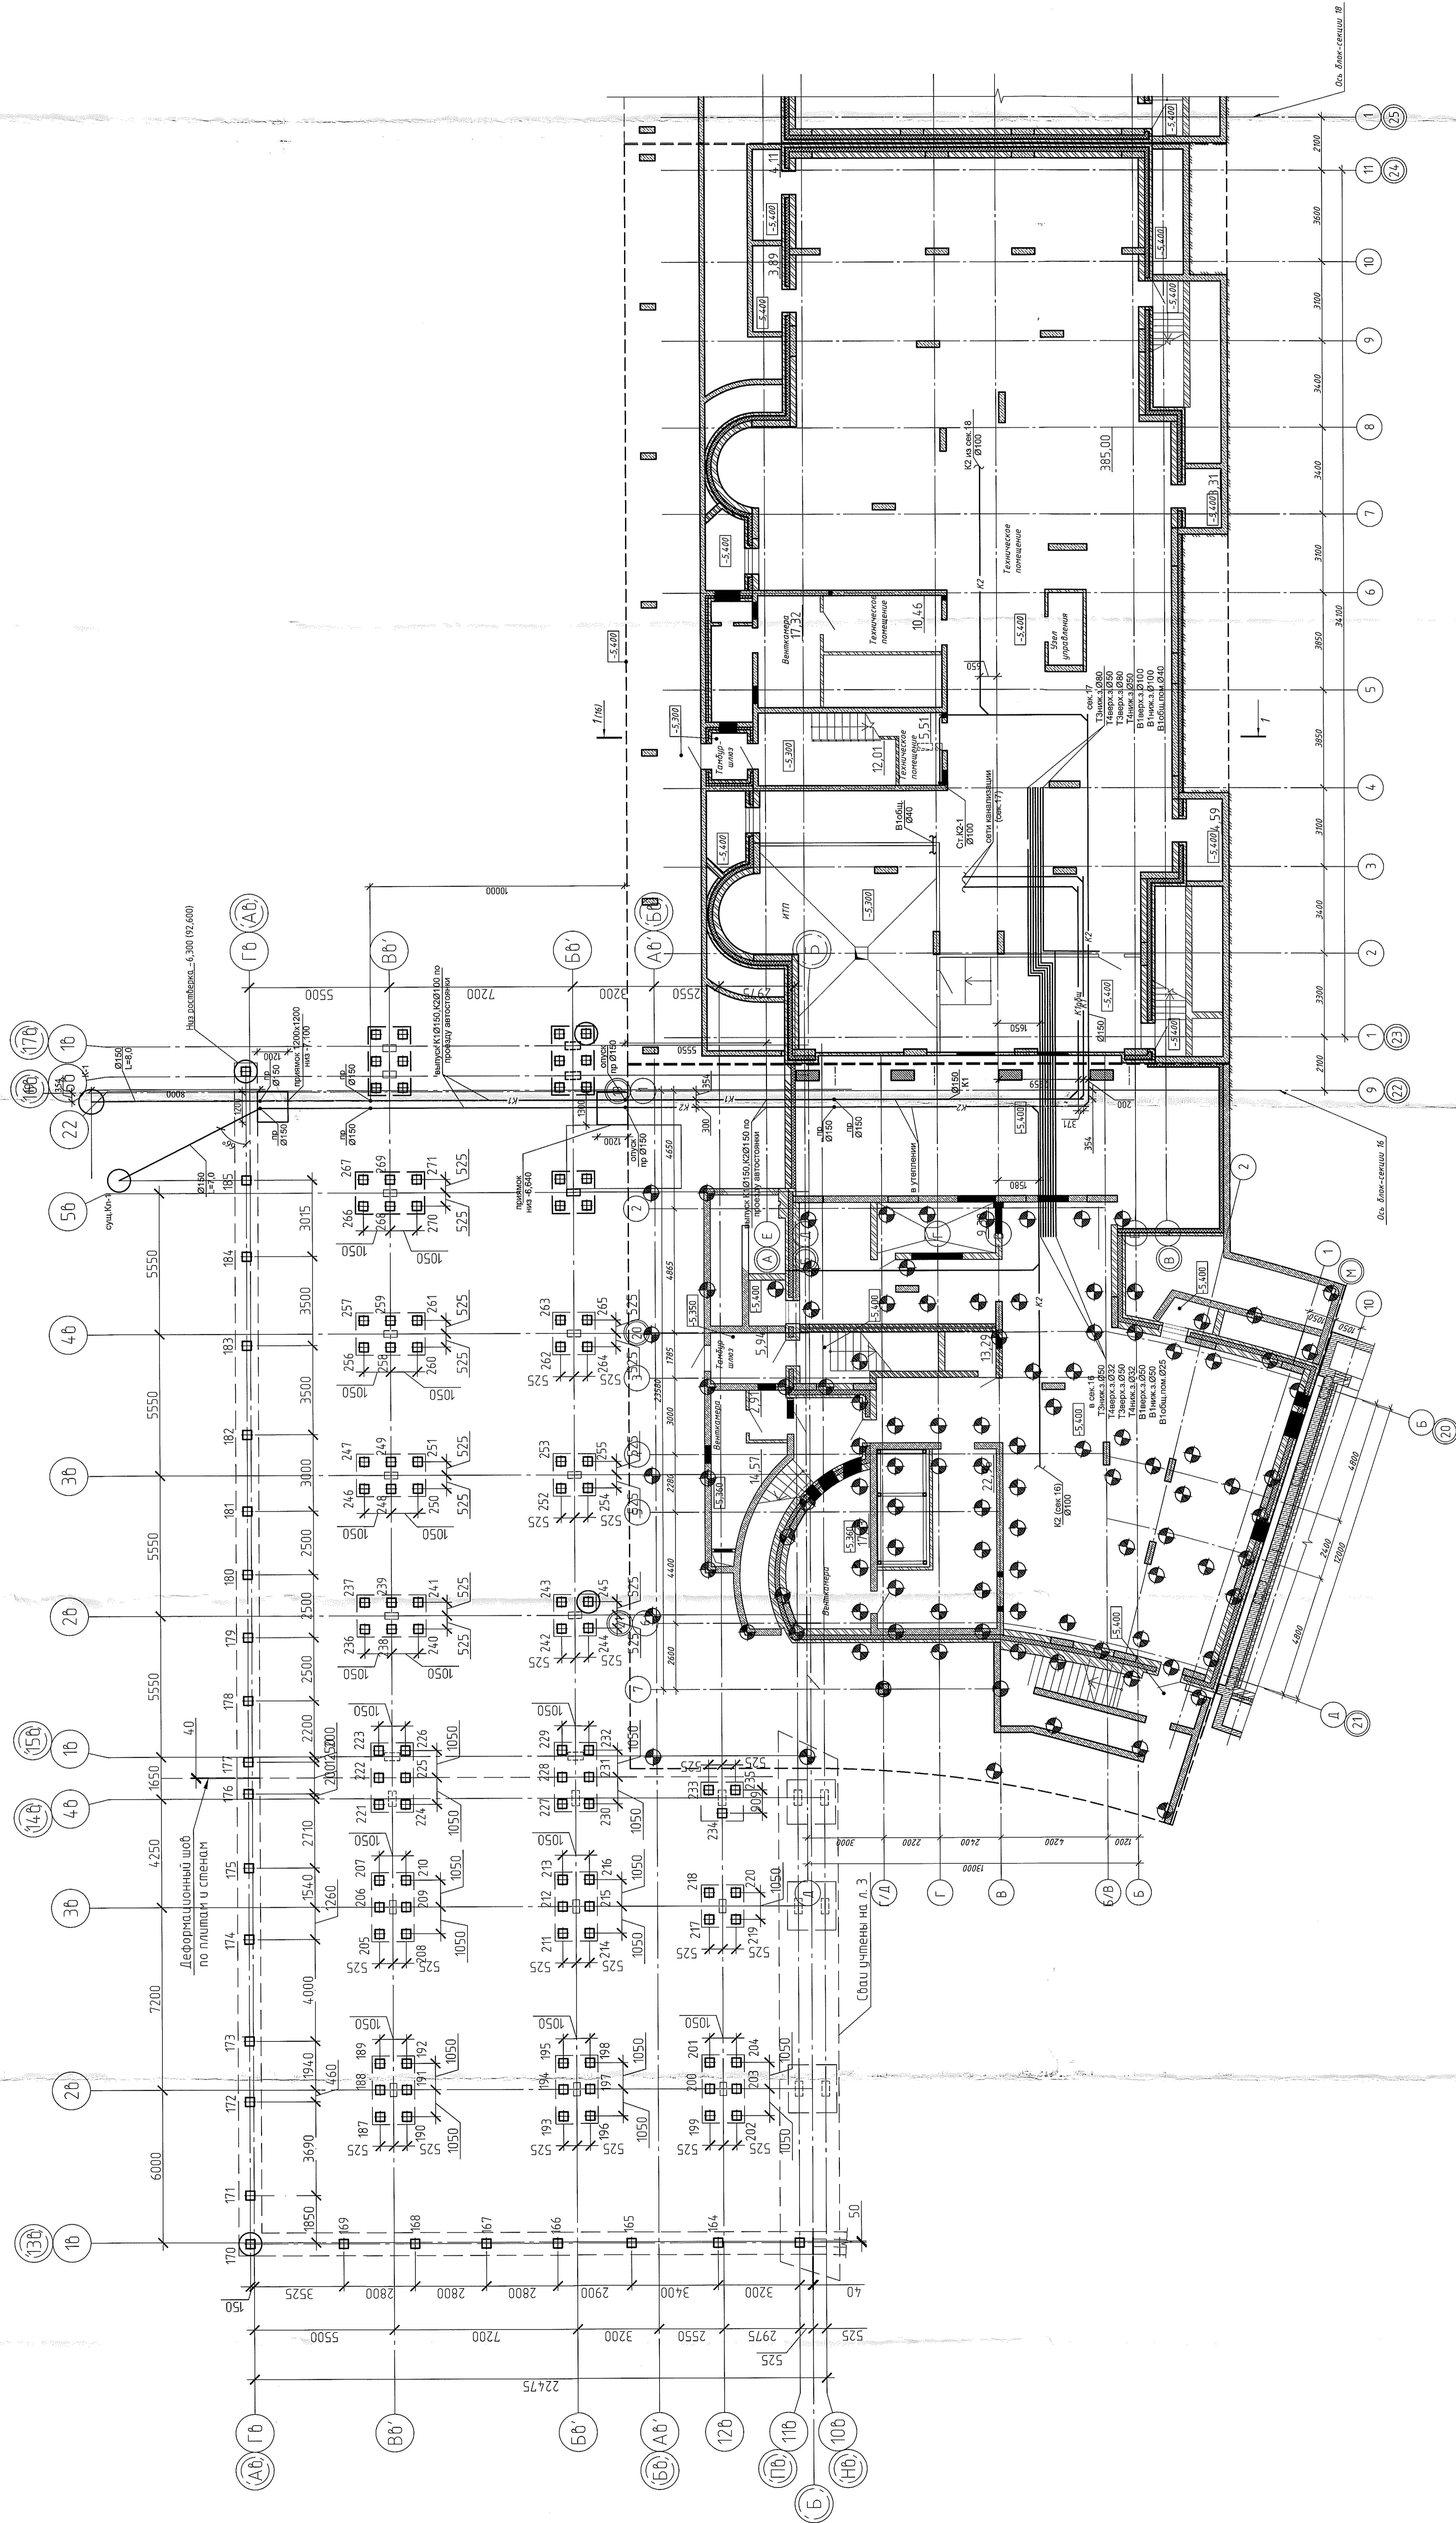

Позиция	Наименование и техническая характеристика	Тип, марка, обозначение документа, опросного листа	Код оборудования, изделия, материала	Завод-изготовитель	Единица измерения	Количество	Количество	Примечание
1	2	3	4	5	6	7	8	9
<u>B1;T3;T4</u>	<u>Холодное и горячее водоснабжение (выше 0,000)</u>					<u>B1</u>	<u>T3;T4</u>	
1. Трубы стальные водогазопроводные оцинкованные Ø50		ГОСТ 3262-75			м	85(85)	90(90)	В изоляции В1δ=13мм Т3 δ=31мм
2. То же Ø32		ГОСТ 3262-75			м	45(45)	135(135)	В изоляции В1δ=13мм Т3 δ=26мм
3. То же Ø25		ГОСТ 3262-75			м	-	610(610)	В изоляции В1δ=13мм Т3 δ=25мм
3. То же Ø20		ГОСТ 3262-75			м	-	-	
4. То же Ø15		ГОСТ 3262-75			м	20(20)	80(80)	В изоляции В1δ=13мм Т3 δ=21мм
5. Трубы металлопластиковые (в стяжке) Ду Ø20		Торговая сеть			м	2200	2200	Гофра 2200м-В1 Гофра 2200м - Т3
6. Кран шаровой под приварку Ø50		Торговая сеть			шт	-	1	
7. Кран шаровой под приварку Ø32		Торговая сеть			шт	16	18	
8. Кран шаровой под приварку Ø25		Торговая сеть			шт	-	297	
9. Кран шаровой под приварку Ø20		Торговая сеть			шт	-	-	
10. Кран шаровой под опресовку Ø15		Торговая сеть			шт	161	160	
11. Кран шаровой (спускник) Ø15		Торговая сеть			шт	-	2	
12. Кран шаровой (в ВУ) под опресовку Ø15		Торговая сеть			шт	144	144	
13. Водомер СХВ-15		ООО Бетар			шт	144	-	
14. Водомер СГВ-15		ООО Бетар			шт	-	144	
15. Штуцер с гайкой Ø15					шт	144	144	
16. Фильтр сетчатый Ø15					шт	144	144	
17. Клапан обратный пружинный STC Ø15					шт	144	144	
18. КПК-Пульс для внутридомового пожаротушения	Торговая сеть				шт	144	-	
Инв. № подл.	Подп. дата							
Инв. № подл.	Взам. Инв. №							
*	- в скобках указано количество изолированных труб Ø15-Ду (условный проход)							

Изм.	Кол.уч	Лист	№док.	Подпись	Дата
ГИП	Огурченок	<i>Он -</i>			
Выполнил	Ефремова	<i>Ефремова</i>	05.18.		
Проверил	Ефремова	<i>Ефремова</i>			
Н.контроль	Неманов	<i>Неманов</i>			

05-1/17-16-ВК.С

Спецификация оборудования, изделий и материалов (сек.17 - жилье)

Стадия	Лист	Листов
p	1	6
ООО "ОКЛЭНД"		

Позиция	Наименование и техническая характеристика	Тип, марка, обозначение документа, опросного листа	Код оборудования, изделия, материала	Завод-изготовитель	Единица измерения	Количество <u>B1</u>	Количество <u>T3,T4</u>	Примечание
1	2	3	4	5	6	7	8	9
19.	Неподвижная опора для стояка Ду 32				шт	-	3	
20.	То же Ду 50				шт	-	3	
21.	Компенсатор сильфонный Энергия – АКВА Ду 32 (осевой ход при сжатии компен.32мм, при удлинении 10мм)	Торговая сеть			шт	-	2	
22.	То же Ду50				шт	-	2	
23.	Полотенцесушитель Ø25				шт	-	144	
24.	Смеситель для раковины				шт	-	1	
25.	Металл для крепления				кг	75	458	
<u>K1</u>	<u>Канализация хоз-фекальная(выше 0,000)</u>					<u>K1</u>		
1.	Трубы канализационные "Синикон" Комфорт Ø100	324141-2013			м	585		стояки
2.	Трубы полипропиленовые канализационные Ø110	15139-69			м	70(70)		В изоляции δ=9мм
3.	Трубы полипропиленовые канализационные Ø110	15139-69			м	100		
4.	Противопожарная муфта ОГРАКС ПМ – 110"				шт	180		
5.	То же Ø50				шт	1		
6.	Металл для крепления				кг	378		
<u>B1;T3;T4</u>	<u>Холодное и горячее водоснабжение (ниже 0,000)</u>					<u>B1</u>	<u>T3,T4</u>	
1.	Трубопровод из стальных водогазопроводных оцинкованных труб Ø100	ГОСТ 3262-75*			м	92(92)	-	В изоляции B1δ=13мм
2.	То же Ø80	ГОСТ 3262-75*			м	20(20)	110(110)	В изоляции B1δ=13мм T3 δ=25мм
3.	То же Ø50	ГОСТ 3262-75*			м	50(50)	60(60)	В изоляции B1δ=13мм T3 δ=26мм
4.	То же Ø32	ГОСТ 3262-75*			м	-	40(40)	В изоляции B1δ=13мм T3 δ=25мм
* - в скобках указано количество изолированных труб				Изм. Кол.уч Лист № док Подпись Дата			05-1/17-16-БК.С	Лист 2

* - в скобках указано количество изолированных труб

Изм.	Кол.уч	Лист	№ док	Подпись

05-17-16-BK.C

Люси

1

Позиция	Наименование и техническая характеристика	Тип, марка, обозначение документа, опросного листа	Код оборудования, изделия, материала	Завод-изготовитель	Единица измерения	Количество В1	Количество Т3,Т4	Примечание
1	2	3	4	5	6	7	8	9
	5. Противопожарная муфта ОГРАКС ПМ - 110				шт	10		
	6. Трубы стальяная водогазопроводная Ø32	3262-75*			м	5		
	7. Дренажный насос Wilo-Drain TMT32H102/7,5St N=0,75кВт	Фирма Wilo			комп	1		
	8. Обратный клапан Ø32	Фирма Wilo			шт	1		
	9. Кран шаровой Ø32	Фирма Wilo			шт	1		
	10. Трап чугунный эмалированный (мусорокамера) Ø100				комп	1		
	11. Металл для крепления				кг	303		
<u>B2</u>	<u>Противопожарный водопровод</u>					<u>B2</u>		
	1. Трубопровод из стальных водогазопроводных оцинкованных труб Ø80	ГОСТ 3262-75*			м	105,0		
	2. То же Ø50	ГОСТ 3262-75*			м	50		
	3. Пожарный кран Ø50 в комплекте: вентиль запорный пожарный с муфтой и цапкой	РПТК-50			комп	48		
	- головка соединительная для противопожарного оборудования рукавная Ø50							
	- головка соединительная муфтовая Ø50							
	- ствол пожарный ручной РС-50							
	- рукав пожарный напорный льняной Ø50 L=20м							
	диаметр спрыска наконечника пожарного ствола-16мм							
	4. Шкаф пожарный ШПК-Пульс-310Н(для одного крана)	Центр-01, г. Москва			шт	32		
	5. Шкаф пожарный ШПК-Пульс-320Н(для двух кранов)	Центр-01, г. Москва			шт	16		
Инв. № подп.								
Подп. и дата								
Взам. инв. №								

Изм.	Кол.уч	'Лист	№ док	Подпись	Дата

05-1/17-16-ВК.С

Лист
4

Позиция	Наименование и техническая характеристика	Тип, марка, обозначение документа, опросного листа	Код оборудования, изделия, материала	Завод-изготовитель	Единица измерения	Количество	Масса единицы, кг	Примечание
1	2	3	4	5	6	7	8	9
6. Кран шаровой под приварку	Ø80	Торговая сеть			шт	4		
7. Фланец стальной приварной	Ø80	12820-80			шт	4		
8. Обратный клапан	Ø80	Торговая сеть			шт	2		
9. Головка соединительная для подключения пожарной техники ГЦ-80		Торговая сеть			шт	2		
10. Кран шаровой (спускник)	Ø15	Торговая сеть			шт	2		
11. Металл для крепления					кг	78		
K2		Водосток					K2	
1. Водосточная воронка	Ø100	Торговая сеть			шт	2		
2. Трубы стальные водогазопроводные оцинкованные по ГОСТ 3262-75	Ø100	Торговая сеть						
3. Компенсационный патрубок	Ø100	Торговая сеть			м	120.0		
4. Фланец стальной приварной	Ø100	12820-80			шт	2		
5. Фланец стальной глухой	Ø100				шт	6		
6. Ревизия стальная	Ø100	Изготовить по месту			шт	3		
7. Металл для крепления					кг	60		
K1, K2		Канализация хоз-бытовая и ливневая канализация(в проезде)					K1	K2
1. Трубы полипропиленовые "Синикон" Комфорт Ø110		32414-2013			м	25	-	
2. Трубы канализационные чугунные (в земле) Ø100		6942-98			м	20	-	В утеплении
3. То же (выпуск)	Ø100	6942-98			м	7	-	
4. Трубы стальные водогазопроводные оцинкованные по ГОСТ 3262-75	Ø100				м	-	5	В утеплении
Инв. № подл.	Подл. и дата	Взам. Инв. №						

Инв № 70001 Дата 1987 г. Взам. ич. №

卷之三

A. R. GOLDBECK

Согласовано

Изм.	Кол.уч	Лист	№ док	Подпись

05-1/17-16-BK.C

Лист

6

Позиция	Наименование и техническая характеристика	Тип, марка, обозначение документа, опросного листа	Код оборудования, изделия, материала	Завод-изготовитель	Единица измерения	Количество	Количество	Примечание
1	2	3	4	5	6	7	8	9
<u>B1;T3;T4</u>	<u>Холодное и горячее водоснабжение</u>				<u>B1</u>	<u>T3;T4</u>		
1. Трубы стальные водогазопров. оцинкован. Ø40		ГОСТ 3262-75*			м	53(53)	-	
2. Трубы стальные водогазопров. оцинкован. Ø32		ГОСТ 3262-75*			м	33(33)	33(33)	
3. Трубы стальные водогазопров. оцинкован. Ø25		ГОСТ 3262-75*			м	1(1)	-	Изоляция В1δ=13мм Т3δ=22мм
4. Трубы стальные водогазопров. оцинкован. Ø20		ГОСТ 3262-75*			м	30(30)	30(30)	Изоляция В1δ=13мм Т3δ=21мм
5. Трубы стальные водогазопров. оцинкован. Ø15		ГОСТ 3262-75*			м	10(10)	43(43)	
6. Кран шаровой Ø15		Торговая сеть			шт	15	16	
7. Кран шаровой Ø20		Торговая сеть			шт	3	3	
8. Кран шаровой Ø32		Торговая сеть			шт	1	1	
9. Водомер СХВ-15		Торговая сеть			шт	8	-	
10. Водомер СГВ-15		Торговая сеть			шт	-	8	
11. Фильтр сетчатый Ø15		Торговая сеть			шт	8	8	
12. Штуцер с гайкой Ø15		Торговая сеть			шт	8	8	
13. Клапан обратный пружинный STC Ø15		Торговая сеть			шт	8	8	
14. Металл для крепления					кг	106	53	

Инв. № подп.	Подп. дата	Взам. Инв. №	K1	Канализация хоз-фекальная				K1

* - в скобках указано количество изолированных труб Ø15-Ду (условный проход)

Изм.	Кол.уч	Лист	№док.	Подпись	Дата
ГИП	Огурченок <i>О.Г.</i>				
Выполнил	Ефремова А <i>Е.А.</i> 05.08.				
Проверил	Ефремова Н <i>Н.Е.</i>				
Н.контроль	Неманов				

05-1/17-16-ВК.С1

Спецификация оборудования, изделий и материалов (сек.17 общественные помещения)

Стадия	Лист	Листов
p	1	2

ООО "ОКЛЭНД"

* - в скобках указано количество изолированных труб

Изм.	Кол.уч	Лист	№ док	Подпись

05-1/17-16-BK.C1

документ

2